



REPÚBLICA FEDERATIVA DO BRASIL
ESTADO DO PARÁ
Prefeitura Municipal de Itaituba
SECRETARIA MUNICIPAL DE INFRA-ESTRUTURA -SEMINFRA
DIRETORIA TÉCNICA E OBRAS

ESPECIFICAÇÕES TÉCNICA

ITAITUBA - PA



Calçada e piso podo tátil:

O pavimento intertravado deve ser assentado sobre um colchão de areia com altura de 4,0 cm a 8,0 cm. Quanto melhor estiver a base, mais fino ficará o colchão de areia. Esse colchão pode ser de areia de dreno para assentamento de pavimento, ou areia comum, ou pó de pedra.

O colchão de areia deve ser mestrado com a utilização de tubos de ferro 3/4" ou barras de ferro de seção quadrada. Feitas as mestras sarrafeie a areia com a régua de alumínio ou rodo de alumínio.

O alinhamento do pavimento deverá ser paralelo ao meio fio da rua, para que as peças de intertravado fiquem perpendiculares (90°) com o meio-fio, travando todo o pavimento. Puxe uma linha bem esticada para definir o alinhamento ao longo do alinhamento definindo os blocos intertravados definindo assim a mestra. Feito isso você já pode retirar a linha.

Comece assentando os bloquetes da mestra para o meio-fio, fazendo panos inteiros divididos pelo piso podo tátil, deixando apenas o arremate junto ao meio-fio para fazer depois.

Salgue todo o piso assentado espalhando areia sobre toda a sua superfície. Essa areia é a mesma utilizada para o colchão. Essa areia irá penetrar por todas as juntas que existem entre um bloquete e outro

Todo o pano de intertravado assentado e salgado deve, no final do dia, ser compactado ou batido. Com uma placa vibratória CM-13 bata todo o piso para que ele termine de assentar sobre o colchão de areia e as juntas entre um bloquete e outro também se acertem.

Após assentar um pano grande de intertravado é hora de fazer os arremates dos cantos. Risque os bloquetes para que eles se encaixem nos cantos. Em seguida corte-os com uma guilhotina ou uma serra Clipper de mão (portátil). São os arremates junto ao meio-fio que vão travar todo o piso. Os pedacinhos pequenos não conseguem arrematar o piso com qualidade, assim, preencha os pequenos



espaços com concreto ao invés de pedacinhos de bloquete intertravado. Não preencha com areia.

Terminado o assentamento faça a varrição do excesso de areia que ficou sobre o piso e recolha os pedaços de piso e paletes que ficaram no local.

Meio-fio e guias para o meio-fio:

Para o assentamento dos meios-fios e sarjetas o terreno de fundação deve estar com sua superfície devidamente regularizada, de acordo com a seção transversal do projeto, apresentando-se liso e isento de partículas soltas ou sulcadas e, não deve apresentar solos turfosos, micáceos ou que contenham substâncias orgânicas. Devem estar, também, sem quaisquer de infiltrações d'água ou umidade excessiva.

Não é permitida a execução dos serviços durante dias de chuva.

A materialização do alinhamento e cota do projeto deve ser feita com a utilização de estacas de madeira ou de ponteiros de aço e linha fortemente distendida entre eles.

A escavação deve obedecer aos alinhamentos e dimensões indicadas no projeto.

Depois de alinhados os meios-fios, deve ser feita a moldagem das sarjetas, para a compactação, deve-se umedecer ligeiramente o terreno de fundação para o lançamento do lastro.

Sobre o terreno de fundação devidamente preparado, deve ser executado o lastro de concreto das sarjetas de acordo com as dimensões especificadas no projeto. O lastro deve ser apilado, convenientemente, de modo a não deixar vazios.

As sarjetas devem ser moldados in loco, com juntas de 1 cm de largura a cada 3 m. Estas juntas devem ser preenchidas com argamassa de cimento e areia de traço 1:3. A colocação do meio-fio deve preceder à execução da sarjeta




REPÚBLICA FEDERATIVA DO BRASIL
ESTADO DO PARÁ
Prefeitura Municipal de Itaituba
SECRETARIA MUNICIPAL DE INFRA-ESTRUTURA -SEMINFRA
DIRETORIA TÉCNICA E OBRAS


adjacente. Estes dispositivos devem estar concluídos antes da execução do revestimento betuminoso.

O lançamento do concreto deve ser por extrusão, através de equipamentos adequado. O concreto utilizado deverá ser dosado experimentalmente para uma resistência característica a compressão de 11Mpa.

Onde for construída a calçada deve haver guia de meio – fio com sarjeta.

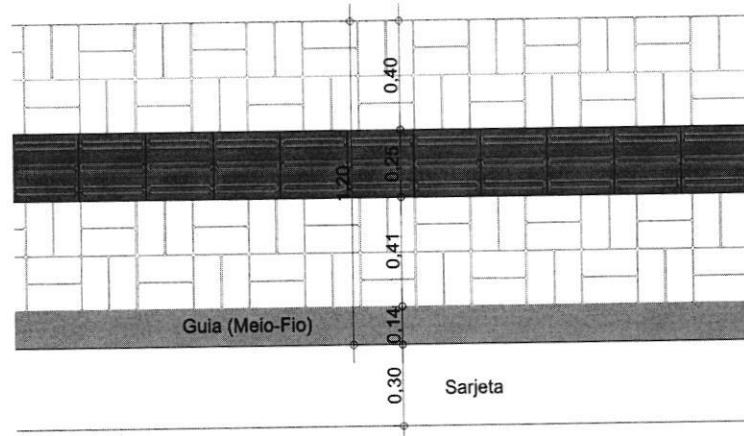

As guias de meio – fio do canteiro central não terão sarjetas.

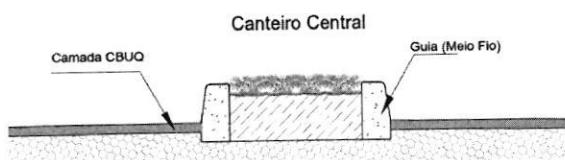


Lana Sabryna Simões Aguiar
Engenheira civil
CREA 151604296-4

Lana Sabryna S. Aguiar
Engenheira Civil
CREA - PA 151604296-4



MEMORIAL DESCRIPTIVO

1. OBJETIVO:

Este Memorial Descritivo tem como objetivo relatar os serviços necessários para a urbanização da avenida Riomar Tapajós.

As presentes especificações têm por finalidade descrever de forma clara, os serviços a serem executados e materiais a empregar, definindo normas e condutas técnicas a serem observadas, e segue nos itens abaixo.

2. INTRODUÇÃO:

Tais especificações têm por objetivo fixar as condições gerais e específicas que deverão ser obedecidas na elaboração da obra.

Essas especificações acompanham os elementos gráficos do projeto básico e seus detalhes. Os demais elementos de projeto executivo, projeto de paisagismo, projeto de iluminação, projeto de sinalização, projeto de obras complementares devem seguir as especificações gerais, especificações particulares e elementos gráficos e outras recomendações complementares, se houver esta não devem ser utilizadas independentemente, pois a fiel observância a cada uma delas é indispensável ao êxito na execução do serviço. Qualquer divergência entre as medidas verificadas nos desenhos e as cotas indicadas prevalecerá estas últimas.

Nestas especificações deve ficar perfeitamente entendido que, em todos os casos de caracterização de materiais ou produtos a través de determinados tipos, denominações ou fabricantes, fica subentendida a alternativa “ou rigorosamente similar de mesma qualidade”.

Caberá à equipe técnica, sempre que preciso exigir do responsável pela execução da obra ou efetuar por iniciativa própria todos os testes e ensaios dos materiais aplicados na obra, sempre que considere necessário, de modo a preservar sua boa qualidade.

3. LOCALIZAÇÃO:

Avenida Riomar Tapajós - Bairro Bom Remédio.



SERVIÇOS A SEREM EXECUTADOS:

4. SERVIÇOS PRELIMINARES

Placa da obra:

A empresa deverá providenciar placa indicativa da empresa executora e do responsável técnico pela execução (placa da empresa).

Também deverá providenciar placa informativa da obra conforme modelo fornecido pela Prefeitura Municipal.

Na placa padrão do município e demais placas deverão constar informações da referida obra, responsáveis técnicos e demais informações exigidas pelo CREA-PA ou CAU.

Retiradas e demolições:

As demolições do meio-fio deverão ser realizadas de maneira manual sem a aproveitamento. As demolições deverão ser realizadas nos trechos do canteiro que estiverem comprometidas.

5. MEIO-FIO E CALÇADA

Meio-fio:

Durante a execução do meio-fio deve se observado o direcionamento das águas pluviais que serão feitos superficialmente, até serem recebidos pelas "bocas de lobo" localizados nas esquinas da avenida.

A execução das guias, para o meio-fio sem sarjeta serão construídas em concreto pré-moldado, desde que sejam aplicadas no canteiro central da avenida. Exceto o trecho da João Pessoa a Lauro Sodré que deverá ser revitalizado.


A execução do meio-fio nas laterais da avenida será em pré-moldado com meio-fio e sarjeta conjugado.

Calçada:

A execução da calçada (passeio público) deve ser observada se há obstrução na área da calçada (passeio público) se houver devem ser retiradas



A calçada será consistir em blocos intertravados moldado *in loco* com as dimensões de 10x20x06 cm assentado em areia grossa. A estética da aplicação desses blocos deve seguir o desenho do projeto executivo.

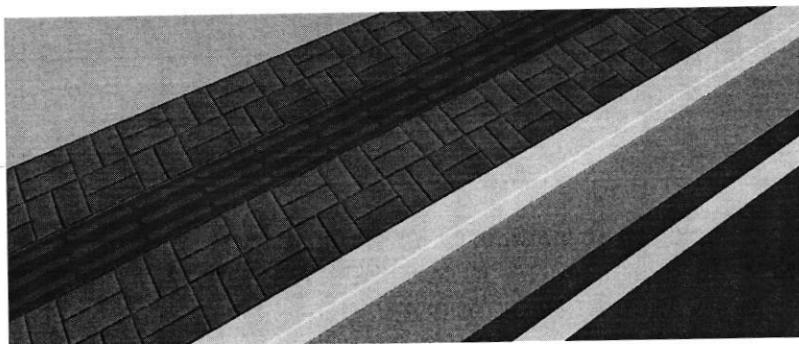

As residências ou pontos comerciais, que houver garagem deve ser realizado o rebaixamento da calçada seguindo as especificações do projeto executivo.

Piso podo tátil:

O piso tátil deve ser executado em placa de concreto, em toda a extensão da calçada (passeio público).

6. SINALIZAÇÃO

Sinalização vertical:

As placas para sinalização vertical têm por finalidade regulamentar o uso, advertir sobre perigos potenciais e orientar os motoristas e demais usuários da via. Os sinais serão colocados à margem da rua a uma distância mínima de 0,60m do bordo e fixadas a uma altura de 2,10m.

Sinalização horizontal:

A sinalização horizontal é estabelecida por meio de marcações ou de dispositivos auxiliares implantados no pavimento e tem como finalidades básicas canalizar os fluxos de tráfego, suplementar a sinalização vertical, principalmente de regulamentação e de advertência, em alguns casos, servir como meio de regulamentação (proibição). As linhas longitudinais têm a função de definir os limites da pista de rolamento e a de orientar a trajetória dos veículos. São classificadas em: linhas demarcadoras de faixas de tráfego; linhas de proibição de ultrapassagem; linhas de proibição de mudança de faixa; linhas de borda de pista; linhas de canalização.



7. ILUMINAÇÃO

Poste de luz:

Em toda a extensão do canteiro central deve ser instalados postes de luz tipo cônicoc continuo em aço galvanizado, curvo, braço duplo, engastado, h = 9 m, diâmetro inferior = *135* mm

Luminária:

Todos os postes devem ser instalados luminária fechada para iluminação publica com reator de partida rápida com lâmpada a vapor de mercúrio. As luminárias devem conter um rele fotoelétrico p/ comando de iluminação externa.

8. OBRAS ESPECIAIS

Boca de lobo:

As bocas de lobo em alvenaria que estiverem comprometidas ou em péssimo estado de conservação devem ser revitalizadas. No caso das bocas de lobo que serão construídas deve-se seguir as especificações do projeto executivo.

9. DRENAGEM

Escavação:

As valas que ligaram as bocas de lobo a rede principal devem ser escavadas mecanicamente (com retroescavadeira) com profundidade até 1,5 com largura de 0,8 m a 1,5 m.

Tubo de concreto:

Os tubos de concreto terão dimensões de DN4000 mm para as bocas de lobo e DN1000 mm para a rede principal. O assentamento destes tubos deve ser feito sobre areia grossa.

Reaterro:

Após o assentamento dos tubos as valas devem ser aterradas mecanicamente com retroescavadeira.

Lana Sabryna S. Aguiar
Engenheira Civil
CREA-PA 151604296-4

Lana Sabryna Simões Aguiar
Engenheira civil
CREA 151604296-4

Nº OPERAÇÃO 1036473-92	Nº SICONV 840709/2016	PROONENTE / TOMADOR PREFEITURA MUNICIPAL DE ITAITUBA	APELIDO DO EMPREENDIMENTO Corredor Viário-Ecológico de Itaituba
LOCALIDADE SINAPI BELEM	DATA BASE 07-18 (N DES.)	DESCRICAÇÃO DO LOTE Obras e Serviços para adequação e requalificação da Rua Riomer Tapajós	MUNICÍPIO / UF ITAITUBA

RECURSO

Item	Fonte	Código	Descrição	Unidade	Quantidade	Custo Unitário (sem BDI) (R\$)	BDI (%)	Preço Unitário (com BDI) (R\$)	Preço Total (R\$)
Obras e Serviços para adequação e requalificação da Rua Riomer Tapajós Virgulino Lages.									
1. CORREDOR VIÁRIO-ECOLÓGICO DE ITAITUBA									
1.1. SERVIÇOS PRELIMINARES									950.525,92
1.1.1. SINAPI	74209/1	PLACA DE OBRA EM CHAPA DE ACO GALVANIZADO	M2	6,00	472,83	BDI 1	583,38	3.500,28	RA
1.1.2. SINAPI	97626	DEMOLIÇÃO DE MEIO FIO EM CONCRETO, DE FORMA MANUAL, SEM REAPROVEITAMENTO. (CANTEIRO CENTRAL)	M3	30,26	408,07	BDI 1	503,48	15.235,30	RA
1.1.3. SINAPI	97628	DEMOLIÇÃO DE CALÇADAS, DE FORMA MANUAL, SEM REAPROVEITAMENTO	M3	51,20	194,57	BDI 1	240,06	12.291,07	RA
1.2. ADMINISTRAÇÃO LOCAL								24.518,40	
1.2.1. SINAPI	90777	ENGENHEIRO CIVIL DE OBRA JUNIOR COM ENCARGOS COMPLEMENTARES	H	240,00	82,80	BDI 1	102,16	24.518,40	RA
1.3. MEIO-FIO E CALÇADAS								600.900,50	
1.3.1. SINAPI	94265	GUIA (MEIO-FIO) CONCRETO, MOLDADA IN LOCO EM TRECHO RETO COM EXTRUSORA, 14 CM BASE X 30 CM ALTURA. AF_06/2016 - CANTEIRO CENTRAL	M	840,68	31,71	BDI 1	39,12	32.887,40	RA
1.3.2. SINAPI	94269	GUIA (MEIO-FIO) E SARJETA CONJUGADOS DE CONCRETO, MOLDADA IN LOCO EM TRECHO RETO COM EXTRUSORA, GUIA 13,5 CM BASE X 26 CM ALTURA, SARJETA 45 CM BASE X 11 CM ALTURA. AF_06/2016	M	2.183,35	53,79	BDI 1	66,37	144.908,94	RA
1.3.3. SINAPI	94270	GUIA (MEIO-FIO) E SARJETA CONJUGADOS DE CONCRETO, MOLDADA IN LOCO EM TRECHO CURVO COM EXTRUSORA, GUIA 13,5 CM BASE X 26 CM ALTURA, SARJETA 45 CM BASE X 11 CM ALTURA. AF_06/2016	M	137,42	58,60	BDI 1	72,30	9.935,47	RA
1.3.4. SINAPI	92396	EXECUÇÃO DE PASSEIO EM PISO INTERTRAVADO, COM BLOCO RETANGULAR COR NATURAL DE 20 X 10 CM, ESPESSURA 6 CM. AF_12/2015	M2	3.275,03	59,40	BDI 1	73,29	240.026,95	RA
1.3.5. SINAPI	94342	ATERRO MANUAL DE VALAS COM AREIA PARA ATERRO E COMPACTAÇÃO MECANIZADA. AF_05/2016	M3	464,25	60,00	BDI 1	74,03	34.368,43	RA
1.3.6. COMP	COMP01	PISO PODOTATIL DE CONCRETO - DIRECIONAL E ALERTA, *25 X 25 X 6* CM	M	2.183,00	51,52	BDI 1	63,57	138.773,31	RA
1.4. URBANIZAÇÃO								864,90	
1.4.1. SINAPI	98509	PLANTIO DE ARBUSTO OU CERCA VIVA. AF_05/2018	UN	30,00	23,37	BDI 1	28,83	864,90	RA
1.5. SINALIZAÇÃO								65.908,73	
1.5.1. SINAPI	72947	SINALIZAÇÃO HORIZONTAL COM TINTA RETRORREFLETIVA A BASE DE RESINA ACRÍLICA COM MICROESFERAS DE VIDRO	M2	860,00	24,61	BDI 1	30,36	26.109,60	RA
1.5.2. SICRO	5213440	Fornecimento e implantação de placa de regulamentação em aço D = 0,60 m - película retrorefletiva tipo I e SI	un	56,00	213,03	0,00%	213,03	11.929,68	RA
1.5.3. SICRO	5216111	Fornecimento e implantação de suporte e travessa para placa de sinalização em madeira de lei tratada 8 x 8 cm	un	56,00	107,49	0,00%	107,49	6.019,44	RA
1.5.4. SINAPI	94971	CONCRETO FCK = 25MPA, TRAÇÃO 1:2,3:2,7 (CIMENTO/ AREIA MÉDIA/ BRITA 1) - PREPARO MECÂNICO COM BETONEIRA 600 L. AF_07/2016-LOMBADA	M3	14,77	330,80	BDI 1	408,14	6.028,23	RA
1.5.5. SICRO	5213362	Tachão refletivo bidirecional - fornecimento e colocação	un	302,00	42,46	BDI 1	52,39	15.821,78	RA
1.6. ILUMINAÇÃO								219.387,35	



PO - PLANILHA ORÇAMENTÁRIA
Orçamento Base para Licitação - OGU

Grau de Sigilo
#PÚBLICO

Nº OPERAÇÃO 1036473-92	Nº SICONV 840709/2016	PROONENTE / TOMADOR PREFEITURA MUNICIPAL DE ITAITUBA	APELIDO DO EMPREENDIMENTO Corredor Viário-Ecológico de Itaituba			
LOCALIDADE SINAPI BELEM	DATA BASE 07-18 (N DES.)	DESCRIÇÃO DO LOTE Obras e Serviços para adequação e requalificação da Rua Riomer Tapajós	MUNICÍPIO / UF ITAITUBA	BDI 1 23,38%	BDI 2 0,00%	BDI 3 0,00%

RECURSO

Item	Fonte	Código	Descrição	Unidade	Quantidade	Custo Unitário (sem BDI) (R\$)	BDI (%)	Preço Unitário (com BDI) (R\$)	Preço Total (R\$)
Obras e Serviços para adequação e requalificação da Rua Riomer Tapajós Virgulino Lages.									950.525,92
1.6.1.	SINAPI	83399	RELE FOTOELETROICO P/ COMANDO DE ILUMINACAO EXTERNA 220V/1000W - FORNECIMENTO E INSTALACAO	UN	82,00	29,44	BDI 1	36,32	2.978,24 RA
1.6.2.	SINAPI	83475	LUMINARIA FECHADA PARA ILUMINACAO PUBLICA COM REATOR DE PARTIDA RAPIDA COM LAMPADA A VAPOR DE MERCURIO 250W E 220V- FORNECIMENTO E INSTALACAO	UN	82,00	365,68	BDI 1	451,18	36.996,76 RA
1.6.3.	SINAPI	73769/03	POSTE DE ACO CONICO CONTINUO CURVO DUPLO, FLANGEADO, COM JANELA DE INSPECACAO H=9M - FORNECIMENTO E INSTALACAO	UN	41,00	1.116,37	BDI 1	1.377,38	56.472,58 RA
1.6.4.	SINAPI	92990	CABO DE COBRE FLEXIVEL ISOLADO, 70 MM ² , ANTI-CHAMA 0,6/1,0 KV, PARA DISTRIBUICAO - FORNECIMENTO E INSTALACAO. AF_12/2015	M	2.232,00	36,87	BDI 1	45,49	101.533,68 RA
1.6.5.	SINAPI-I	2681	ELETRODUTO DE PVC RIGIDO ROSCAVEL DE 2" - ANTICHAMA	M	1.175,06	8,84	BDI 1	10,91	12.819,90 RA
1.6.6.	SINAPI-I	11855	CONECTOR METALICO TIPO PARAFUSO FENDIDO (SPLIT BOLT), PARA CABOS ATE 70 MM ²	UN	153,00	7,49	BDI 1	9,24	1.413,72 RA
1.6.7.	SINAPI-I	940	FIO DE COBRE, SOLIDO, CLASSE 1, ISOLACAO EM PVC/A, ANTICHAMA BWF-B, 450/750V, SECAO NOMINAL 6 MM ²	M	540,38	2,69	BDI 1	3,32	1.794,06 RA
1.6.8.	SINAPI-I	11991	HASTE DE ATERRAMENTO EM ACO GALVANIZADO COM 1,60 M DE COMPRIMENTO, 25 X 25 MM E CHAPA DE 3/8" E CONECTOR DE 5/8"	UN	41,00	41,47	BDI 1	51,17	2.097,97 RA
1.6.9.	SINAPI	72250	CABO DE COBRE NU 10MM ² - FORNECIMENTO E INSTALACAO	M	22,14	7,66	BDI 1	9,45	209,22 RA
1.6.10.	SINAPI-I	441	PARAFUSO M16 EM ACO GALVANIZADO, COMPRIMENTO = 150 MM, DIAMETRO = 16 MM, ROSCA MAQUINA, CABECA QUADRADA	UN	41,00	3,70	BDI 1	4,57	187,37 RA
1.6.11.	SINAPI-I	11856	CONECTOR METALICO TIPO PARAFUSO FENDIDO (SPLIT BOLT), PARA CABOS ATE 10 MM ²	UN	41,00	2,31	BDI 1	2,85	116,85 RA
1.6.12.	SINAPI	95750	ELETRODUTO DE AÇO GALVANIZADO, CLASSE LEVE, DN 25 MM (1), APARENTE, INSTALADO EM PAREDE - FORNECIMENTO E INSTALACAO. AF_11/2016_P	M	80,00	27,32	BDI 1	33,71	2.696,80 RA
1.6.13.	SINAPI-I	39129	ABRACADEIRA EM ACO PARA AMARRACAO DE ELETRODUTOS, TIPO D, COM 1" E CUNHA DE FIXACAO	UN	60,00	0,95	BDI 1	1,17	70,20 RA
1.7.	SINAPI	9537	LIMPEZA FINAL	M2	3.275,00	2,26	0,00%	2,26	7.401,50 RA
1.7.1.	SINAPI-I	10848	LIMPEZA FINAL DA OBRA	UN	1,00	517,89	0,00%	517,89	517,89 RA
1.7.2.	SINAPI-I		PLACA DE INAUGURACAO METALICA, *40* CM X *60* CM						

Encargos sociais:

Para elaboração deste orçamento, foram utilizados os encargos sociais do SINAPI para a Unidade da Federação indicada.

Observações:

Foi considerado arredondamento de duas casas decimais para Quantidade; Custo Unitário; BDI; Preço Unitário; Preço Total.

Siglas da Composição do Investimento: RA - Rateio proporcional entre Repasse e Contrapartida; RP - 100% Repasse; CP - 100% Contrapartida; OU - 100% Outros.

PMv3.0.4

Liana Sabrina S. Aguiar
Engr. Civil
CREA - PA 1131004296-4



PO - PLANILHA ORÇAMENTÁRIA
Orçamento Base para Licitação - OGU

Grau de Sigilo
#PUBLICO

Nº OPERAÇÃO 1036473-92	Nº SICONV 840709/2016	PROONENTE / TOMADOR PREFEITURA MUNICIPAL DE ITAITUBA	APELIDO DO EMPREENDIMENTO Corredor Viário-Ecológico de Itaituba
LOCALIDADE SINAPI BELEM	DATA BASE 07-18 (N DES.)	DESCRICAÇÃO DO LOTE Obras e Serviços para adequação e requalificação da Rua Riomer Tapajós	MUNICÍPIO / UF ITAITUBA

RECURSO
↓

Item	Fonte	Código	Descrição	Unidade	Quantidade	Custo Unitário (sem BDI) (R\$)	BDI (%)	Preço Unitário (com BDI) (R\$)	Preço Total (R\$)
Obras e Serviços para adequação e requalificação da Rua Riomer Tapajós Virgulino Lages.									

ITAITUBA

Local

sexta-feira, 12 de abril de 2019

Data

Responsável Técnico
Nome: LANA SABRYNA SIMOES AGUIAR
CREA/CAU: 151604296-4
ART/RTT: 0

Lana Sabryna S. Aguiar
Engenheira Civil
CREA - PA 151604296-4

CRONOGRAMA FÍSICO-FINANCEIRO
OGU

Grau de Sigilo
#PÚBLICO

Nº OPERAÇÃO 1036473-92	Nº SICONV 840709/2016	PROONENTE TOMADOR PREFEITURA MUNICIPAL DE ITAITUBA	APELIDO EMPREENDIMENTO Corredor Viário-Ecológico de Itaituba	DESCRIPAÇÃO DO LOTE Obras e Serviços para adequação e requalificação da Rua Riomer Tapajós Virgu
---------------------------	--------------------------	---	---	---

Item	Descrição	Valor (R\$)	Parcelas:	1 04/18	2 05/18	3 06/18	4 07/18	5 08/18	6 09/18	7 10/18	8 11/18	9 12/18	10 01/19	11 02/19	12 03/19
1.	CORREDOR VIÁRIO-ECOLÓGICO DE ITAIT	950.525,92	% Periodo:		67,00%		0,93%		0,56%		0,56%		30,95%		
1.1.	SERVIÇOS PRELIMINARES	31.026,65	% Periodo:		100,00%		100,00%								
1.2.	ADMINISTRAÇÃO LOCAL	24.518,40	% Periodo:		20,00%		20,00%		20,00%		20,00%		20,00%		
1.3.	MEIO-FIO E CALÇADAS	600.900,50	% Periodo:		100,00%		100,00%								
1.4.	URBANIZAÇÃO	864,90	% Periodo:					50,00%		50,00%		50,00%		100,00%	
1.5.	SINALIZAÇÃO	65.908,73	% Periodo:					50,00%					100,00%		
1.6.	ILUMINAÇÃO	219.387,35	% Periodo:					50,00%					100,00%		
1.7.	LIMPEZA FINAL	7.919,39	% Periodo:				50,00%		50,00%				50,00%		
2.		-	% Periodo:				50,00%						50,00%		
Total: R\$ 950.525,92			%:	67,00%		0,93%		0,56%		0,56%			30,95%		
			Período:		Repasso:	636.830,83		8.863,38		5.336,13		5.336,13		294.159,45	
					Contrapartida:	-		-		-		-			
					Outros:	-		-		-		-			
					Investimento:	636.830,83		8.863,38		5.336,13		5.336,13		294.159,45	
					%:	0,00%	67,00%	67,00%	67,93%	67,93%	68,49%	68,49%	69,05%	69,05%	100,00%
					Repasso:	-	636.830,83	636.830,83	645.694,21	645.694,21	651.030,34	651.030,34	656.366,47	656.366,47	950.525,92
					Contrapartida:	-	-	-	-	-	-	-	-	-	
					Outros:	-	-	-	-	-	-	-	-	-	
					Investimento:	-	636.830,83	636.830,83	645.694,21	645.694,21	651.030,34	651.030,34	656.366,47	656.366,47	950.525,92

ITAITUBA
Local

sexta-feira, 12 de abril de 2019
Data

Responsável Técnico
Nome: LANA SABRYNA SIMOES AGUIAR
CREA/CAU: 151604296-4
ART/RRT:

Lana Sabryna S. Aguiar
Engenheira Civil
CREA - PA 151604296-4

CORREDOR



REPÚBLICA FEDERATIVA DO BRASIL
ESTADO DO PARÁ
Prefeitura Municipal de Itaituba
SECRETARIA MUNICIPAL DE INFRA-ESTRUTURA - SEMINFRA



PROPRIETÁRIO: MUNICÍPIO DE ITAITUBA				DATA DA EXPEDIÇÃO: XXX	
LOCAL DA OBRA: CORREDOR VIÁRIO				VALOR DA OBRA:	R\$ 950.525,92
TABELA SINAPI/PA - 07/2018 SEM DESONERAÇÃO		B.D.I (23,38%)			

1.1.1. 74209/1 - PLACA DE OBRA EM CHAPA DE ACO GALVANIZADO - m²

MATERIAL	FONTE	UNID	COEFICIENTE	PREÇO UNITÁRIO	TOTAL
4417 SARRAFO DE MADEIRA NAO APARELHADA *2,5 X 7* CM, MACARANDUBA, ANGELIM OU EQUIVALENTE DA REGIAO	SINAPI	M	1,000000	4,53	4,53
4491 PECA DE MADEIRA NATIVA / REGIONAL 7,5 X 7,5CM (3X3) NAO APARELHADA (P/FORMA)	SINAPI	M	4,000000	6,40	25,6
4813 PLACA DE OBRA (PARA CONSTRUCAO CIVIL) EM CHAPA GALVANIZADA *N. 22*, DE *2,0 X 1,125* M	SINAPI	M2	1,000000	390,00	390
5075 PREGO DE ACO POLIDO COM CABECA 18 X 30 (2 3/4 X 10)	SINAPI	KG	0,110000	8,49	0,93
88262 CARPINTERO DE FORMAS COM ENCARGOS COMPLEMENTARES	SINAPI	H	1,000000	18,98	18,98
88316 SERVENTE COM ENCARGOS COMPLEMENTARES	SINAPI	H	2,000000	15,09	30,18
94962 CONCRETO MAGRO PARA LASTRO, TRACO 1:4,5:4,5 (CIMENTO/ AREIA MÉDIA/ BRITA 1) - PREPARO MECÂNICO COM BETONEIRA 400 L. AF_07/2016	SINAPI	M3	0,010000	261,36	2,61
TOTAL C/ ENCARGOS S/ BDI					472,83

1.1.2. 97626 - DEMOLIÇÃO DE PILARES E VIGAS EM CONCRETO ARMADO, DE FORMA MANUAL, SEM REAPROVEITAMENTO. AF_12/2017- M3

MATERIAL	FONTE	UNID	COEFICIENTE	PREÇO UNITÁRIO	TOTAL
42655 CABO DE ACO GALVANIZADO, DIAMETRO 9,53 MM (3/8"), COM ALMA DE FIBRA 6 X 25 F (COLETADO CAIXA)	SINAPI	KG	0,2835000	7,44	2,1
88309 PEDREIRO COM ENCARGOS COMPLEMENTARES	SINAPI	H	2,3196000	19,09	44,28
88316 SERVENTE COM ENCARGOS COMPLEMENTARES	SINAPI	H	23,9693000	15,09	361,69
TOTAL C/ ENCARGOS S/ BDI					408,07

1.1.3. 97628 - DEMOLIÇÃO DE CALÇADAS, DE FORMA MANUAL, SEM REAPROVEITAMENTO. - M3

MATERIAL	FONTE	UNID	COEFICIENTE	PREÇO UNITÁRIO	TOTAL
88309 PEDREIRO COM ENCARGOS COMPLEMENTARES	SINAPI	H	1,1118000	19,09	21,22
88316 SERVENTE COM ENCARGOS COMPLEMENTARES	SINAPI	H	11,4882000	15,09	173,35
TOTAL C/ ENCARGOS S/ BDI					194,57

1.2.1. 90777 - ENGENHEIRO CIVIL DE OBRA JUNIOR COM ENCARGOS COMPLEMENTARES - H

MATERIAL	FONTE	UNID	COEFICIENTE	PREÇO UNITÁRIO	TOTAL
2706 ENGENHEIRO CIVIL DE OBRA JUNIOR	SINAPI	H	1,000000	81,40	81,4
37372 EXAMES - HORISTA (ENCARGOS COMPLEMENTARES) (COLETADO CAIXA)	SINAPI	H	1,000000	0,37	0,37
37373 SEGURO - HORISTA (ENCARGOS COMPLEMENTARES) (COLETADO CAIXA)	SINAPI	H	1,000000	0,02	0,02
88237 EPI (ENCARGOS COMPLEMENTARES) - HORISTA	SINAPI	H	0,050000	1,02	0,05
95402 CURSO DE CAPACITAÇÃO PARA ENGENHEIRO CIVIL DE OBRA JÚNIOR (ENCARGOS COMPLEMENTARES) - HORISTA	SINAPI	H	1,000000	0,96	0,96
TOTAL C/ ENCARGOS S/ BDI					82,80

1.3.1. 94265 - GUIA (MEIO-FIO) CONCRETO, MOLDADA IN LOCO EM TRECHO RETO COM EXTRUSORA, 14 CM BASE X 30 CM ALTURA. AF_06/2016 - M

MATERIAL	FONTE	UNID	COEFICIENTE	PREÇO UNITÁRIO	TOTAL
370 AREIA MEDIA - POSTO JAZIDA/FORNECEDOR (RETIRADO NA JAZIDA, SEM TRANSPORTE)	SINAPI	M3	0,0070000	65,00	0,45
34492 CONCRETO USINADO BOMBEAVEL, CLASSE DE RESISTENCIA C20, COM BRITA 0 E 1, SLUMP = 100 +/- 20 MM, EXCLUI SERVICO DE BOMBEAMENTO (NBR 8953)	SINAPI	M3	0,0500000	330,96	16,54
88243 AJUDANTE ESPECIALIZADO COM ENCARGOS COMPLEMENTARES	SINAPI	H	0,0990000	18,11	1,79
88309 PEDREIRO COM ENCARGOS COMPLEMENTARES	SINAPI	H	0,2340000	19,09	4,46
88316 SERVENTE COM ENCARGOS COMPLEMENTARES	SINAPI	H	0,4670000	15,09	7,04
88631 ARGAMASSA TRACO 1:4 (CIMENTO E AREIA MÉDIA), PREPARO MANUAL. AF_08/2014	SINAPI	M3	0,0020000	408,39	0,81
92960 MÁQUINA EXTRUSORA DE CONCRETO PARA GUIAS E SARJETAS, MOTOR A DIESEL, POTÊNCIA 14 CV - CHP DIURNO. AF_12/2015	SINAPI	CHP	0,0170000	15,16	0,25
92961 MÁQUINA EXTRUSORA DE CONCRETO PARA GUIAS E SARJETAS, MOTOR A DIESEL, POTÊNCIA 14 CV - CHI DIURNO. AF_12/2015	SINAPI	CH1	0,0830000	4,48	0,37
TOTAL C/ ENCARGOS S/ BDI					31,71

Lana Sabrina S. Aguiar
Eng. Civil
CREA-PA 296-4



REPÚBLICA FEDERATIVA DO BRASIL
ESTADO DO PARÁ
Prefeitura Municipal de Itaituba
SECRETARIA MUNICIPAL DE INFRA-ESTRUTURA - SEMINFRA



PROPRIETÁRIO: MUNICÍPIO DE ITAITUBA				DATA DA EXPEDIÇÃO: xxx			
LOCAL DA OBRA: CORREDOR VIÁRIO			VALOR DA OBRA:	R\$ 950.525,92			
	TABELA SINAPI/PA - 07/2018	SEM DESONERAÇÃO	B.D.I (23,38%)				
1.3.2. 94269 - GUIA (MEIO-FIO) E SARJETA CONJUGADOS DE CONCRETO, MOLDADA IN LOCO EM TRECHO RETO COM EXTRUSORA, GUIA 13,5 CM BASE X 26 CM							
ALTURA, SARJETA - M							
MATERIAL	FONTE	UNID	COEFICIENTE	PREÇO UNITÁRIO	TOTAL		
370 AREIA MEDIA - POSTO JAZIDA/FORNECEDOR (RETIRADO NA JAZIDA, SEM TRANSPORTE)	SINAPI	M3	0,0200000	65,00	1,3		
34492 CONCRETO USINADO BOMBEAVEL, CLASSE DE RESISTENCIA C20, COM BRITA 0 E 1, SLUMP = 100 +/- 20 MM, EXCLUI SERVICO DE BOMBEAMENTO (NBR 8953)	SINAPI	M3	0,1000000	330,96	33,09		
88243 AJUDANTE ESPECIALIZADO COM ENCARGOS COMPLEMENTARES	SINAPI	H	0,1520000	18,11	2,75		
88309 PEDREIRO COM ENCARGOS COMPLEMENTARES	SINAPI	H	0,2860000	19,09	5,45		
88316 SERVENTE COM ENCARGOS COMPLEMENTARES	SINAPI	H	0,5730000	15,09	8,64		
88631 ARGAMASSA TRAÇÃO 1:4 (CIMENTO E AREIA MÉDIA), PREPARO MANUAL. AF_08/2014	SINAPI	M3	0,0040000	408,39	1,63		
92960 MÁQUINA EXTRUSORA DE CONCRETO PARA GUIAS E SARJETAS, MOTOR A DIESEL, POTÊNCIA 14 CV - CHP DIURNO. AF_12/2015	SINAPI	CHP	0,0250000	15,16	0,37		
92961 MÁQUINA EXTRUSORA DE CONCRETO PARA GUIAS E SARJETAS, MOTOR A DIESEL, POTÊNCIA 14 CV - CHI DIURNO. AF_12/2015	SINAPI	CHI	0,1270000	4,48	0,56		
TOTAL C/ ENCARGOS S/ BDI				53,79			
1.3.3. - 94270 - GUIA (MEIO-FIO) E SARJETA CONJUGADOS DE CONCRETO, MOLDADA IN LOCO EM TRECHO CURVO COM EXTRUSORA, GUIA 13,5 CM BASE X 26 CM							
ALTURA, SARJETA 45 CM BASE X 11 CM ALTURA. AF_06/2016 - m							
MATERIAL	FONTE	UNID	COEFICIENTE	PREÇO UNITÁRIO	TOTAL		
370 AREIA MEDIA - POSTO JAZIDA/FORNECEDOR (RETIRADO NA JAZIDA, SEM TRANSPORTE)	SINAPI	M3	0,0200000	65,00	1,3		
34492 CONCRETO USINADO BOMBEAVEL, CLASSE DE RESISTENCIA C20, COM BRITA 0 E 1, SLUMP = 100 +/- 20 MM, EXCLUI SERVICO DE BOMBEAMENTO (NBR 8953)	SINAPI	M3	0,1000000	330,96	33,09		
88243 AJUDANTE ESPECIALIZADO COM ENCARGOS COMPLEMENTARES	SINAPI	H	0,2170000	18,11	3,92		
88309 PEDREIRO COM ENCARGOS COMPLEMENTARES	SINAPI	H	0,3520000	19,09	6,71		
88316 SERVENTE COM ENCARGOS COMPLEMENTARES	SINAPI	H	0,7030000	15,09	10,6		
88631 ARGAMASSA TRAÇÃO 1:4 (CIMENTO E AREIA MÉDIA), PREPARO MANUAL. AF_08/2014	SINAPI	M3	0,0040000	408,39	1,63		
92960 MÁQUINA EXTRUSORA DE CONCRETO PARA GUIAS E SARJETAS, MOTOR A DIESEL, POTÊNCIA 14 CV - CHP DIURNO. AF_12/2015	SINAPI	CHP	0,0360000	15,16	0,54		
92961 MÁQUINA EXTRUSORA DE CONCRETO PARA GUIAS E SARJETAS, MOTOR A DIESEL, POTÊNCIA 14 CV - CHI DIURNO. AF_12/2015	SINAPI	CHI	0,1810000	4,48	0,81		
TOTAL C/ ENCARGOS S/ BDI				58,60			
1.3.4. 92396 - EXECUÇÃO DE PASSEIO EM PISO INTERTRAVADO, COM BLOCO RETANGULAR COR NATURAL DE 20 X 10 CM, ESPESSURA 6 CM. AF_12/2015 - m2							
MATERIAL	FONTE	UNID	COEFICIENTE	PREÇO UNITÁRIO	TOTAL		
370 AREIA MEDIA - POSTO JAZIDA/FORNECEDOR (RETIRADO NA JAZIDA, SEM TRANSPORTE)	SINAPI	M3	0,0568000	65,00	3,69		
4741 PO DE PEDRA (POSTO PEDREIRA/FORNECEDOR, SEM FRETE)	SINAPI	M3	0,0065000	40,61	0,26		
36155 BLOQUETE/PISO INTERTRAVADO DE CONCRETO - MODELO RETANGULAR/TIJOLINHO/PAVER/HOLANDES/PARALELEPIPEDO, 20 CM X 10 CM, E = 6 CM, RESISTENCIA DE 35 MPa (NBR 9781), COR NATURAL	SINAPI	M2	1,0487000	39,21	41,11		
88260 CALCETEIRO COM ENCARGOS COMPLEMENTARES	SINAPI	H	0,3975000	19,23	7,64		
88316 SERVENTE COM ENCARGOS COMPLEMENTARES	SINAPI	H	0,3975000	15,09	5,99		
91277 PLACA VIBRATÓRIA REVERSÍVEL COM MOTOR 4 TEMPOS A GASOLINA, FORÇA CENTRÍFUGA DE 25 KN (2500 KGF), POTÊNCIA 5,5 CV - CHP DIURNO. AF_08/2015	SINAPI	CHP	0,0041000	4,74	0,01		
91278 PLACA VIBRATÓRIA REVERSÍVEL COM MOTOR 4 TEMPOS A GASOLINA, FORÇA CENTRÍFUGA DE 25 KN (2500 KGF), POTÊNCIA 5,5 CV - CHI DIURNO. AF_08/2015	SINAPI	CHI	0,1947000	0,54	0,1		
91283 CORTADORA DE PISO COM MOTOR 4 TEMPOS A GASOLINA, POTÊNCIA DE 13 HP, COM DISCO DE CORTE DIAMANTADO, SEGMENTADO PARA CONCRETO, DIÂMETRO DE 350 MM, FURO DE 1" (14 X 1") - CHP DIURNO. AF_08/2015	SINAPI	CHP	0,0483000	10,30	0,49		
91285 CORTADORA DE PISO COM MOTOR 4 TEMPOS A GASOLINA, POTÊNCIA DE 13 HP, COM DISCO DE CORTE DIAMANTADO, SEGMENTADO PARA CONCRETO, DIÂMETRO DE 350 MM, FURO DE 1" (14 X 1") - CHI DIURNO. AF_08/2015	SINAPI	CHI	0,1504000	0,75	0,11		
TOTAL C/ ENCARGOS S/ BDI				59,40			

Lana
Lana Sabrina S. Aguiar
Engenheira Civil
CREA - PA 151604296-4



REPÚBLICA FEDERATIVA DO BRASIL
ESTADO DO PARÁ
Prefeitura Municipal de Itaituba
SECRETARIA MUNICIPAL DE INFRA-ESTRUTURA - SEMINFRA



PROPRIETÁRIO: MUNICÍPIO DE ITAITUBA				DATA DA EXPEDIÇÃO: xxx	
LOCAL DA OBRA: CORREDOR VIÁRIO				VALOR DA OBRA:	R\$ 950.525,92
	TABELA SINAPI/PA - 07/2018 SEM DESONERAÇÃO	B.D.I (23,38%)			

1.3.5. 94342 - ATERRO MANUAL DE VALAS COM AREIA PARA ATERRO E COMPACTAÇÃO MECANIZADA. AF_05/2016 - m3

MATERIAL	FONTE	UNID	COEFICIENTE	PREÇO UNITÁRIO	TOTAL
368 AREIA PARA ATERRO - POSTO JAZIDA/FORNECEDOR (RETIRADO NA JAZIDA, SEM TRANSPORTE)	SINAPI	M3	1,2500000	30,00	37,5
5901 CAMINHÃO PIPA 10.000 L TRUCADO, PESO BRUTO TOTAL 23.000 KG, CARGA ÚTIL MÁXIMA 15.935 KG, DISTÂNCIA ENTRE EIXOS 4,8 M, POTÊNCIA 230 CV, INCLUSIVE TANQUE DE AÇO PARA TRANSPORTE DE ÁGUA - CHP DIURNO. AF_06/2014	SINAPI	CHP	0,0060000	160,92	0,96
5903 CAMINHÃO PIPA 10.000 L TRUCADO, PESO BRUTO TOTAL 23.000 KG, CARGA ÚTIL MÁXIMA 15.935 KG, DISTÂNCIA ENTRE EIXOS 4,8 M, POTÊNCIA 230 CV, INCLUSIVE TANQUE DE AÇO PARA TRANSPORTE DE ÁGUA - CHI DIURNO. AF_06/2014	SINAPI	CHI	0,0030000	31,49	0,09
88316 SERVENTE COM ENCARGOS COMPLEMENTARES	SINAPI	H	0,6590000	15,09	9,94
91533 COMPACTADOR DE SOLOS DE PERCUSSÃO (SOQUETE) COM MOTOR A GASOLINA 4 TEMPOS, POTÊNCIA 4 CV - CHP DIURNO. AF_08/2015	SINAPI	CHP	0,2740000	23,50	6,43
91534 COMPACTADOR DE SOLOS DE PERCUSSÃO (SOQUETE) COM MOTOR A GASOLINA 4 TEMPOS, POTÊNCIA 4 CV - CHI DIURNO. AF_08/2015	SINAPI	CHI	0,2540000	20,03	5,08
TOTAL C/ ENCARGOS S/ BDI				60,00	

1.3.6 COMP01 - PISO PODOTATIL DE CONCRETO - DIRECIONAL E ALERTA, *25 X 25 X 6* CM - M

MATERIAL	FONTE	UNID	COEFICIENTE	PREÇO UNITÁRIO	TOTAL
36178 PISO PODOTATIL DE CONCRETO - DIRECIONAL E ALERTA, *40 X 40 X 2,5* CM	SINAPI	M²	3,000000	7,94	23,82
88316 SERVENTE COM ENCARGOS COMPLEMENTARES	SINAPI	M²	1,150000	15,09	17,35
1379 CIMENTO PORTLAND COMPOSTO CP II-32	SINAPI		1,468000	0,56	0,82
370 AREIA MEDIA - POSTO JAZIDA/FORNECEDOR (RETIRADO NA JAZIDA, SEM TRANSPORTE)	SINAPI	M³	0,070000	65,00	4,55
88309 PEDREIRO COM ENCARGOS COMPLEMENTARES	SINAPI	M²	0,261000	19,09	4,98
TOTAL C/ ENCARGOS S/ BDI				51,53	

1.4.1. 98509 - PLANTIO DE ARBUSTO OU CERCA VIVA. AF_05/2018 - UND

MATERIAL	FONTE	UNID	COEFICIENTE	PREÇO UNITÁRIO	TOTAL
365 MUDA DE ARBUSTO FOLHAGEM, SANSÃO-DO-CAMPO OU EQUIVALENTE DA REGIAO, H= *50 A 70* CM	SINAPI	UN	1,000000	21,37	21,37
88316 SERVENTE COM ENCARGOS COMPLEMENTARES	SINAPI	H	0,1018000	15,09	1,53
88441 JARDINEIRO COM ENCARGOS COMPLEMENTARES	SINAPI	H	0,0255000	18,44	0,47
TOTAL C/ ENCARGOS S/ BDI				23,37	

1.5.1. 72947 - SINALIZACAO HORIZONTAL COM TINTA RETRORREFLETIVA A BASE DE RESINA ACRILICA COM MICROESFERAS DE VIDRO - M2

MATERIAL	FONTE	UNID	COEFICIENTE	PREÇO UNITÁRIO	TOTAL
5318 SOLVENTE DILUENTE A BASE DE AGUARRAS	SINAPI	L	0,1300000	9,80	1,27
5824 CAMINHÃO TOCO, PBT 16.000 KG, CARGA ÚTIL MÁX. 10.685 KG, DIST. ENTRE EIXOS 4,8 M, POTÊNCIA 189 CV, INCLUSIVE CARROCERIA FIXA ABERTA DE MADEIRA P/ TRANSPORTE GERAL DE CARGA SECA, DIMEN. APROX. 2,5 X 7,00 X 0,50 M - CHP DIURNO. AF_06/2014	SINAPI	CHP	0,0033330	128,63	0,42
7343 TINTA A BASE DE RESINA ACRILICA, PARA SINALIZACAO HORIZONTAL VIARIA (NBR 11862)	SINAPI	L	0,600000	10,13	6,07
7348 TINTA ACRILICA PREMIUM PARA PISO	SINAPI	L	0,0300000	11,92	0,35
25972 MICROESFERAS DE VIDRO PARA SINALIZACAO HORIZONTAL VIARIA, TIPO I-B (PREMIX) - NBR 16184	SINAPI	KG	2,140000	7,33	15,68
88316 SERVENTE COM ENCARGOS COMPLEMENTARES	SINAPI	H	0,0333300	15,09	0,5
95133 MÁQUINA DEMARCADORA DE FAIXA DE TRAFEGO A FRIO, AUTOPROPULIDA, POTÊNCIA 38 HP - CHP DIURNO. AF_07/2016	SINAPI	CHP	0,0033330	97,45	0,32
TOTAL C/ ENCARGOS S/ BDI				24,61	

1.5.2. 5213440 - Fornecimento e implantação de placa de regulamentação em aço D = 0,60 m - película retrorrefletiva tipo I e SI - UND

MATERIAL	FONTE	UNID	COEFICIENTE	PREÇO UNITÁRIO	TOTAL
E9687 Caminhão carroceria com capacidade de 5 t - 115 kW	SICRO	H	1,000000	10,1105	10,1105
P9830 Montador	SICRO	H	1	10,1105	10,1105
P9824 Servente	SICRO	H	2	10,1105	20,221
5213414 Confecção de placa em aço nº 16 galvanizado, com película retrorrefletiva tipo I + SI	SICRO	M3	0,28274	610,14	172,5109836
5213414 Confecção de placa em aço nº 16 galvanizado, com película retrorrefletiva tipo I + SI - Caminhão carroceria 5 t	SICRO	T	0,00375	19,37	0,0726375
TOTAL C/ ENCARGOS S/ BDI				213,03	

Lana Sabrina S. Aguiar
Engenheira Civil
CREA - PA 151604296-4



REPÚBLICA FEDERATIVA DO BRASIL
ESTADO DO PARÁ
Prefeitura Municipal de Itaituba
SECRETARIA MUNICIPAL DE INFRA-ESTRUTURA - SEMINFRA



PROPRIETÁRIO: MUNICÍPIO DE ITAITUBA			DATA DA EXPEDIÇÃO: xxx	
LOCAL DA OBRA: CORREDOR VIÁRIO		VALOR DA OBRA:		R\$ 950.525,92
TABELA SINAPI/PA - 07/2018 SEM DESONERAÇÃO		B.D.I (23,38%)		

1.5.3. 5216111 - Fornecimento e implantação de suporte e travessa para placa de sinalização em madeira de lei tratada 8 x 8 cm - UND

MATERIAL	FONTE	UNID	COEFICIENTE	PREÇO UNITÁRIO	TOTAL
E9687 Caminhão carroceria com capacidade de 5 t - 115 kW	SICRO	H	1	7,071425	7,071425
9808 Carpinteiro	SICRO	H	1	7,071425	7,071425
P9822 Pintor	SICRO	H	1	7,071425	7,071425
P9824 Servente	SICRO	H	1	7,071425	7,071425
M0789 Conjunto de cantoneiras e parafusos galvanizados para fixação de placas	SICRO	KG	1,05812	5,4342	5,750035704
M2018 Gostalho de 10 x 2 cm	SICRO	M	1,4	3,042	4,2588
M1662 Suporte em madeira de eucalipto tratado de 8 x 8 cm	SICRO	M	3	13,6688	41,0064
M2128 Tinta esmalte sintético	SICRO	L	0,32998	20,5083	6,767328834
1106165 Concreto ciclópico fck = 20 MPa - confecção em betoneira e lançamento manual - areia, brita e pedra de mão comerciais	SICRO	M3	0,072	297,53	21,42216
TOTAL C/ ENCARGOS S/ BDI				107,49	

1.5.4. 94971 - CONCRETO FCK = 25MPA, TRACO 1:2,3:2,7 (CIMENTO/ AREIA MÉDIA/ BRITA 1) - PREPARO MECÂNICO COM BETONEIRA 600 L. AF_07/2016 - m3

MATERIAL	FONTE	UNID	COEFICIENTE	PREÇO UNITÁRIO	TOTAL
370 AREIA MEDIA - POSTO JAZIDA/FORNECEDOR (RETIRADAS NA JAZIDA, SEM TRANSPORTE)	SINAPI	M3	0,7550000	65,00	49,07
1379 CIMENTO PORTLAND COMPOSTO CP II-32	SINAPI	KG	364,9400000	0,56	204,36
4721 PEDRA BRITADA N. 1 (9,5 a 19 MM) POSTO PEDREIRA/FORNECEDOR, SEM FRETE	SINAPI	M3	0,5970000	42,54	25,39
88316 SERVENTE COM ENCARGOS COMPLEMENTARES	SINAPI	H	1,9800000	15,09	29,87
88377 OPERADOR DE BETONEIRA ESTACIONÁRIA/MISTURADOR COM ENCARGOS COMPLEMENTARES	SINAPI	H	1,2500000	15,50	19,37
89225 BETONEIRA CAPACIDADE NOMINAL DE 600 L, CAPACIDADE DE MISTURA 360 L, MOTOR ELÉTRICO TRIFÁSICO POTÊNCIA DE 4 CV, SEM CARREGADOR - CHP DIURNO. AF_11/2014	SINAPI	CHP	0,6400000	3,24	2,07
89226 BETONEIRA CAPACIDADE NOMINAL DE 600 L, CAPACIDADE DE MISTURA 360 L, MOTOR ELÉTRICO TRIFÁSICO POTÊNCIA DE 4 CV, SEM CARREGADOR - CHI DIURNO. AF_11/2014	SINAPI	CHI	0,6100000	1,11	0,67
TOTAL C/ ENCARGOS S/ BDI				330,80	

1.5.5. 5213362 - Tachão refletivo bidirecional - fornecimento e colocação - UND

MATERIAL	FONTE	UNID	COEFICIENTE	PREÇO UNITÁRIO	TOTAL
E9687 Caminhão carroceria com capacidade de 5 t - 115 Kw	SICRO	H	1	1,31006	1,31006
E9521 Grupo gerador - 2,5/3 kVA	SICRO	H	1	1,31006	1,31006
E9675 Martelete perfurador/rompedor elétrico - 1,5 kW	SICRO	H	1	1,31006	1,31006
P9830 Montador	SICRO	H	1	1,31006	1,31006
P9824 Servente	SICRO	H	1	1,31006	1,31006
M2041 Cola poliéster	SICRO	KG	0,2	17,2	3,44
M2086 Tachão refletivo bidirecional	SICRO	UND	1	32,4259	32,4259
M2086 Tachão refletivo bidirecional - Caminhão carroceria 5 t	SICRO	T	0,0025	19,37	0,048425
TOTAL C/ ENCARGOS S/ BDI				42,46	

1.6.1. 83399 - RELE FOTOELÉTRICO P/ COMANDO DE ILUMINAÇÃO EXTERNA 220V/1000W - FORNECIMENTO E INSTALAÇÃO - und

MATERIAL	FONTE	UNID	COEFICIENTE	PREÇO UNITÁRIO	TOTAL
2510 RELE FOTOELÉTRICO INTERNO E EXTERNO BIVOLT 1000 W, DE CONECTOR, SEM BASE	SINAPI	UN	1,0000000	17,42	17,42
88264 ELETRICISTA COM ENCARGOS COMPLEMENTARES	SINAPI	H	0,3500000	19,27	6,74
88316 SERVENTE COM ENCARGOS COMPLEMENTARES	SINAPI	H	0,3500000	15,09	5,28
TOTAL C/ ENCARGOS S/ BDI				29,44	

1.6.2. 83475 - LUMINÁRIA FECHADA PARA ILUMINAÇÃO PÚBLICA COM REATOR DE PARTIDA RÁPIDA COM LAMPADA A VAPOR DE MERCURIOS 250W - FORNECIMENTO E INSTALAÇÃO - und

MATERIAL	FONTE	UNID	COEFICIENTE	PREÇO UNITÁRIO	TOTAL
1022 CABO DE COBRE, FLEXIVEL, CLASSE 4 OU 5, ISOLACAO EM PVC/A, ANTICHAMA BWF-B, COBERTURA PVC-ST1, ANTICHAMA BWF-B, 1 CONDUTOR, 0,6/1 KV, SECÃO NOMINAL 2,5 MM2	SINAPI	M	20,0000000	1,64	32,8
3750 LAMPADA DE LUZ MISTA 250 W, BASE E27 (220 V)	SINAPI	UN	1,0000000	27,08	27,08
5928 GUINDAUTO HIDRÁULICO, CAPACIDADE MÁXIMA DE CARGA 6200 KG, MOMENTO MÁXIMO DE CARGA 11,7 TM, ALCANCE MÁXIMO HORIZONTAL 9,70 M, INCLUSIVE CAMINHÃO TOCO PBT 16.000 KG, POTÊNCIA DE 189 CV - CHP DIURNO. AF_06/2014	SINAPI	CHP	0,2253047	135,20	30,46
12317 REATOR P/ 1 LAMPADA VAPOR DE MERCURIOS 250W USO EXT	SINAPI	UN	1,0000000	65,74	65,74

Lana Sabrina S. Aguiar
Engenheira Civil
CREA - PA 151604296-4



REPÚBLICA FEDERATIVA DO BRASIL
ESTADO DO PARÁ
Prefeitura Municipal de Itaituba
SECRETARIA MUNICIPAL DE INFRA-ESTRUTURA - SEMINFRA



PROPRIETÁRIO: MUNICÍPIO DE ITAITUBA			DATA DA EXPEDIÇÃO: XXX		
LOCAL DA OBRA: CORREDOR VIÁRIO			VALOR DA OBRA:	R\$ 950.525,92	
TABELA SINAPI/PA - 07/2018 SEM DESONERAÇÃO			B.D.I (23,38%)		
13382	LUMINARIA FECHADA P/ ILUMINACAO PUBLICA, TIPO ABL 50/F OU EQUIV, P/ LAMPADA A VAPOR DE MERCURIO 400W	SINAPI	UN	1.0000000	191,62
88264	ELETRICISTA COM ENCARGOS COMPLEMENTARES	SINAPI	H	0,5000000	19,27
88316	SERVENTE COM ENCARGOS COMPLEMENTARES	SINAPI	H	0,5540000	15,09
				TOTAL C/ ENCARGOS S/ BDI	365,68
1.6.3. 73769/03 - POSTE DE ACO CONICO CONTINUO CURVO DUPLO, FLANGEADO, COM JANELA DE INSPECÃO H=9M - FORNECIMENTO E INSTALACAO - und					
MATERIAL	FONTE	UNID	COEFICIENTE	PREÇO UNITÁRIO	TOTAL
14164	POSTE CONICO CONTINUO EM ACO GALVANIZADO, CURVO, BRACO DUPLO, ENGASTADO, H = 9 M, DIAMETRO INFERIOR = *135* MM	SINAPI	UN	1.0000000	981,48
88264	ELETRICISTA COM ENCARGOS COMPLEMENTARES	SINAPI	H	7.0000000	19,27
				TOTAL C/ ENCARGOS S/ BDI	1116,37
1.6.4. 92990 - CABO DE COBRE FLEXÍVEL ISOLADO, 70 MM ² , ANTI-CHAMA 0,6/1,0 KV, PARA DISTRIBUIÇÃO - FORNECIMENTO E INSTALAÇÃO. AF_12/2015 - M					
MATERIAL	FONTE	UNID	COEFICIENTE	PREÇO UNITÁRIO	TOTAL
977	CABO DE COBRE, FLEXIVEL, CLASSE 4 OU 5, ISOLACAO EM PVC/A, ANTICHAMA BWF-B, COBERTURA PVC-STI, ANTICHAMA BWF-B, 1 CONDUTOR, 0,6/1 KV, SECÃO NOMINAL 70 MM ²	SINAPI	M	1,0150000	32,78
21127	FITA ISOLANTE ADESIVA ANTICHAMA, USO ATE 750 V, EM ROLO DE 19 MM X 5 M	SINAPI	UN	0,0090000	2,45
88247	AUXILIAR DE ELETRICISTA COM ENCARGOS COMPLEMENTARES	SINAPI	H	0,1050000	14,91
88264	ELETRICISTA COM ENCARGOS COMPLEMENTARES	SINAPI	H	0,1050000	19,27
				TOTAL C/ ENCARGOS S/ BDI	36,87
1.6.5. 2681 - ELETRODUTO DE PVC RIGIDO ROSCAVEL DE 2 ", SEM LUVA - M					
MATERIAL	FONTE	UNID	COEFICIENTE	PREÇO UNITÁRIO	TOTAL
2681	ELETRODUTO DE PVC RIGIDO ROSCAVEL DE 2 ", SEM LUVA	SINAPI	M	1.000000	8,84
				TOTAL C/ ENCARGOS S/ BDI	8,84
1.6.6. 11855 - CONECTOR METALICO TIPO PARAFUSO FENDIDO (SPLIT BOLT), PARA CABOS ATE 70 MM ² - UND					
MATERIAL	FONTE	UNID	COEFICIENTE	PREÇO UNITÁRIO	TOTAL
11855	CONECTOR METALICO TIPO PARAFUSO FENDIDO (SPLIT BOLT), PARA CABOS ATE 70 MM ²	SINAPI	UND	1.000000	7,49
				TOTAL C/ ENCARGOS S/ BDI	7,49
1.6.7. 940 - FIO DE COBRE, SOLIDO, CLASSE 1, ISOLACAO EM PVC/A, ANTICHAMA BWF-B, 450/750V,SECÃO NOMINAL 6 MM ² - M					
MATERIAL	FONTE	UNID	COEFICIENTE	PREÇO UNITÁRIO	TOTAL
940	FIO DE COBRE, SOLIDO, CLASSE 1, ISOLACAO EM PVC/A, ANTICHAMA BWF-B, 450/750V,SECÃO NOMINAL 6 MM ²	SINAPI	M	1.000000	2,69
				TOTAL C/ ENCARGOS S/ BDI	2,69
1.6.8. 11991 - HASTE DE ATERRAMENTO EM ACO GALVANIZADO TIPO CANTONEIRA COM 2,00 M DE COMPRIMENTO, 25 X 25 MM E CHAPA DE 3/16" - UND					
MATERIAL	FONTE	UNID	COEFICIENTE	PREÇO UNITÁRIO	TOTAL
11991	HASTE DE ATERRAMENTO EM ACO GALVANIZADO TIPO CANTONEIRA COM 2,00 M DE COMPRIMENTO, 25 X 25 MM E CHAPA DE 3/16"	SINAPI	H	1.000000	41,47
				TOTAL C/ ENCARGOS S/ BDI	41,47
1.6.9. 72250 - CABO DE COBRE NU 10MM ² - FORNECIMENTO E INSTALACAO - M					
MATERIAL	FONTE	UNID	COEFICIENTE	PREÇO UNITÁRIO	TOTAL
862	CABO DE COBRE NU 10 MM ² MEIO-DURO	SINAPI	M	1,0200000	4,17
88247	AUXILIAR DE ELETRICISTA COM ENCARGOS COMPLEMENTARES	SINAPI	H	0,1000000	14,91
88264	ELETRICISTA COM ENCARGOS COMPLEMENTARES	SINAPI	H	0,1000000	19,27
				TOTAL C/ ENCARGOS S/ BDI	7,66
1.6.10. 441 - PARAFUSO M16 EM ACO GALVANIZADO, COMPRIMENTO = 150 MM, DIAMETRO = 16 MM, ROSCA MAQUINA, CABECA QUADRADA - UND					
MATERIAL	FONTE	UNID	COEFICIENTE	PREÇO UNITÁRIO	TOTAL
441	PARAFUSO M16 EM ACO GALVANIZADO, COMPRIMENTO = 150 MM, DIAMETRO = 16 MM, ROSCA MAQUINA, CABECA QUADRADA	SINAPI	UND	1.000000	3,70
				TOTAL C/ ENCARGOS S/ BDI	3,70
1.6.11. 11856 - CONECTOR METALICO TIPO PARAFUSO FENDIDO (SPLIT BOLT), PARA CABOS ATE 10 MM ² - UND					
MATERIAL	FONTE	UNID	COEFICIENTE	PREÇO UNITÁRIO	TOTAL
11856	CONECTOR METALICO TIPO PARAFUSO FENDIDO (SPLIT BOLT), PARA CABOS ATE 10 MM ²	SINAPI	UND	1.000000	2,31
				TOTAL C/ ENCARGOS S/ BDI	3,69

Lana
Lana Sabryna S. Aguiar
Engenheira Civil
CREA - PA 151604296-4



REPÚBLICA FEDERATIVA DO BRASIL
ESTADO DO PARÁ
Prefeitura Municipal de Itaituba
SECRETARIA MUNICIPAL DE INFRA-ESTRUTURA - SEMINFRA



PROPRIETÁRIO: MUNICÍPIO DE ITAITUBA				DATA DA EXPEDIÇÃO: xxx	
LOCAL DA OBRA: CORREDOR VIÁRIO			VALOR DA OBRA:	R\$	950.525,92
TABELA SINAPI/PA - 07/2018 SEM DESONERAÇÃO			B.D.I (23,38%)		
1.6.12. 95750 - ELETRODUTO DE AÇO GALVANIZADO, CLASSE LEVE, DN 25 MM(1), APARENTE, INSTALADO EM PAREDE - FORNECIMENTO E INSTALAÇÃO.					
MATERIAL	FONTE	UNID	COEFICIENTE	PREÇO UNITÁRIO	TOTAL
21136 ELETRODUTO EM AÇO GALVANIZADO ELETROLITICO, LEVE, DIÂMETRO 1", PAREDE DE 0,90 MM	SINAPI	M	1,0500000	14,15	14,85
88247 AUXILIAR DE ELETRICISTA COM ENCARGOS COMPLEMENTARES	SINAPI	H	0,2163000	14,91	3,22
88264 ELETRICISTA COM ENCARGOS COMPLEMENTARES	SINAPI	H	0,2163000	19,27	4,16
91173 FIXAÇÃO DE TUBOS VERTICais DE PPR DIÂMETROS MENORES OU IGUAIS A 40 MM COM ABRACADEIRA METÁLICA RÍGIDA TIPO D 1/2", FIXADA EM PERfilADO EM ALVENARIA. AF_05/2015	SINAPI	M	2,0000000	1,00	2
95758 LUVA DE EMENDA PARA ELETRODUTO, AÇO GALVANIZADO, DN 25 MM (1"), APARENTE, INSTALADA EM PAREDE - FORNECIMENTO E INSTALAÇÃO. AF_11/2016_P	SINAPI	UN	0,3333000	9,28	3,09
				TOTAL C/ ENCARGOS S/ BDI	27,32
MATERIAL	FONTE	UNID	COEFICIENTE	PREÇO UNITÁRIO	TOTAL
39129 ABRACADEIRA EM AÇO PARA AMARRACAO DE ELETRODUTOS, TIPO D, COM 1" E CUNHA DE FIXACAO	SINAPI	UND	1,000000	0,95	0,95
				TOTAL C/ ENCARGOS S/ BDI	0,95
1.7.1. 9537 - LIMPEZA FINAL DA OBRA - M2					
MATERIAL	FONTE	UNID	COEFICIENTE	PREÇO UNITÁRIO	TOTAL
3 ACIDO MURIATICO, DILUICAO 10% A 12% PARA USO EM LI	SEDOP	L	0,0500000	3,14	0,15
88316 SERVENTE COM ENCARGOS COMPLEMENTARES	SEDOP	H	0,1400000	15,09	2,11
				TOTAL C/ ENCARGOS S/ BDI	2,26
1.7.2. 10848 - PLACA DE INAUGURACAO METALICA, *40* CM X *60* CM - UND					
MATERIAL	FONTE	UNID	COEFICIENTE	PREÇO UNITÁRIO	TOTAL
10848 PLACA DE INAUGURACAO METALICA, *40* CM X *60* CM	SINAPI	UND	1,000000	517,89	517,89
				TOTAL C/ ENCARGOS S/ BDI	517,89

Leona
Leona Sabryna S. Aguilar
Engenheira Civil
CREA - PA 151604296-4



Quadro de Composição do BDI

Grau de Sigilo
#PUBLICONº OPERAÇÃO
1036473-92Nº SICONV
840709/2016PROPONENTE / TOMADOR
PREFEITURA MUNICIPAL DE ITAITUBA

APELIDO DO EMPREENDIMENTO / DESCRIÇÃO DO LOTE

Corredor Viário-Ecológico de Itaituba / Obras e Serviços para adequação e requalificação da Rua Riomer Tapajós Virgulino Lages.

Conforme legislação tributária municipal, definir estimativa de percentual da base de cálculo para o ISS:	100,00%
Sobre a base de cálculo, definir a respectiva alíquota do ISS (entre 2% e 5%):	5,00%

BDI 1

TIPO DE OBRA

Construção de Praças Urbanas, Rodovias, Ferrovias e recapeamento e pavimentação de vias urbanas

Itens	Siglas	% Adotado
Administração Central	AC	3,80%
Seguro e Garantia	SG	0,32%
Risco	R	0,50%
Despesas Financeiras	DF	1,02%
Lucro	L	6,64%
Tributos (impostos COFINS 3%, e PIS 0,65%)	CP	3,65%
Tributos (ISS, variável de acordo com o município)	ISS	5,00%
Tributos (Contribuição Previdenciária sobre a Receita Bruta - 0% ou 4,5% - Desoneração)	CPRB	0,00%
BDI SEM desoneração (Fórmula Acórdão TCU)	BDI PAD	23,38%

Os valores de BDI foram calculados com o emprego da fórmula:

$$BDI = \frac{(1+AC + S + R + G)*(1 + DF)*(1+L)}{(1-CP-ISS-CRPB)} - 1$$

Declaro para os devidos fins que, conforme legislação tributária municipal, a base de cálculo deste tipo de obra corresponde à 100%, com a respectiva alíquota de 5%.

Declaro para os devidos fins que o regime de Contribuição Previdenciária sobre a Receita Bruta adotado para elaboração do orçamento foi SEM Desoneração, e que esta é a alternativa mais adequada para a Administração Pública.

Observações:

ITAITUBA
Localterça-feira, 2 de abril de 2019
Data

Lana Sabryna S. Aguiar
Engenheira Civil
CREA/PA 151604296-4
Responsável Técnico
Nome: LANA SABRYNA SIMOES AGUIAR
CREA/CAU: 151604296-4
ART/RRT: 0



QCI - Quadro de Composição do Investimento


Nº OPERAÇÃO
1036473-92Nº SICONV
840709/2016PROONENTE / TOMADOR
PREFEITURA MUNICIPAL DE ITAITUBAMUNICÍPIO / UF
ITAITUBAAPELIDO DO EMPREENDIMENTO
Corredor Viário-Ecológico de Itaituba

VALORES CONTRATADOS (R\$):		
REPASSE	CONTRAPARTIDA	INVESTIMENTO
987.600,00	12.400,00	1.000.000,00




Meta	Item de Investimento	Subitem de Investimento	Descrição da Meta	Situação	Quantidade	Unid.	Lote de Licitação / nº do CTEF	Saldo a Reprogramar	Repasse (R\$)	Contrapartida (R\$)	Outros (R\$)	Investimento (R\$)
									37.074,08	12.400,00		
1.	Ações complementares às obras	Avaliação pós intervenção	CORREDOR VIÁRIO-ECOLÓGICO DE ITAITUBA	Análise Concluída / A Licitar	1.380,00	un	LOTE 1		950.525,92	-	-	950.525,92
							TOTAL		950.525,92 (100,00%)	(0,00%)	(0,00%)	950.525,92 (100,00%)

Observações:

ITAITUBA
Localsexta-feira, 12 de abril de 2019
DataRepresentante Tomador
Nome: VALMIR CLIMACO DE AGUIAR
Cargo: PREFEITO MUNICIPAL

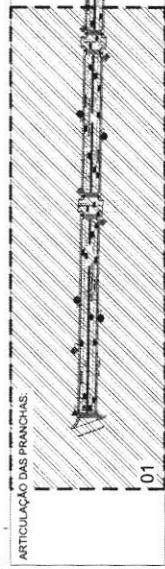

01

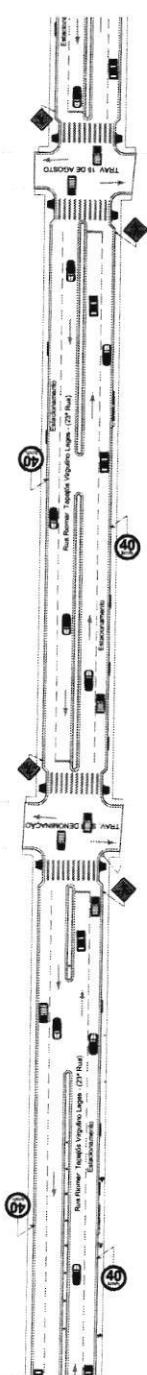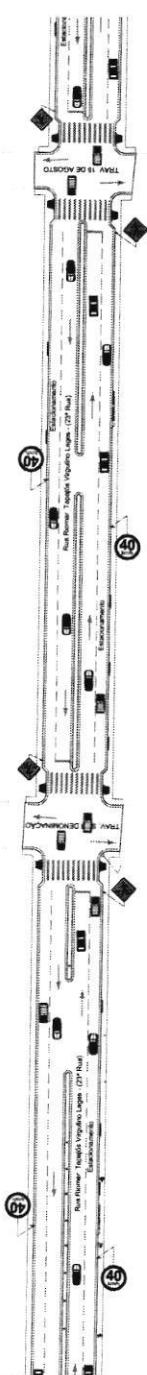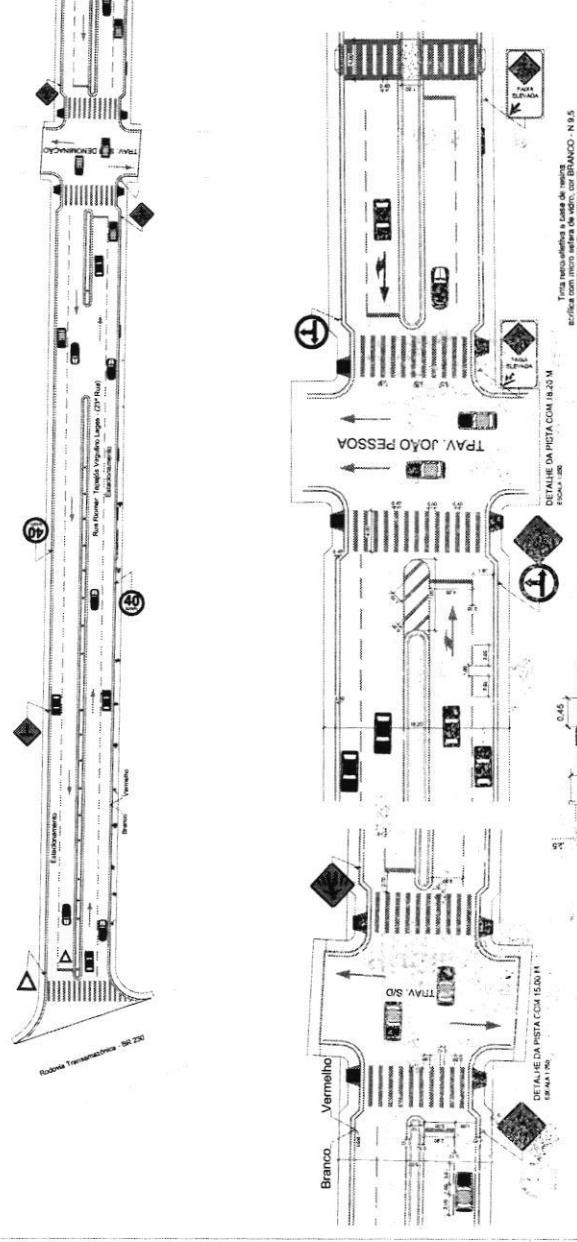

SINALIZAÇÃO VERTICAL (PLACAS)

REGULAMENTAÇÃO (Reflexiva)		NOME	QUANT.
SINAL	CÓDIGO		
PARE	R-1	Pareira Obrigatória	1
	R-2	Pareira Obrigatória	1
	R-25C	Sinal em frente ou à sequência	4
	R-25D	Sinal em frente ou à direita	4
	R-19	Velocidade Máxima Permitida	17
	R-19	Velocidade Máxima Permitida	2

ADVERTÊNCIA (Reflexiva)

A-32b	Passagem Elevada de Pedestre	3
	Intervenção km "T"	2
A-8	Passagem de Peixeira	19
A-32b	Passagem de Peixeira	19
A-14	Semáforo	2

RESERVANDO TODOS OS DIREITOS. É PROIBIDA A DUPLICAÇÃO, REPRODUÇÃO OU ALTERAÇÃO
DESTE PROJETO, NO TODO OU EM PARTE, SEM A PERMISSÃO EXPRESA DOS SEUS AUTORES.


República Federativa do Brasil
Estado do Pará
PREFEITURA MUNICIPAL DE ITAITUBA
Secretaria Municipal de Administração - SEMAD
Coordenadoria de Planejamento - COOPLAN
Diretoria Técnica

PROJETO DE SINALIZAÇÃO HORIZONTAL E VERTICAL

PROJETO DE SINALIZAÇÃO HORIZONTAL E VERTICAL	DATA	REF.	DATA	REF.
Projeto 01 MUNICÍPIO DE ITAITUBA	01/05/2016	04/06/2016	04/06/2016	04/06/2016

FOLHA FORAMADATO A4 (420 x 297 mm)


DETALHE DA PLACA DE SINALIZAÇÃO VERTICAL - A-32b ESCALA 1:50

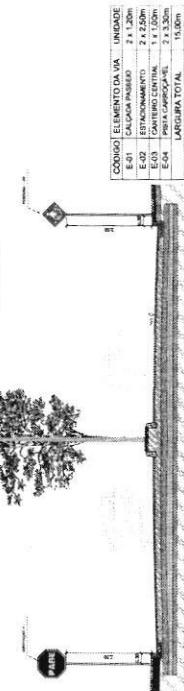

CÓDIGO ELEMENTO DA VIA
E-41 CALÇADO PISO/SOLO
E-42 ESTACIONAMENTO
E-43 CANTO CENTRAL
E-44 PRAIA CARREFOUR
LARGURA TOTAL 15,00m

UNIDADE
2,120m
2,250m
1,150m
2,530m
15,00m

DETALHE DA PLACA DE SINALIZAÇÃO VERTICAL - R1 ESCALA 1:50

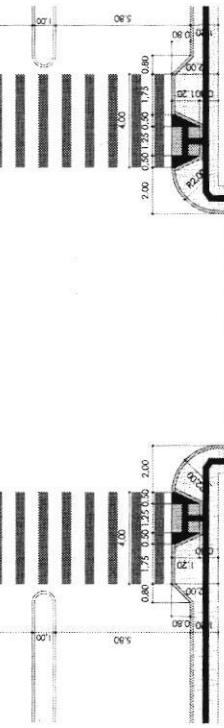

LARGURA TOTAL 15,00m

UNIDADE
2,120m
2,250m
1,150m
2,530m
15,00m

PROJETO DE SINALIZAÇÃO HORIZONTAL E VERTICAL

Projeto 01 MUNICÍPIO DE ITAITUBA	01/05/2016	04/06/2016	04/06/2016	04/06/2016
Projeto 01 MUNICÍPIO DE ITAITUBA	01/05/2016	04/06/2016	04/06/2016	04/06/2016

Endereço:
Rua Rionar Tapajós Virgílio Lages
Bom Remédio, Itaituba-PA


Proprietário:

Nome Técnico:

Lana Sabrina Simões Aguiar
Engenheira Civil
CREA - PA 1516042964
MUNICÍPIO DE ITAITUBA
Cap. da Maranha - 07
Área Total
Indicada
FOLHA FORAMADATO A4 (420 x 297 mm)

FOLHA FORAMADATO A4 (420 x 297 mm)

[02]

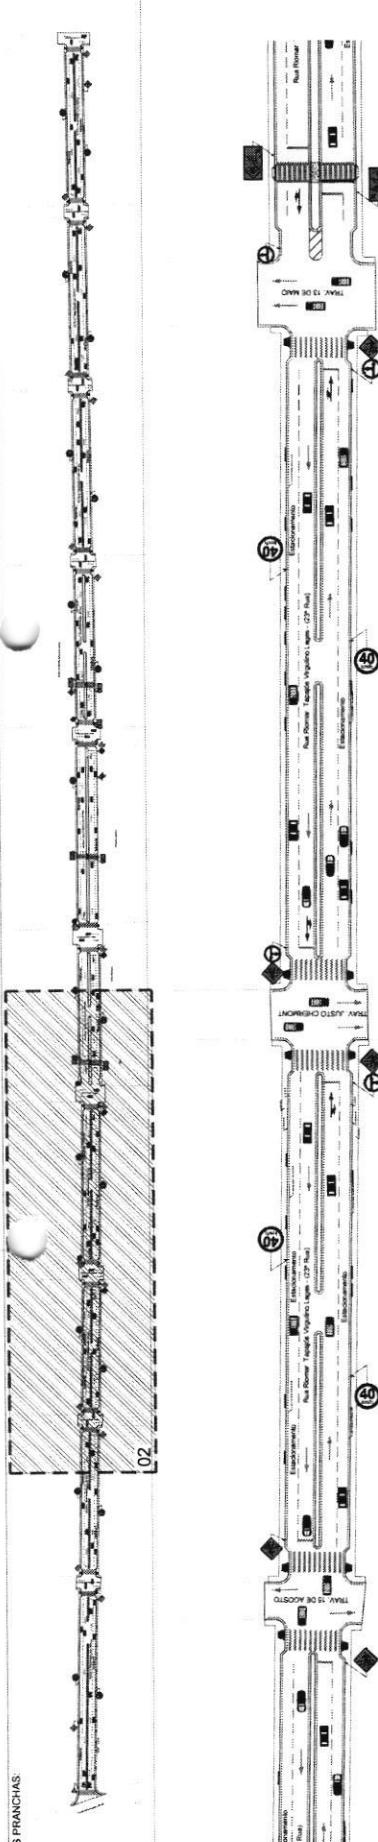

SINALIZAÇÃO VERTICAL (PLACAS)

REGULAMENTAÇÃO (Refletiva)		NOME	QUANT.
R-1	Placa Obrigatória		1
R-2	Placa Obrigatória		1
R-25C	Siga em bandeira ou flechante		4
R-25D	Siga em sentido à direita		4
R-19	Velocidade Máxima Permitida		17
R-19	Velocidade Máxima Permitida		2

ADVERTÊNCIA (Refletiva)

A-32b	Passagem Elevada de Pedestre		3
A-8	Interseção em T		2
A-32b	Passagem de Pedestre		19
A-14	Semáforo		2

RESERVADO TODOS OS DIREITOS. É PROIBIDA A DUPLICAÇÃO, REPRODUÇÃO OU ALTERAÇÃO DESTE PROJETO, NO TODO OU EM PARTE SEM A PERMISSÃO EXPRESSA DOS SEUS AUTORES.
PREFEITURA MUNICIPAL DE ITATUBA
Secretaria Municipal de Administração - SEMAD
Coordenadoria de Planejamento - COOPLAN
Diretoria Técnica







PROJETO DE SINALIZAÇÃO
HORIZONTAL E VERTICAL

Nome	De	05
MUNICÍPIO DE ITATUBA	05	05



(NP): 05.138.720/0001-77 | Data: 04/09/2011 | Série: 001

Lane Sabrina Simões Aguilar
Engenheira Civil
CRB-4 15160-2564 PA
MUNICÍPIO DE ITATUBA
Engenheira Civil
Escala: 1:500
Indicado CREA-PA 1516029964
Data: 05/12/2007
Assinatura: Lane Sabrina Simões Aguilar



VOLTA FORMADA A 07/05/2010 (500 mm)

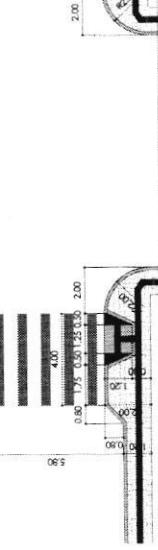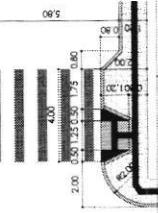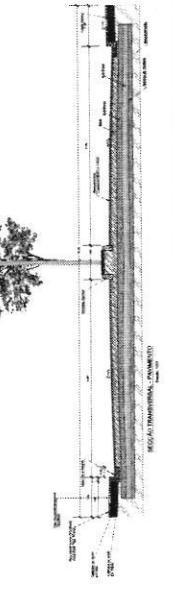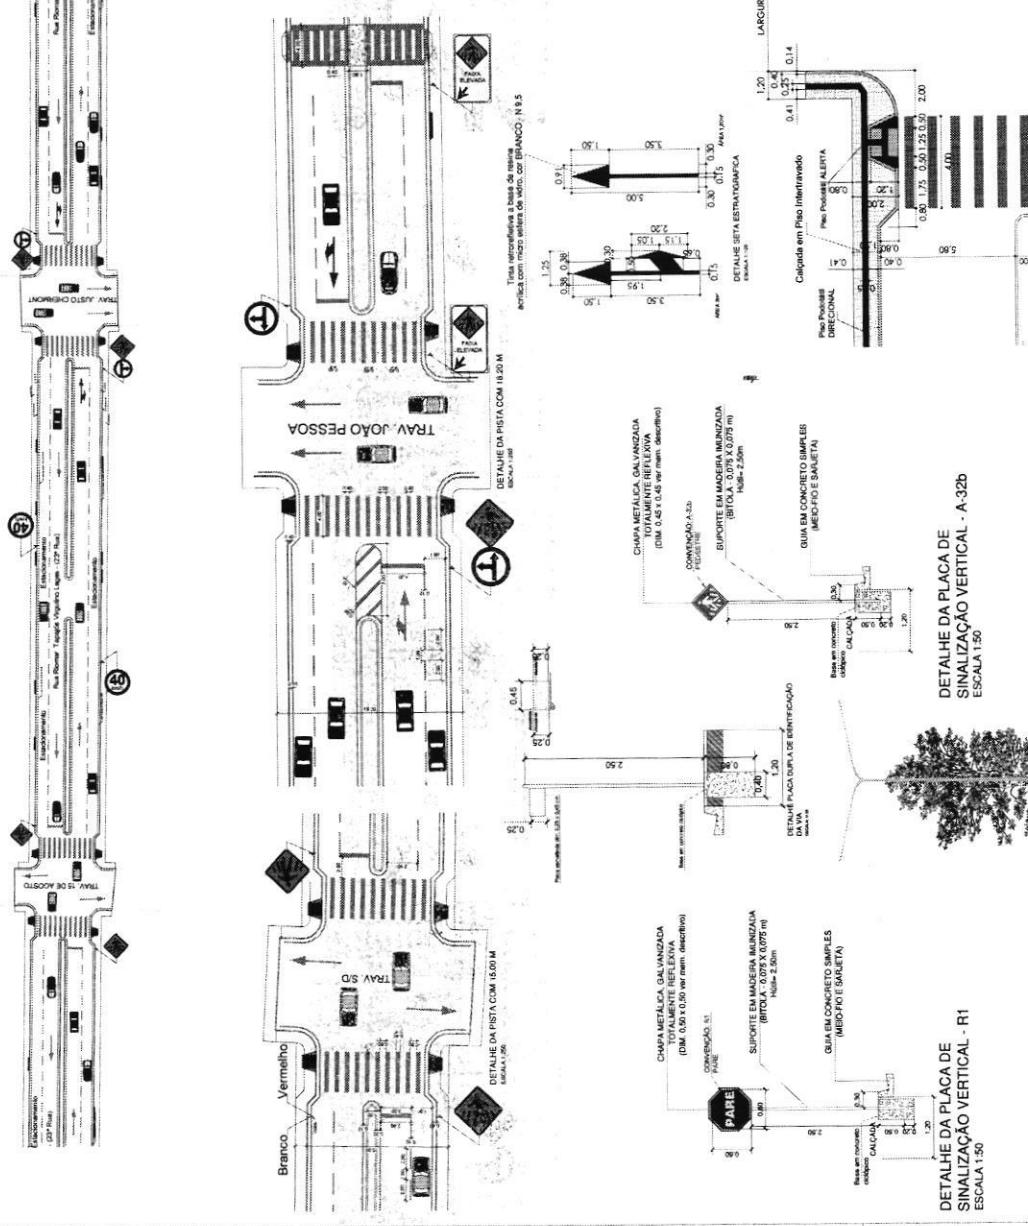


ARTICULAÇÃO DAS PRANCHAS

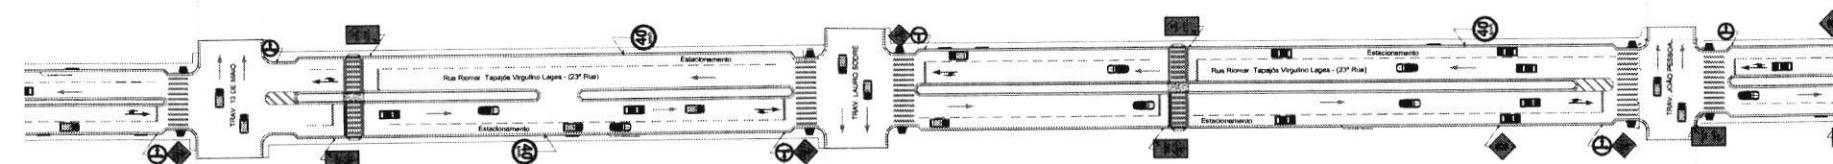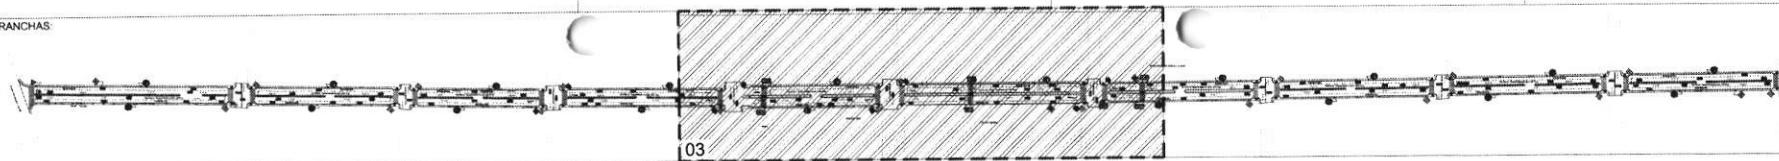

DEMOS

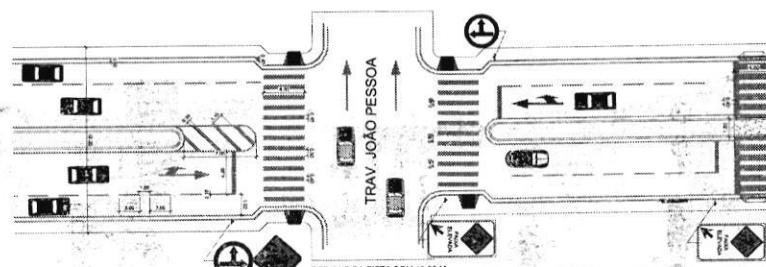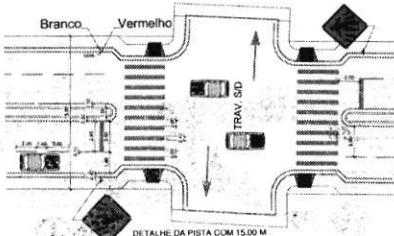

PRAÇA DO CIDADÃO

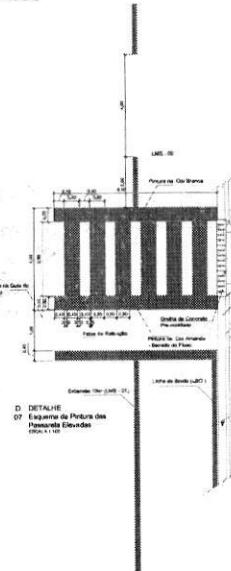

SINALIZAÇÃO VERTICAL (PLACAS)

REGULAMENTAÇÃO (Refletiva)		NOME	QUANT.
●	R-1	Parada Obrigatória	1
▽	R-2	Parada Obrigatória	1
⊕	R-25C	Siga em frente ou à esquerda	4
⊖	R-25D	Siga em frente ou à direita	4
40	R-19	Velocidade Máxima Permitida	17
20	R-19	Velocidade Máxima Permitida	2

ADVERTÊNCIA (Refletiva)

A-32b	Passagem Elevada de Pedestre	3
◆	A-8	Interseção em "T"
◆	A-32b	Passagem de Pedestre
◆	A-14	Semáforo


RESERVADOS TODOS OS DIREITOS. É PROIBIDA A DUPLICAÇÃO, REPRODUÇÃO OU ALTERAÇÃO DESTE PROJETO. NO TODO OU EM PARTE SEM A PERMISSÃO EXPRESSA DOS SEUS AUTORES




PROJETO DE SINALIZAÇÃO
HORIZONTAL E VERTICAL

Folha 03 De 05




Proprietário (a): MUNICÍPIO DE ITAITUBA	CNPJ: 05.138.730/0001-77	Data: Set/2018
Endereço: CORREDOR VIÁRIO ECOLÓGICO DE ITAITUBA	Estrada: 1.380,00m	Largura: 15,00m
Projeto: Lana Sabryna Simões Aguilar Engenharia Civil CREA 151604296-4 PA	Resp. Técnico: Lana Sabryna Simões Aguilar Engenharia Civil CREA 151604296-4 PA	Indicada: 20.700,00m²
Foto: Aprovado:	Foto: Lançamento:	Foto: Indicada:
MUNICÍPIO DE ITAITUBA CNPJ: 05.138.730/0001-77	Área Total: 20.700,00m²	

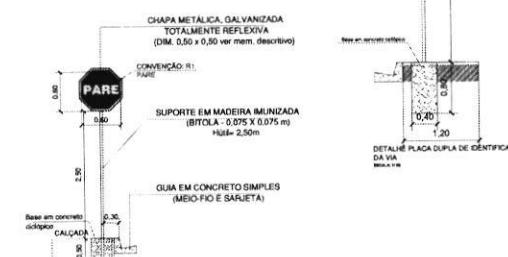


DETALHE DA PLACA DE
SINALIZAÇÃO VERTICAL - R1
ESCALA 1:50

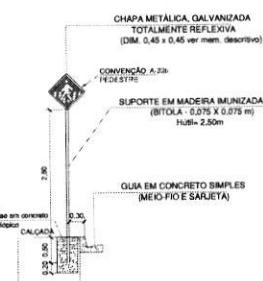


DETALHE DA PLACA DE
SIGNALIZAÇÃO VERTICAL - A-32b
ESCALA 1:50

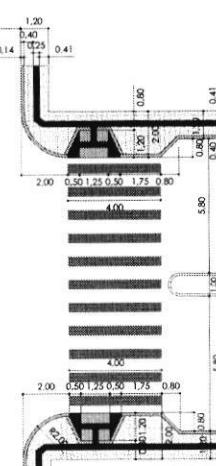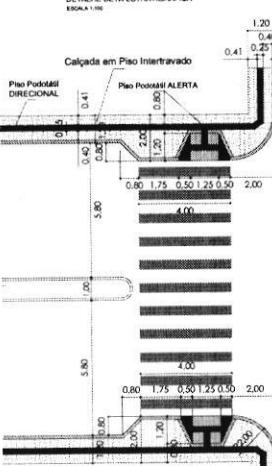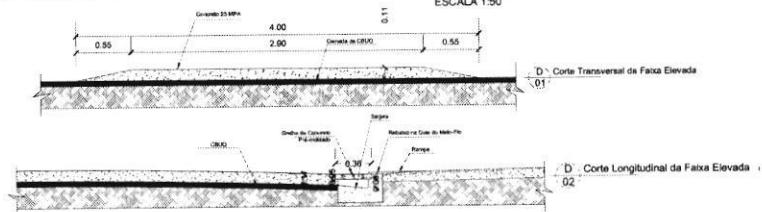

ARTICULAÇÃO DAS PRANCHAS:

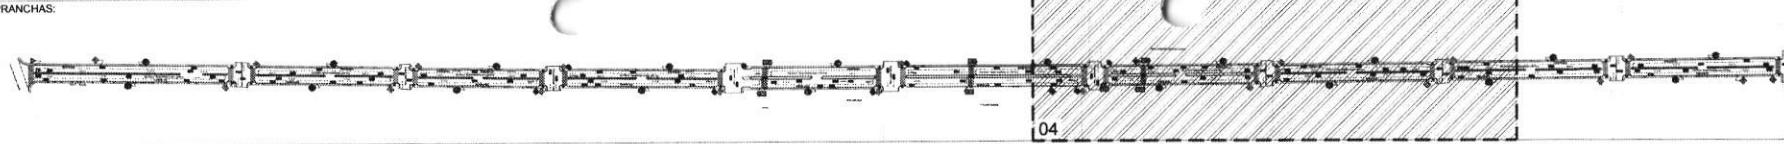


ESCOLA MUNICIPAL GONZAGA BARROS

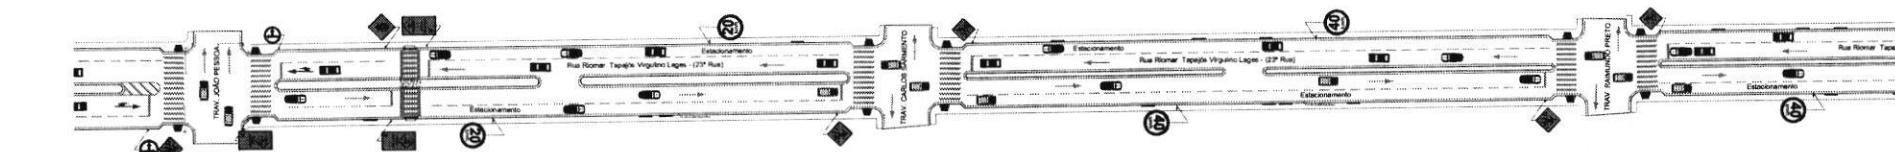


SINALIZAÇÃO VERTICAL (PLACAS)

REGULAMENTAÇÃO (Refletiva)	SINAL	CÓDIGO	NOME	QUANT.
PARE	R-1		Parada Obrigatória	1
	R-2		Parada Obrigatória	1
	R-25C		Siga em frente ou à esquerda	4
	R-25D		Siga em frente ou à direita	4
	R-19		Velocidade Máxima Permitida	17
	R-19		Velocidade Máxima Permitida	2

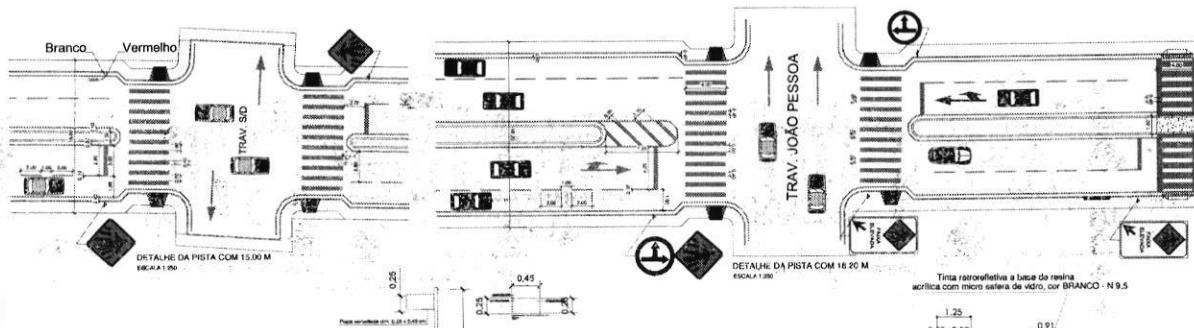


DETALHE DA PLACA DE SINALIZAÇÃO VERTICAL - R1
ESCALA 1:50

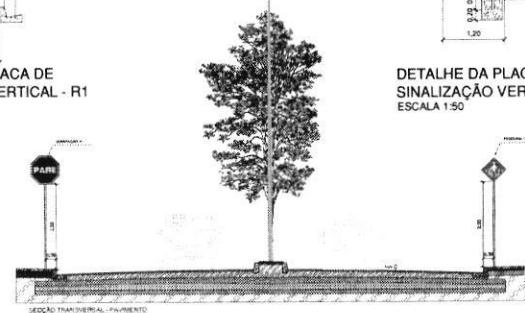

DETALHE DA PLACA DE SINALIZAÇÃO VERTICAL - A-32b
ESCALA 1:50


CÓDIGO	ELEMENTO DA VIA	UNIDADE
E-01	CALÇADA PASSO	2 x 1,20m
E-02	ESTACIONAMENTO	2 x 2,50m
E-03	CANTERIO CENTRAL	1 x 1,00m
E-04	PISTA CARRIAGE	2 x 3,30m
	LARGURA TOTAL	15,00m

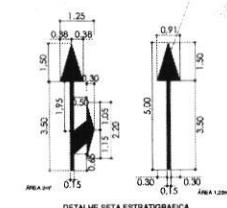


DETALHE SETA ESTRATIGRÁFICA
ESCALA 1:100




DETALHE PLACA DUPLA DE IDENTIFICAÇÃO DA VIA
ESCALA 1:50

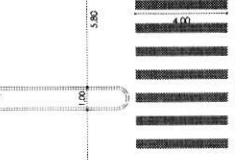

DETALHE PLACA DE SINALIZAÇÃO VERTICAL - A-32b
ESCALA 1:50

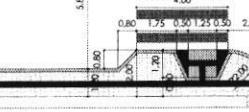

DETALHE PLACA DE SINALIZAÇÃO VERTICAL - A-32b
ESCALA 1:50

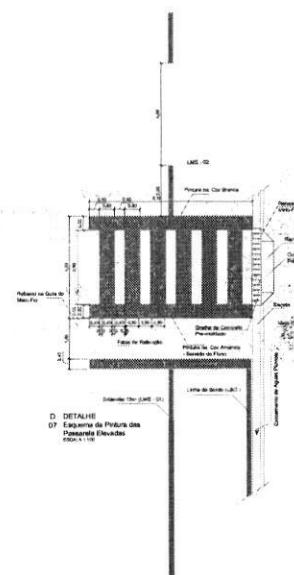

D DETALHE 07 Espessura da Placa das Passarelas Elevadas
Placa 1,50m

RESERVADOS TODOS OS DIREITOS. É PROIBIDA A DUPLICAÇÃO, REPRODUÇÃO OU ALTERAÇÃO
DESTE PROJETO, NO TODO OU EM PARTE SEM A PERMISSÃO EXPRESSA DOS SEUS AUTORES



República Federativa do Brasil
Estado do Pará
PREFEITURA MUNICIPAL DE ITAITUBA
Secretaria Municipal de Administração - SEMAD
Coordenadoria de Planejamento - COPLAN
Diretoria Técnica



PROJETO DE SINALIZAÇÃO HORIZONTAL E VERTICAL

Folha 04 De 05
Proprietário (e) MUNICÍPIO DE ITAITUBA CNPJ: 05.138.730/0001-77 Data: Set/2018

Obra: CORREDOR VIÁRIO ECOLÓGICO DE ITAITUBA Endereço: Rua Riomar Tapajós Virgulino Lages (23º RUA), Bom Remédio, Itaituba-PA

Extensão: 1.380,00m Largura: 15,00m

Projeto: Laná Sabryna Simões Aguiar Engenharia Civil CREA 1516042964 PA



Resp. Técnico: Laná Sabryna Simões Aguiar Engenharia Civil CREA 1516042964 PA

Município: MUNICÍPIO DE ITAITUBA CNPJ: 05.138.730/0001-77

Escala: Indicada Área Total 20.700,00m²


FOLHA FÔRATO A1 (841,00 x 594,00 mm)

ARTICULAÇÃO DAS PRANCHAS:

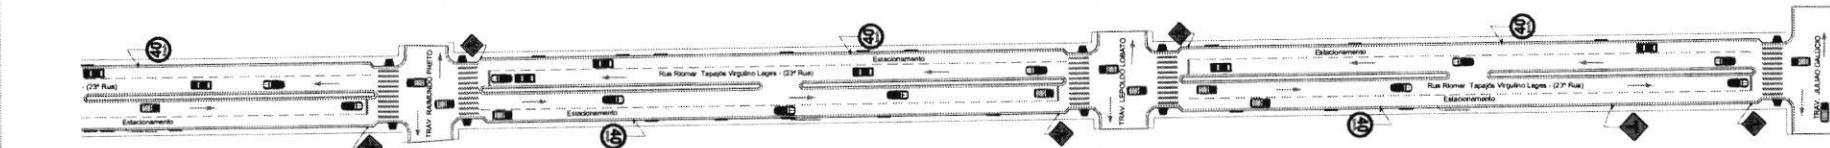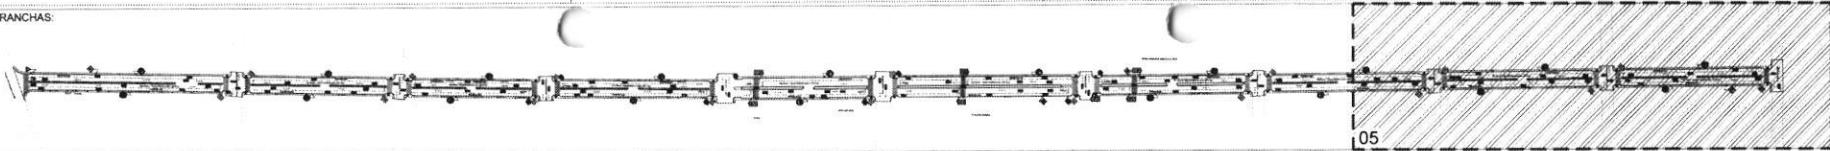

SINALIZAÇÃO VERTICAL (PLACAS)

REGULAMENTAÇÃO (Refletiva)			
SINAL	CÓDIGO	NOME	QUANT.
PARE	R-1	Parada Obrigatória	1
▼	R-2	Parada Obrigatória	1
⊕	R-25C	Siga em frente ou à esquerda	4
⊖	R-25D	Siga em frente ou à direita	4
40	R-19	Velocidade Máxima Permitida	17
20	R-19	Velocidade Máxima Permitida	2

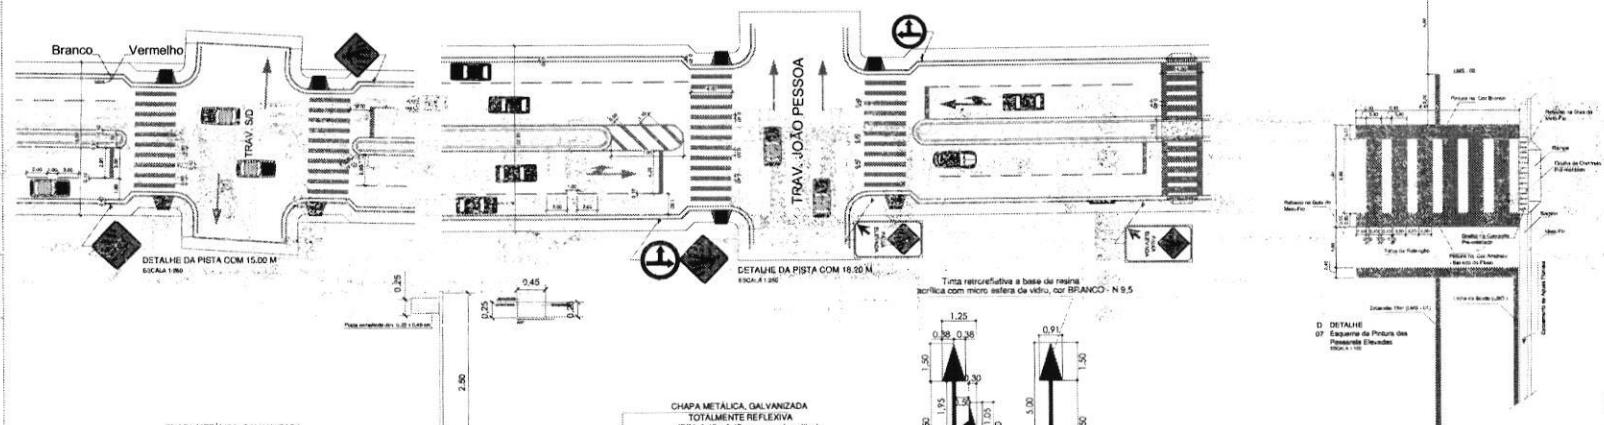


ADVERTÊNCIA (Refletiva)


A-32b	Passagem Elevada de Pedestre	3
A-8	Interseção em "T"	2
A-32b	Passagem de Pedestre	19
A-14	Semáforo	2

RESERVADOS TODOS OS DIREITOS. É PROIBIDA A DUPLICAÇÃO, REPRODUÇÃO OU ALTERAÇÃO DESTE PROJETO, NO TODO OU EM PARTE SEM A PERMISSÃO EXPRESSA DOS SEUS AUTORES





	República Federativa do Brasil Estado do Pará PREFEITURA MUNICIPAL DE ITAITUBA Secretaria Municipal de Administração - SEMAD Coordenadoria de Planejamento - COOPLAN Diretoria Técnica
Avenida Maranhão (13ª Rua), Nº447, Bela vista - Itaituba - PA	
PROJETO DE SINALIZAÇÃO HORIZONTAL E VERTICAL	
Proprietário (a) MUNICÍPIO DE ITAITUBA	CNPJ: 05.136.730/0001-77 Data: Set/2018
Obra: CORREDOR VIÁRIO ECOLÓGICO DE ITAITUBA	Endereço: Rua Riomer Tapajós Virgulino Lages (23ª RUA), Bom Remédio, Itaituba-PA
Extensão: 1.380,00m	Largura: 15,00m
Projeto: 	Resp. Técnico: Lana Sabryna Simões Aguiar Engenheira Civil CREA 151604296-4 PA
Apresentação: Anexo 4	MUNICÍPIO DE ITAITUBA CNPJ: 05.136.730/0001-77
Escala: Indicada	Área Total: 20.700,00m²

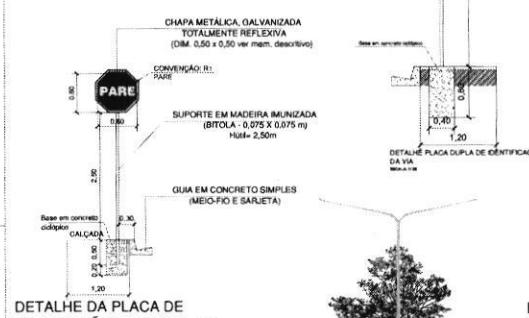


DETALHE DA PLACA DE SINALIZAÇÃO VERTICAL - R-1
ESCALA 1:50

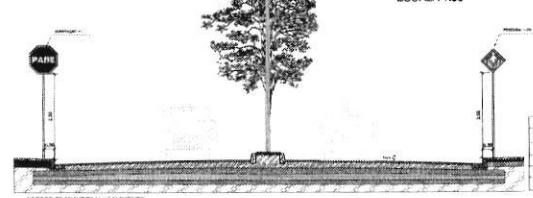


CÓDIGO	ELEMENTO DA VIA	UNIDADE
E-01	PISTA CARROAVEL	2 x 3,00m
E-02	ESTACIONAMENTO	1 x 2,50m
E-03	CANTERIA CENTRAL	1 x 1,00m
E-04	PISTA CARROAVEL	2 x 3,30m
LARGURA TOTAL		15,00m

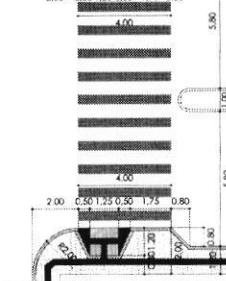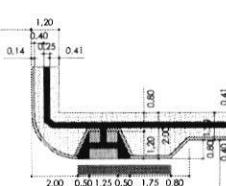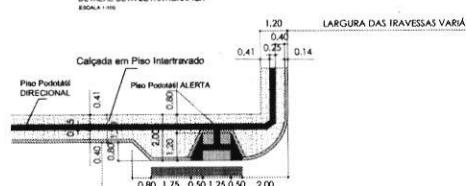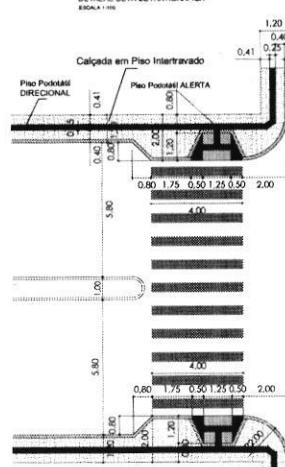

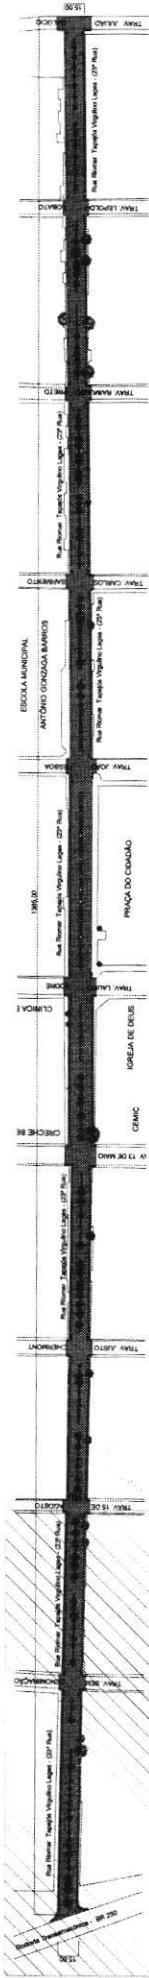


Panta Baixa Geral Escala: 1/20000

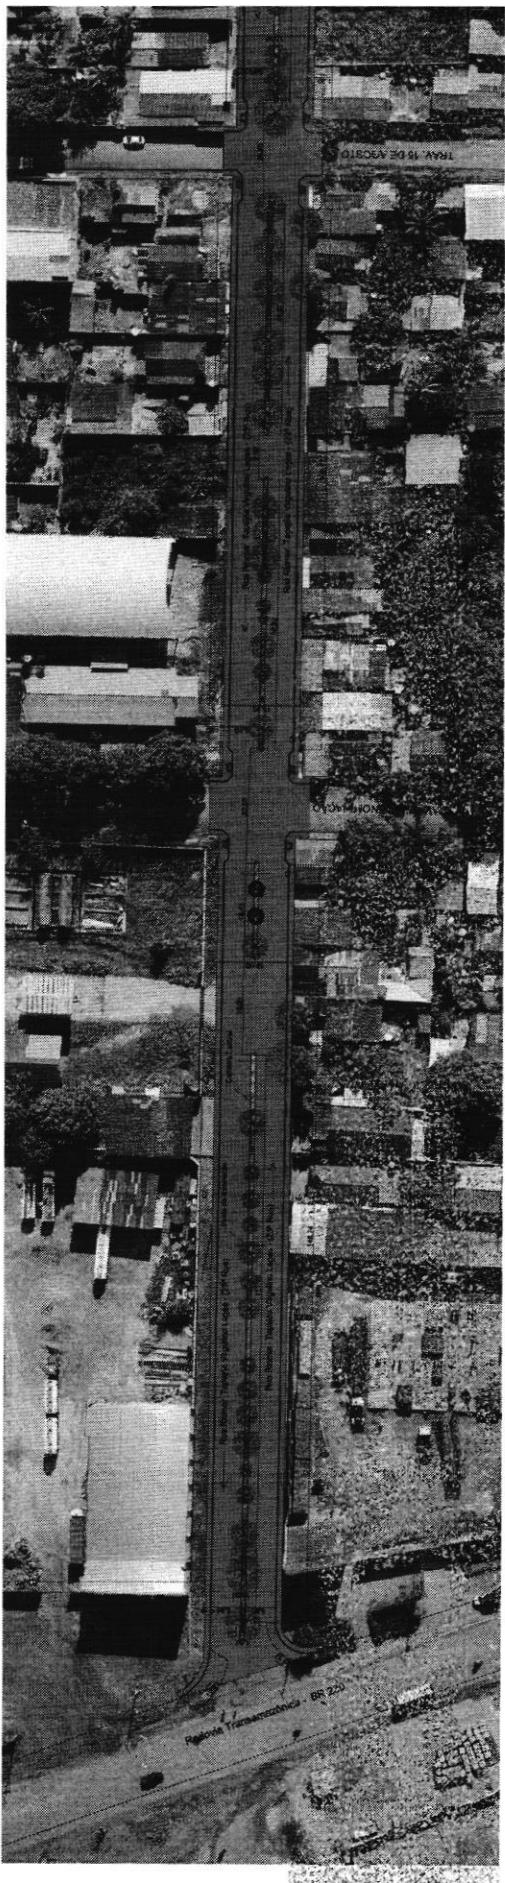


Panta Baixa - EXECUTIVA

RESERVADOS TODOS OS DIREITOS. É PROIBIDA A DUPLICAÇÃO, REPRODUÇÃO OU ALTERAÇÃO DESTE PROJETO, NO TODO OU EM PARTE SEM A PERMISSÃO EXPRESSA DOS SEUS AUTORES

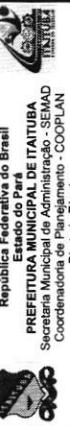


Projeto Executivo	01	08
PROJETO DE MUNICÍPIO DE ITAITUBA	CRP: 04.131.700/001-77	
DATA: 08/06/2016		

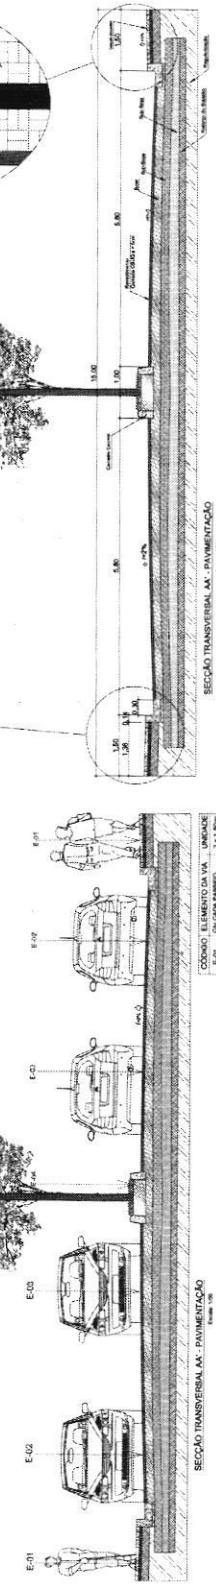

ITEM	ESPECIFICAÇÃO	VALOR
E-02	ESCALONAMENTO	2 x 2,50m
E-03	CANTEIRO CENTRAL	1 x 1,00m
E-04	PISTA CARRIÃOVEL	2 x 3,30m
LARGURA TOTAL		14,80m

MUNICIPIO DE ITAITUBA
CNPJ: 08.194.730.0001-11

ECNA NAEORNATO A 1/041 CC > 104.00

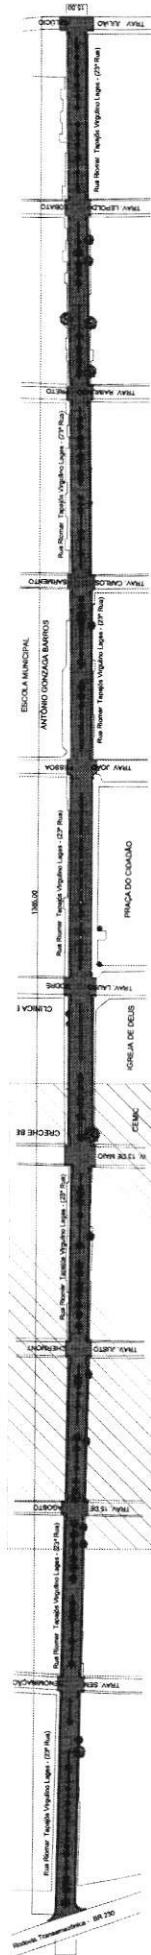


Panta Baixa Geral



Panta Baixa - EXECUTIVA

DESTE PROJETO, NO TODO OU EM PARTE SEM A PERMISSÃO EXPRESSA DOS SEUS AUTORES

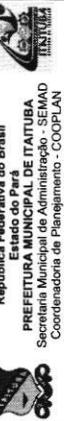

República Federativa do Brasil
Estado do Pará
EFEITURA MUNICIPAL DE ITAITUBA
Prefeitura Municipal de Administração - SEMAD
Coordenadoria de Planejamento - COOPLAN

Projeto Executivo

Folha	02	De	08
-------	----	----	----

DATA
CNPJ:

Obs:
**CORREDOR VIÁRIO ECOLÓGICO DE
ITATUBA**


Rua Riomar Teixeira Virgulino Lares
Belo Horizonte - MG



INICÍAL: 04/11/2018
FINAL: 05/11/2007-77
346/2018

Nome:	Lina Sabryna Simeone Aguiar
CPF:	049.100.000-01
RG:	123456789
Endereço:	Rua das Flores, 123 - Itaituba - PA
CEP:	68300-000
Logradouro:	(23º RUA), Bonfim, Itaituba - PA
Numero:	15,00m
Total:	R\$ 1.380,00m
Data:	
10/01/2024	
Assinatura:	
	
Foto:	
	

MUNICIPIO DE ITAITUBA
CNPJ: 05.182.730/0001-77

Area (ha) 20.700,00m²

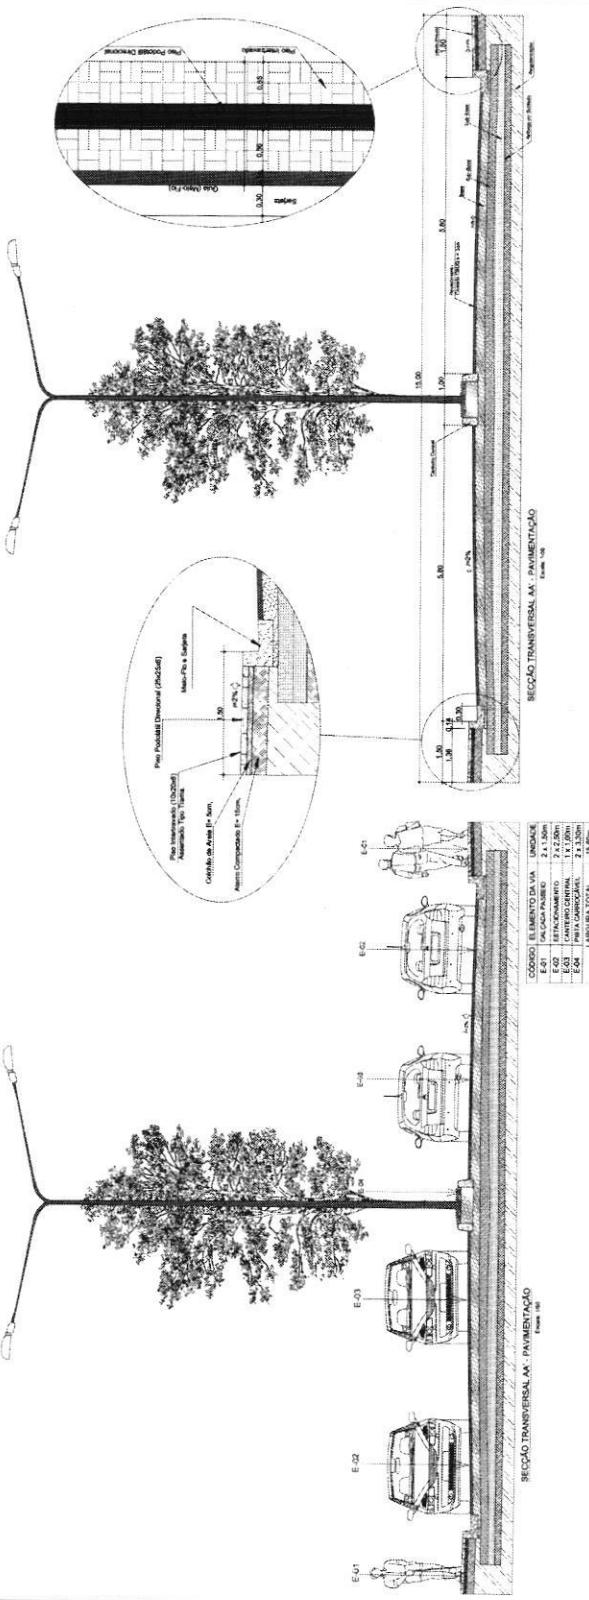

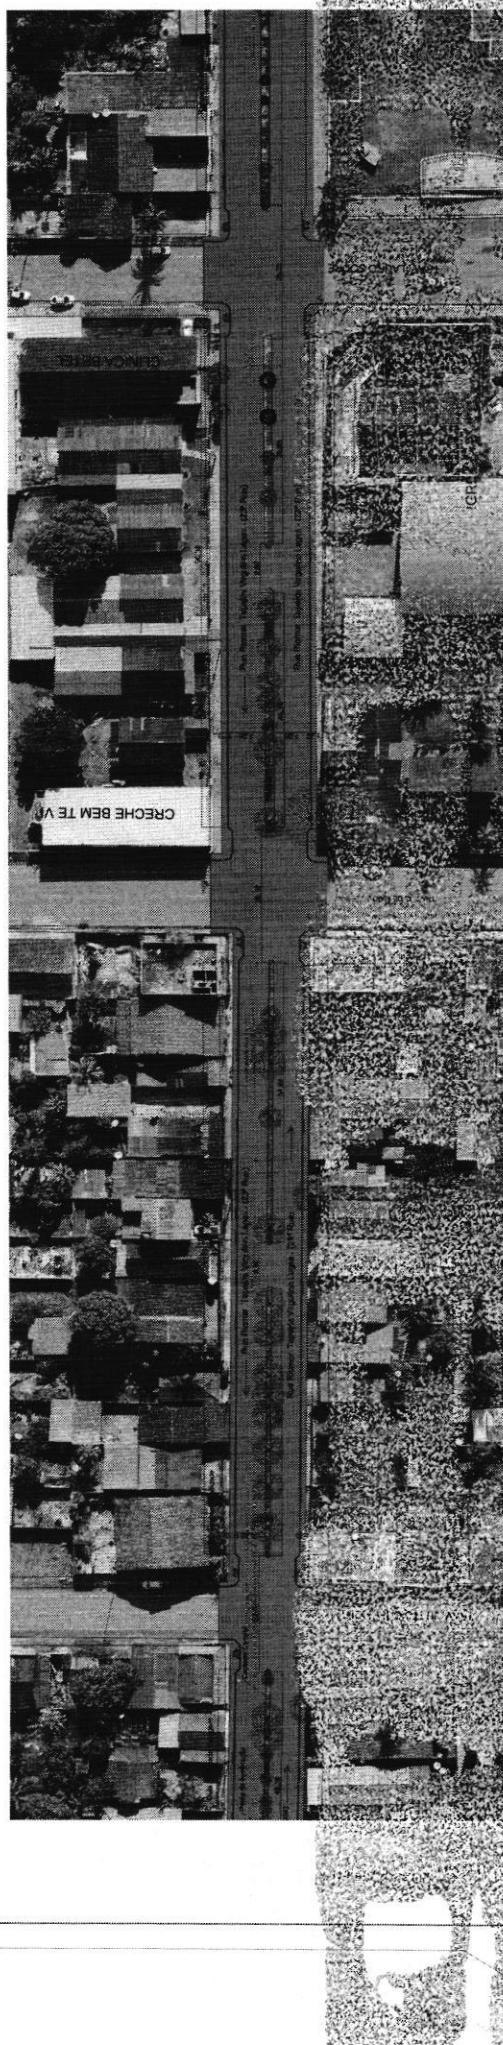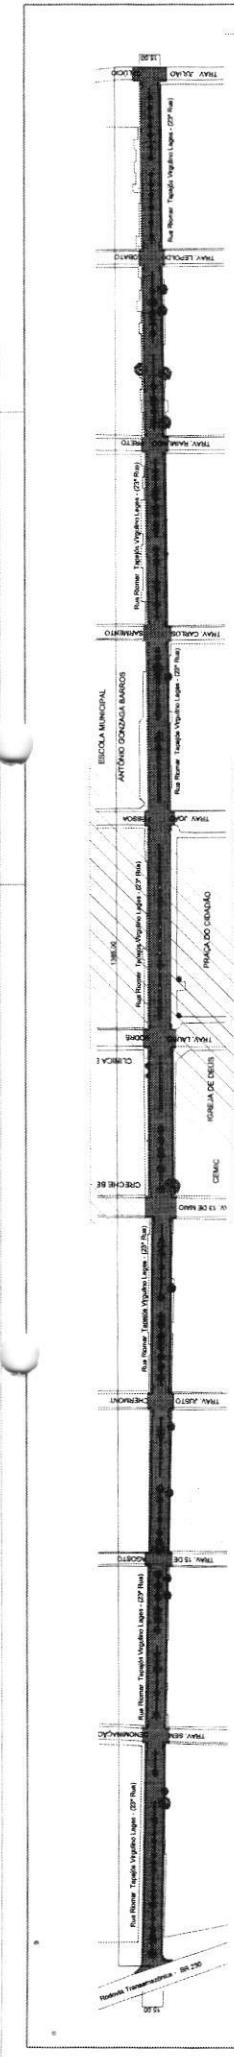

Panta Baixa Geral [v. 17000]

Panta Baixa - EXECUTIVA

República Federativa do Brasil


ESTADO DO PARÁ
MUNICÍPIO DE ITAITUBA
Prefeitura Municipal de Administração - SEMAD
Secretaria de Planejamento - COOPLAN
Diretoria Técnica

卷之三

卷之三

De 08

8

• 100

Sat/2018

卷之三

11

Lanes

16

Digitized by srujanika@gmail.com

10-10-2012

2

quar

254

1

10


卷之三


10

20


D,00m²

x 594.00 mm)

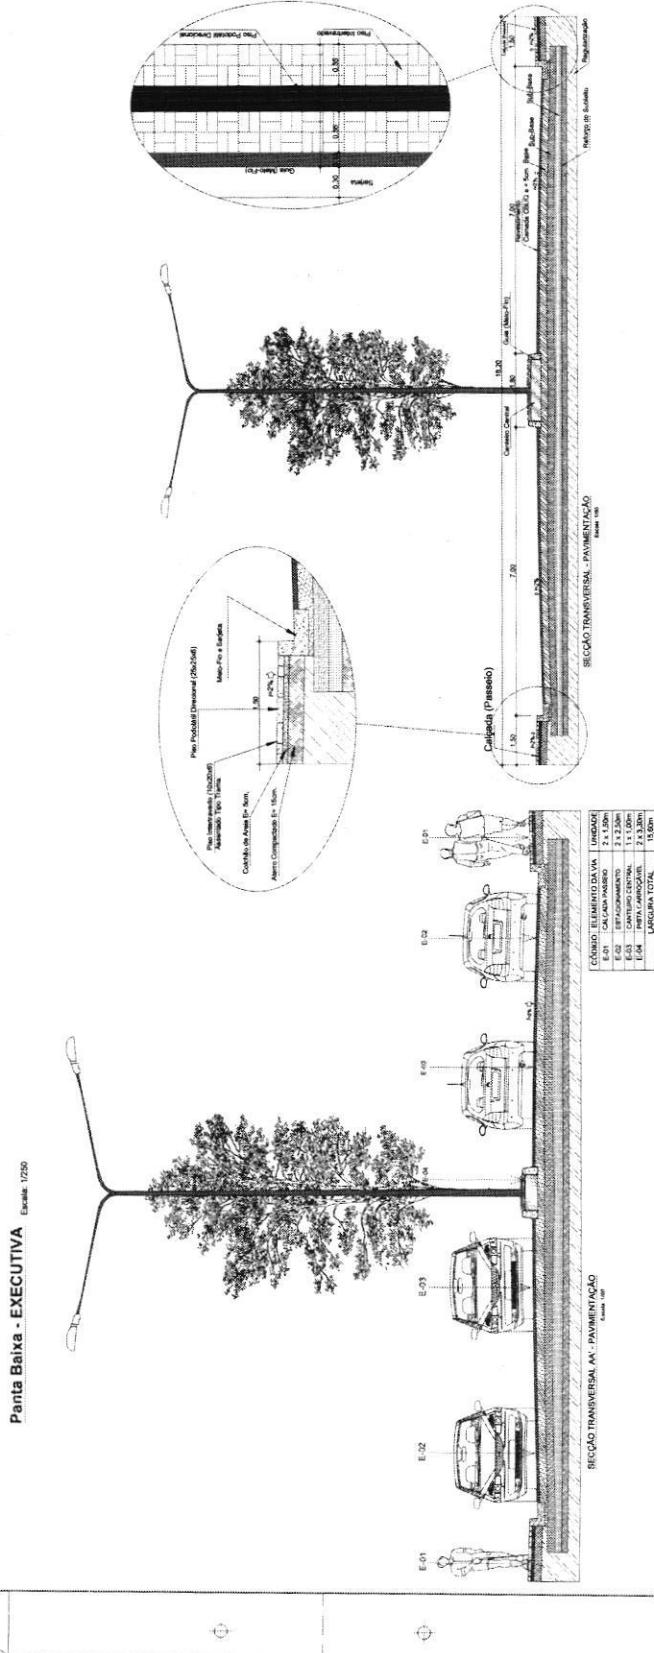

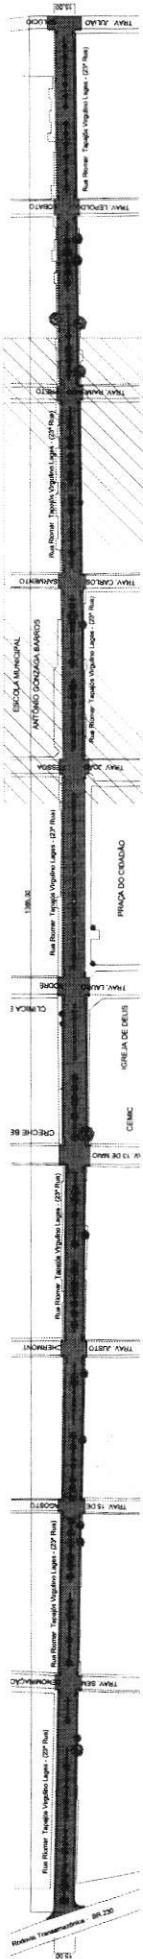

Panta Baixa Geral Escala: 1/2000

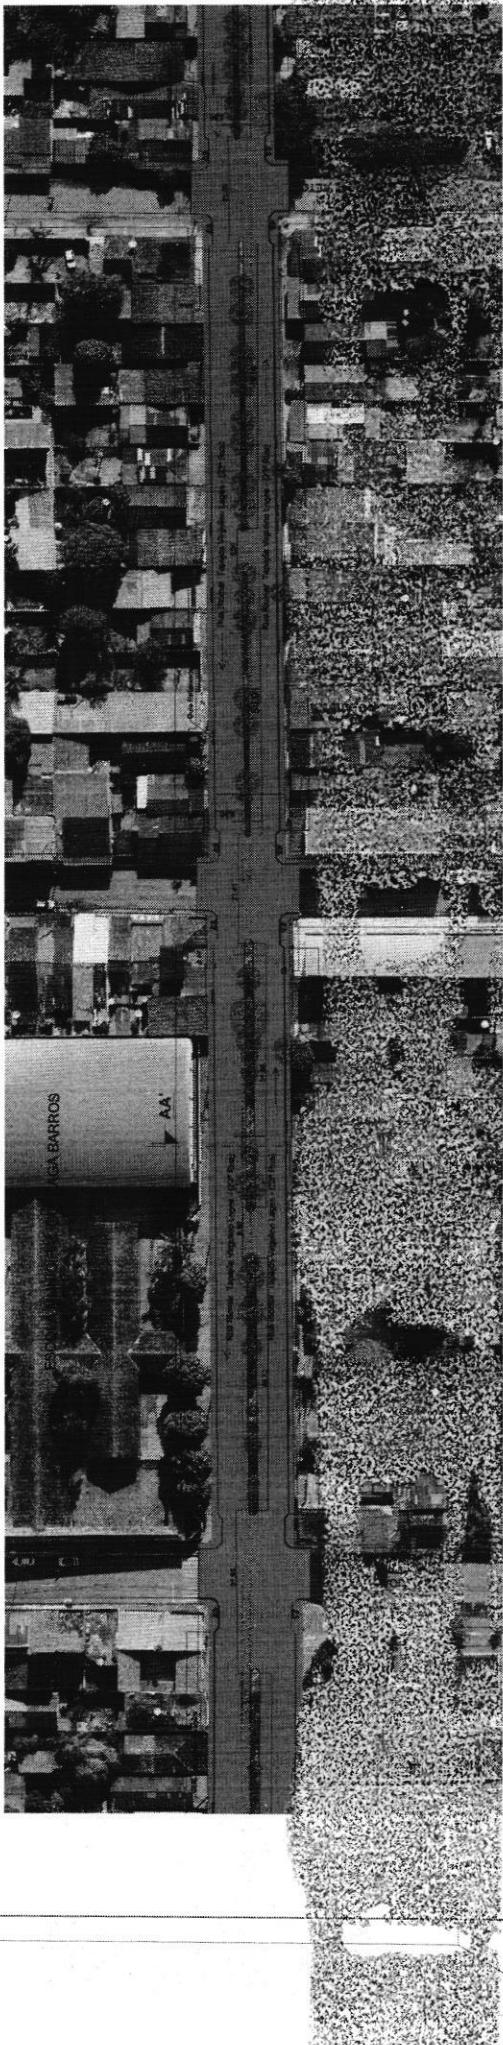


Escala: 1/250

RESERVADOS TODOS OS DIREITOS. É PROIBIDA A DUPLICAÇÃO, REPRODUÇÃO OU ALTERAÇÃO
DESTE PROJETO, NO TODO OU EM PARTE SEM A PERMISSÃO EXPRESSA DOS SEUS AUTORES



Sa de Planejamento - COOPLAN
Diretoria Técnica

Projeto Executivo	04	08
Proprietário (a)	MUNICÍPIO DE ITATIBA	
CNPJ:	06.138.720/0001-77	
Data:	04/02/2018	

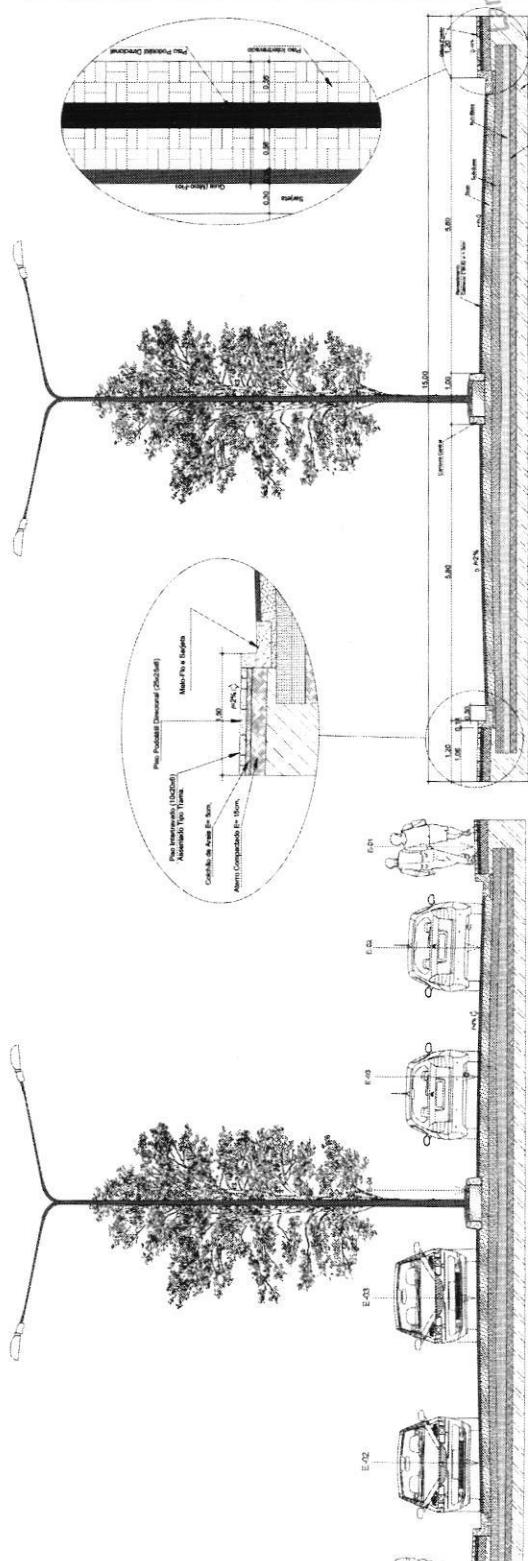


SEÇÃO TRANSVERSAL AA' - PAVIMENTAÇÃO

CÓDIGO	ELEMENTO DA VIA	UNIDADE
E-01	CAIXA PASSO	2 x 2,00m
E-02	REFORCAMENTO	2 x 2,50m
E-03	CANTO CENTRAL	1 x 1,00m
E-04	BESTA CARREGADOR	2 x 2,50m
	LARGURA TOTAL	15,90m

SEÇÃO TRANSVERSAL A-A' PAVIMENTAÇÃO


MUNICÍPIO DE ITAITUBA
CNPJ: 05.138.730/0001-77

FOLHA FORMATO A1 (841,00 x 594,00 mm)






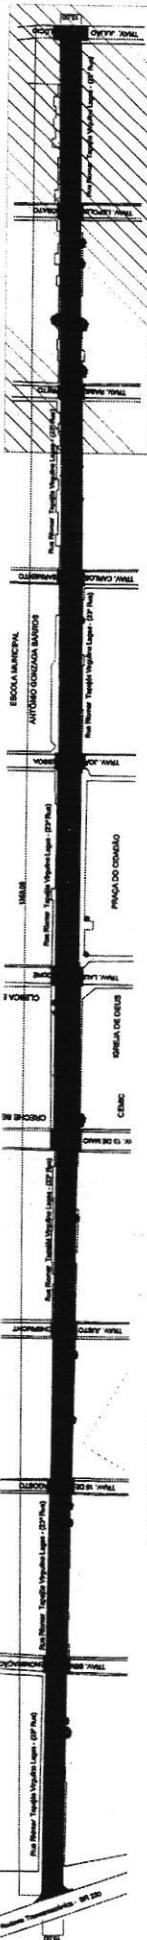


Planta Baixa - EXECUTIVA


Escala: 1:200

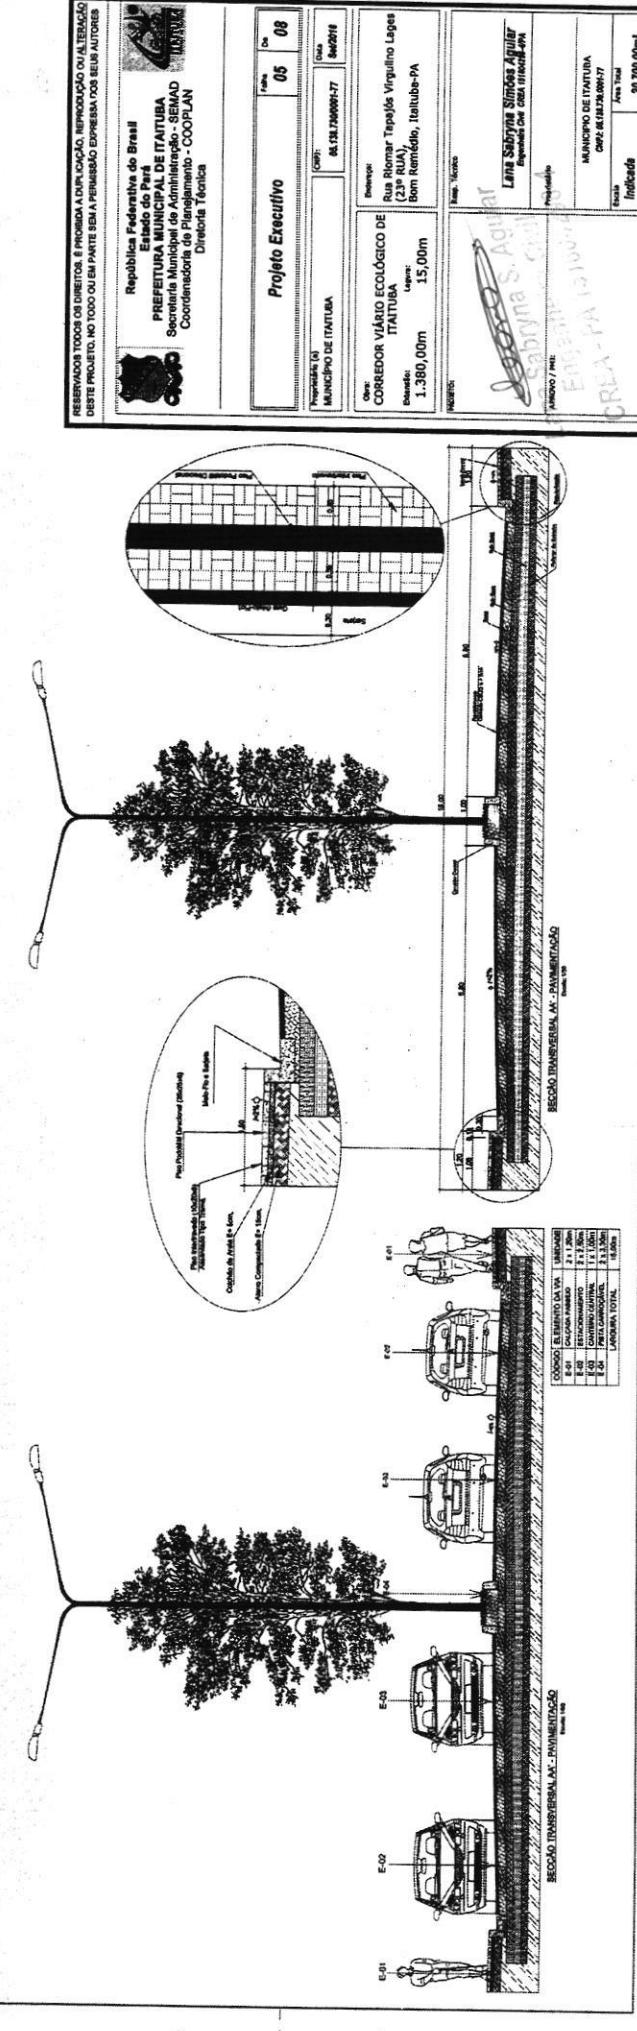

Início

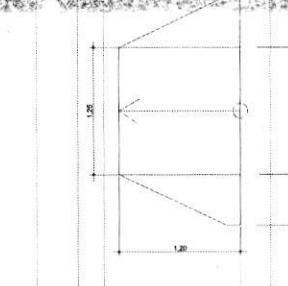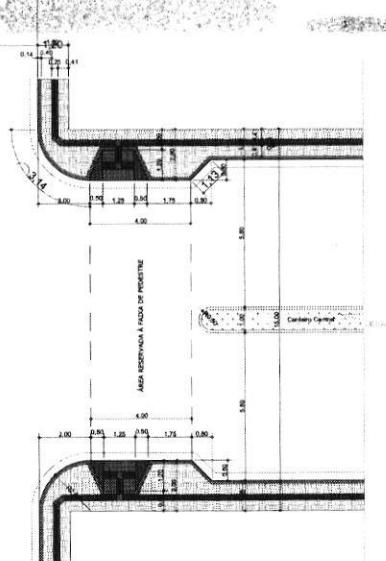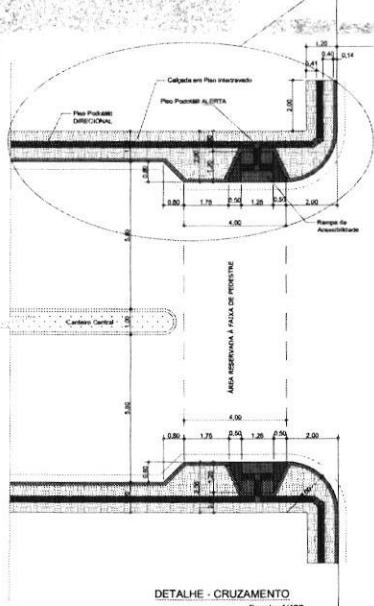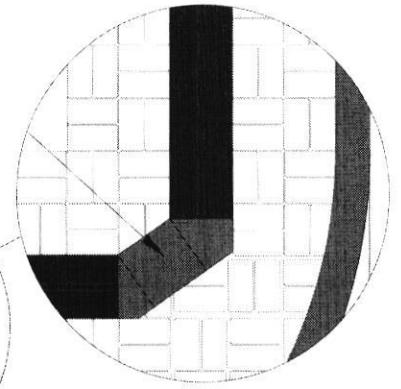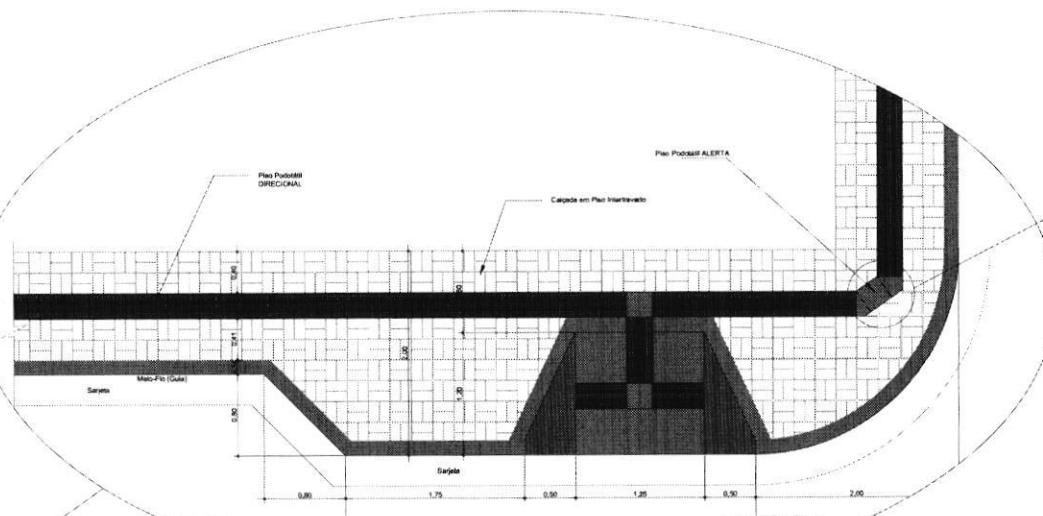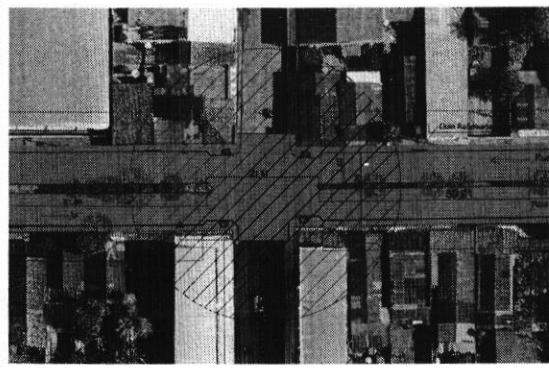




PLANTA - Rampa

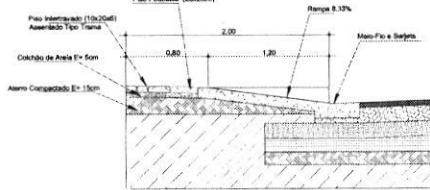

CORTE - Rampa

RESERVADOS TODOS OS DIREITOS. É PROIBIDA A DUPLICAÇÃO, REPRODUÇÃO OU ALTERAÇÃO
DESTE PROJETO, NO TODO OU EM PARTE SEM A PERMISSÃO EXPRESSA DOS SEUS AUTORES.

	República Federativa do Brasil Estado do Pará PREFEITURA MUNICIPAL DE ITAITUBA Secretaria Municipal de Administração - SEMAD Coordenadoria de Planejamento - COPLAN Diretoria Técnica																											
Avenida Maranhão (13ª Rua), N°447, Bela vista - Itaituba - PA																												
Projeto Executivo Pasta 06 De 08 <table border="1"> <tr> <td>Proprietário (s) MUNICÍPIO DE ITAITUBA</td> <td>CNPJ: 05.138.730/0001-77</td> <td>Data: Set/2018</td> </tr> <tr> <td>Obra: CORREDOR VIÁRIO ECOLÓGICO DE ITAITUBA</td> <td>Especie: Rua Riomer Tapajós Virgulino Lages (23º RUA), Bom Remédio, Itaituba-PA</td> </tr> <tr> <td>Extensão: 1.380,00m</td> <td>Largura: 15,00m</td> </tr> <tr> <td colspan="2">PROJETO:</td> </tr> <tr> <td colspan="2"><i>Lana Sabryna S. Aguiar</i></td> </tr> <tr> <td colspan="2">Lana Sabryna Simões Aguiar Engenheira Civil CREA 15104296-4PA</td> </tr> <tr> <td colspan="2">APROVADO:</td> </tr> <tr> <td colspan="2"><i>Lana Sabryna S. Aguiar</i></td> </tr> <tr> <td colspan="2">Proprietário</td> </tr> <tr> <td colspan="2">MUNICÍPIO DE ITAITUBA</td> </tr> <tr> <td colspan="2">CNPJ: 05.138.730/0001-77</td> </tr> <tr> <td colspan="2">Escala: Indicada</td> </tr> <tr> <td colspan="2">Área Total 20.700,00m²</td> </tr> </table>		Proprietário (s) MUNICÍPIO DE ITAITUBA	CNPJ: 05.138.730/0001-77	Data: Set/2018	Obra: CORREDOR VIÁRIO ECOLÓGICO DE ITAITUBA	Especie: Rua Riomer Tapajós Virgulino Lages (23º RUA), Bom Remédio, Itaituba-PA	Extensão: 1.380,00m	Largura: 15,00m	PROJETO:		<i>Lana Sabryna S. Aguiar</i>		Lana Sabryna Simões Aguiar Engenheira Civil CREA 15104296-4PA		APROVADO:		<i>Lana Sabryna S. Aguiar</i>		Proprietário		MUNICÍPIO DE ITAITUBA		CNPJ: 05.138.730/0001-77		Escala: Indicada		Área Total 20.700,00m²	
Proprietário (s) MUNICÍPIO DE ITAITUBA	CNPJ: 05.138.730/0001-77	Data: Set/2018																										
Obra: CORREDOR VIÁRIO ECOLÓGICO DE ITAITUBA	Especie: Rua Riomer Tapajós Virgulino Lages (23º RUA), Bom Remédio, Itaituba-PA																											
Extensão: 1.380,00m	Largura: 15,00m																											
PROJETO:																												
<i>Lana Sabryna S. Aguiar</i>																												
Lana Sabryna Simões Aguiar Engenheira Civil CREA 15104296-4PA																												
APROVADO:																												
<i>Lana Sabryna S. Aguiar</i>																												
Proprietário																												
MUNICÍPIO DE ITAITUBA																												
CNPJ: 05.138.730/0001-77																												
Escala: Indicada																												
Área Total 20.700,00m²																												

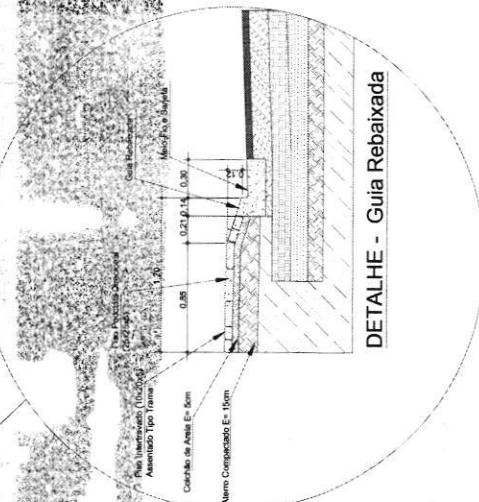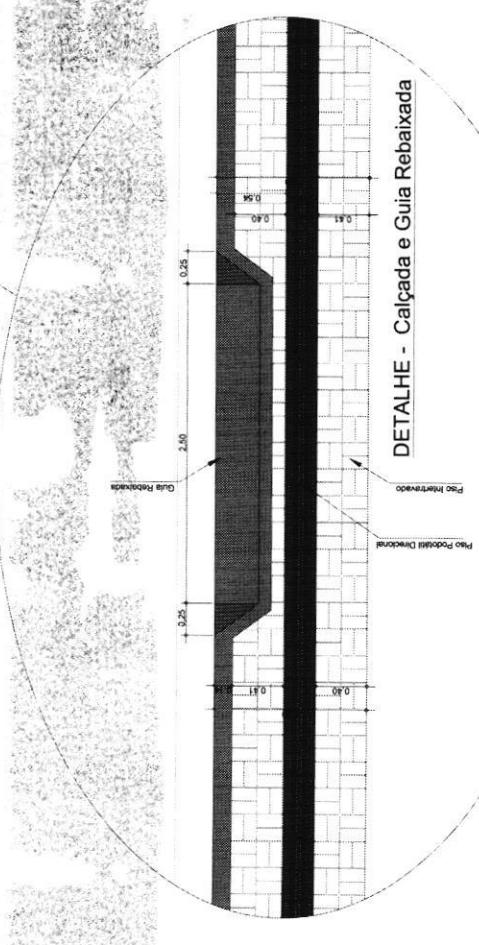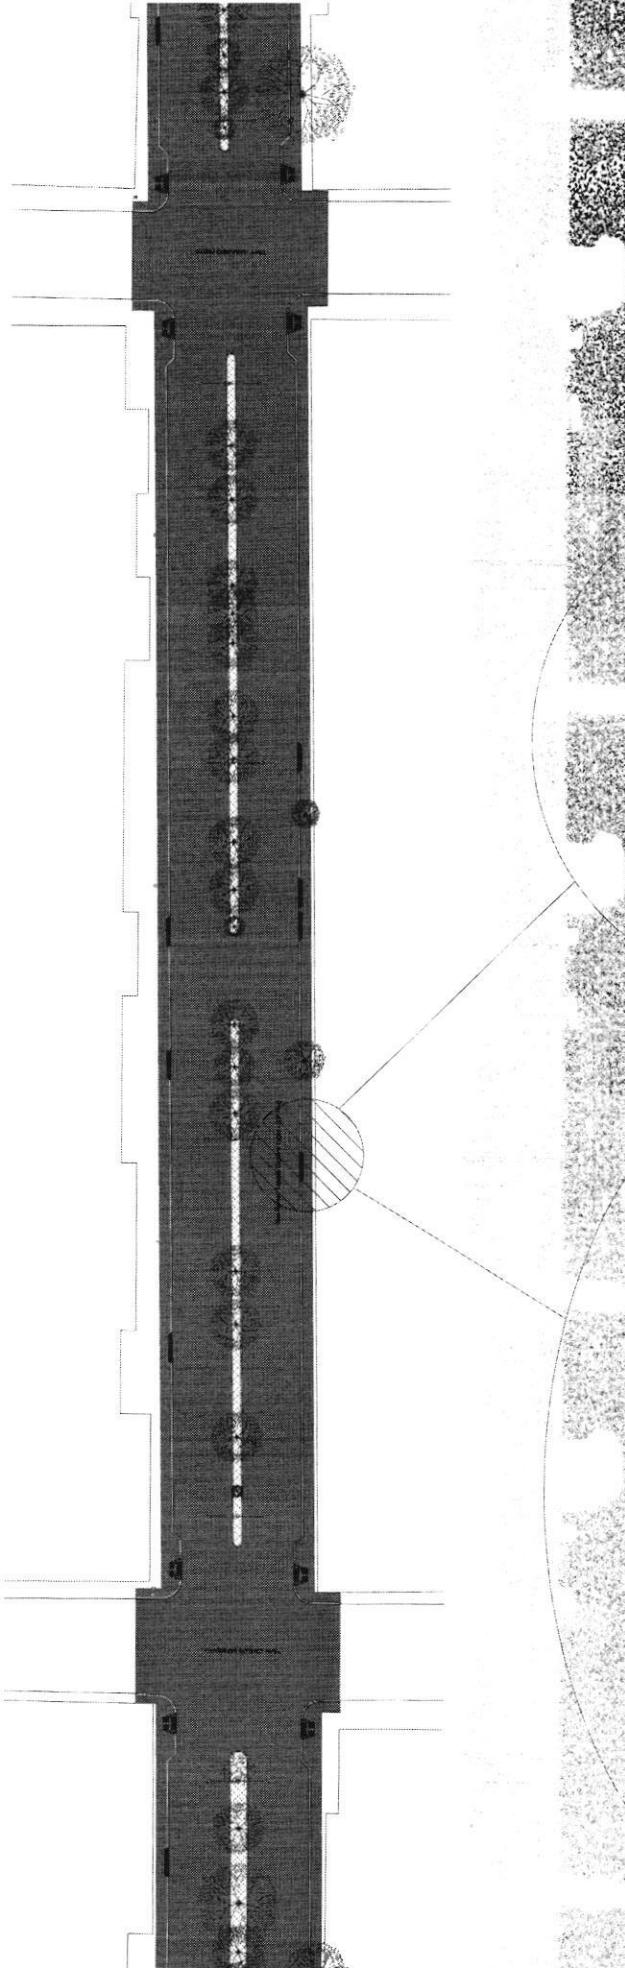

RESERVAMOS TODOS OS DIREITOS. É PROIBIDA A DUPLICAÇÃO, REPRODUÇÃO OU ALIENAÇÃO
DESTE PROJETO. NO TODO OU EM PARTE SEM A PERMISSÃO EXPRÉSSA DOS SEUS AUTORES.

República Federativa do Brasil
Estado do Pará
PREFEITURA MUNICIPAL DE ITAITUBA
Secretaria Municipal de Administração - SEMAD
Coordenadoria de Planejamento - COOPLAN
Diretoria Técnica

Projeto Executivo
Fase 08
07


Proprietário
MUNICIPIO DE ITAITUBA
CNPJ: 06.198.299/0001-77
Setor 2014

Endereço:
CORREDOR VIÁRIO ECOLÓGICO DE
ITAITUBA
Logradouro:
Rua Raimar Tapajós Virgílio Lages
(23º RUA)
Bom Remédio, Itaituba-PA
Extensão:
1.380,00m
Largura:
15,00m
Projeto:

Projeto:
Lana Sabrina Simões Aguiar
Assinatura:
Data: 15/06/2014
ANOVO / PM
ANNOVO / PM
GREA - PA
Projeto:


MUNICIPIO DE ITAITUBA
CNPJ: 06.198.299/0001-77
Projeto:

Escala:
Avro Total
Indicado:
20.700,00m²

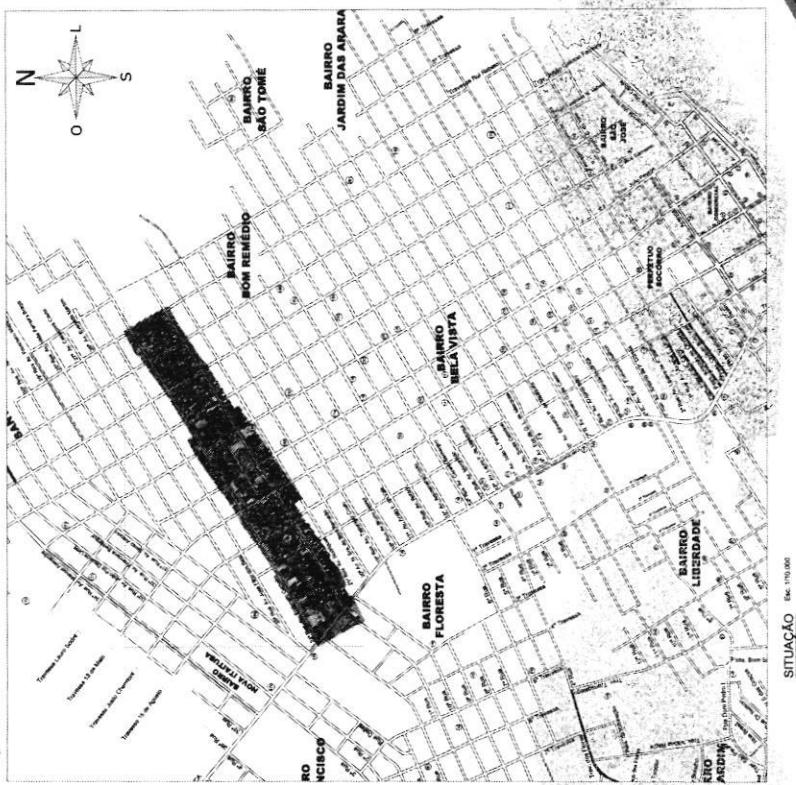

RESERVADOS TODOS OS DIREITOS. É PROIBIDA A DUPLICAÇÃO, REPRODUÇÃO OU ALTERAÇÃO DESTE PROJETO. NO TODO OU EM PARTE SEM A PERMISSÃO EXPRÉSSA DOS SEUS AUTORES	
República Federativa do Brasil Estado do Pará PREFEITURA MUNICIPAL DE ITAITUBA Secretaria Municipal de Administração - SEMAD Coordenadoria de Planejamento - COOPLAN Diretoria Técnica	
Projeto Executivo 08 08 Número (n) CPEL 72000017 Data 08/08/2018 MUNICÍPIO DE ITAITUBA	
Obra: CORREDOR VIÁRIO ECOLÓGICO DE ITAITUBA Endereço: Rua Riomer Tapajós Virgílio Lages (23º RUA), Bom Remédio, Itaituba-PA Largura: 1.380,00m Profundidade: 15,00m Ponto: Praça Teófilo	
Lana Sabrina Simões Aguiar Engenheira Civil CRB/PA 15160/2954 MUNICÍPIO DE ITAITUBA CPEL 08/08/2018-17 Indicada 20.700,00m²	

ARTICULAÇÃO DAS PRANCHAS

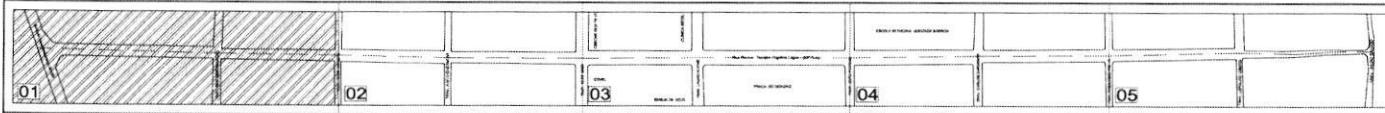


NOTAS:

LEVANTAMENTO PLANIMÉTRICO


ESCALA: 1:500

TOPOGRÁFICO

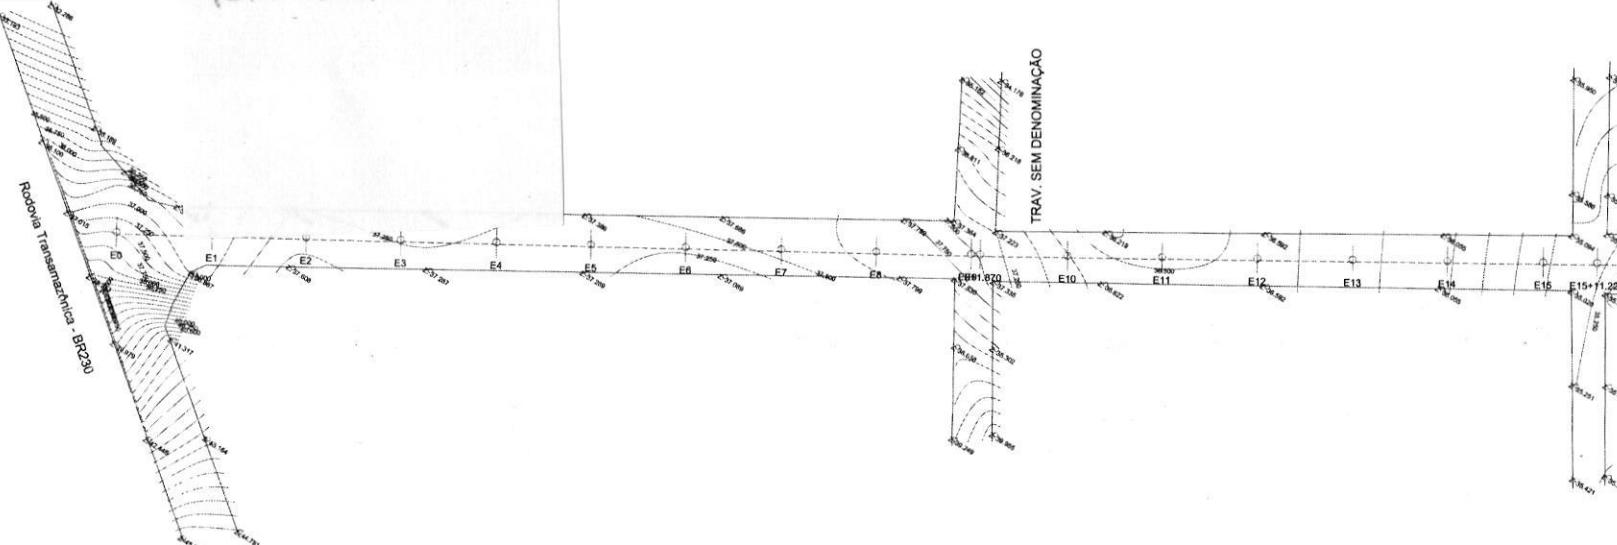


PERFIL PLANIALTIMÉTRICO DO EIXO DA VIA

ESCALA: 1:1.000

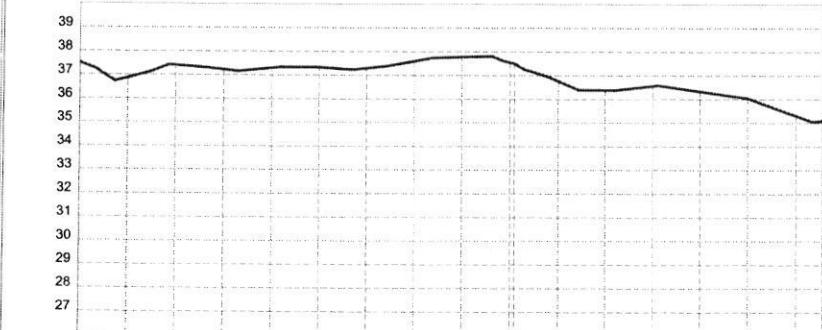

SECÇÕES TRANSVERSAIS

ESCALA: 1:250

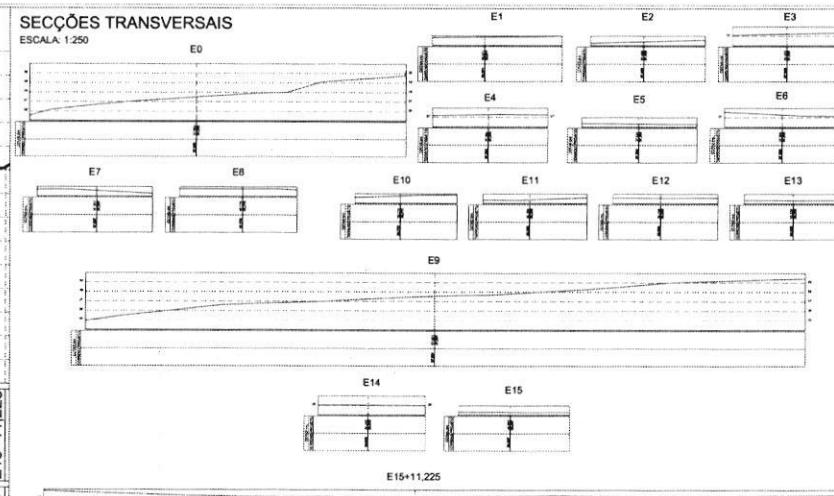

RESERVADOS TODOS OS DIREITOS. É PROIBIDA A DUPLICAÇÃO, REPRODUÇÃO OU ALTERAÇÃO
DESTE PROJETO, NO TODO OU EM PARTE SEM A PERMISSÃO EXPRESSA DOS SEUS AUTORES



República Federativa do Brasil
Estado do Pará
PREFEITURA MUNICIPAL DE ITAITUBA
Secretaria Municipal de Administração - SEMAD
Coordenadoria de Planejamento - COOPLAN
Diretoria Técnica

Avenida Maranhão (13ª Rua), N°447 - Bela Vista - Itaituba - PA

Levantamento Topográfico

Folha 01 De 06

Proprietário (s)
MUNICÍPIO DE ITAITUBA

CNPJ: 05.138.730/0001-77 Data: 06/2018

DIRETORIO
CORREDOR VIÁRIO ECOLÓGICO DE
ITAITUBA
Extensão: 1.380m
Largura: 15,00m

Endereço:
Toda extensão da Rua Riomar
Tapajós Virgílio Lages (23ª RUA),
BOM REMÉDIO - Itaituba/PA

Observações:

Resp. Técnica

Lana Sabryna S. Aguiar
Engº Civil - CREA-15160296-4 PA.

Assinatura:
Lana Sabryna S. Aguiar
Engenheira Civil
CRA-PA 151604296-4

Proprietário

MUNICÍPIO DE ITAITUBA
Preparado por:
CNPJ: 05.138.730/0001-77

Escala

Área Total

Indicada


20.700,00m²

FOLHA FORMATO A1+1 (400 x 610 mm)

ARTICULAÇÃO DAS PRANCHAS



LEVANTAMENTO PLANIMÉTRICO
ESCALA: 1:500

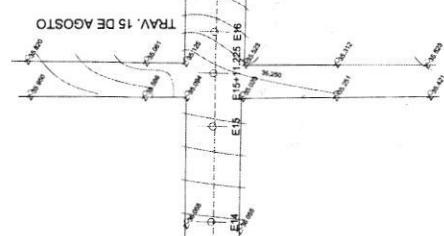


TRAV. 15 DE AGOSTO

ESCALA 1:500

CEMIC

CRCE/CEBEM TE VI

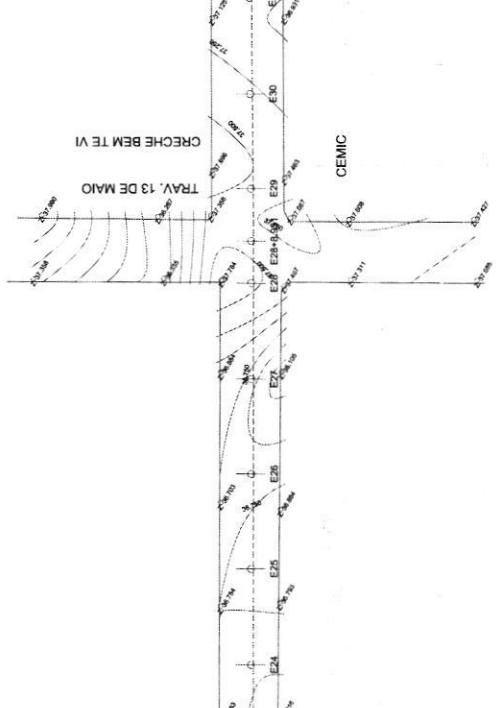

TRAV. 13 DE MAIO

ESCALA 1:500

CEMIC


CRCE/CEBEM TE VI

NOTAS:

RESERVADOS TODOS OS DIREITOS. É PROIBIDA A DUPLICAÇÃO, REPRODUÇÃO OU ALTERAÇÃO DESTE PROJETO NO TODO OU EM PARTE SEM A PERMISSÃO EXPRESA DOS SEUS AUTORES.	
República Federativa do Brasil Estado do Pará PREFEITURA MUNICIPAL DE ITATUBA Secretaria Municipal de Administração - SEMAD Coordenação de Planejamento - COOPLAN Diretoria Técnica	
Avenida Manoel (15º Rua), N°47 - Boa Vista - Itatuba - PA Levantamento Topográfico 02 06	
Projeto(s):	06 / MAPA MUNICIPAL DE ITATUBA
Entrega:	06/09/2018
Indicado:	Sabrina S. Aguilar
Larg. da Avenida Civil Larg. da Rua 15º - PA 151604296-1 CÓPIA 20.700,00m²	


SEÇÕES TRANSVERSAIS

ESCALA 1:250

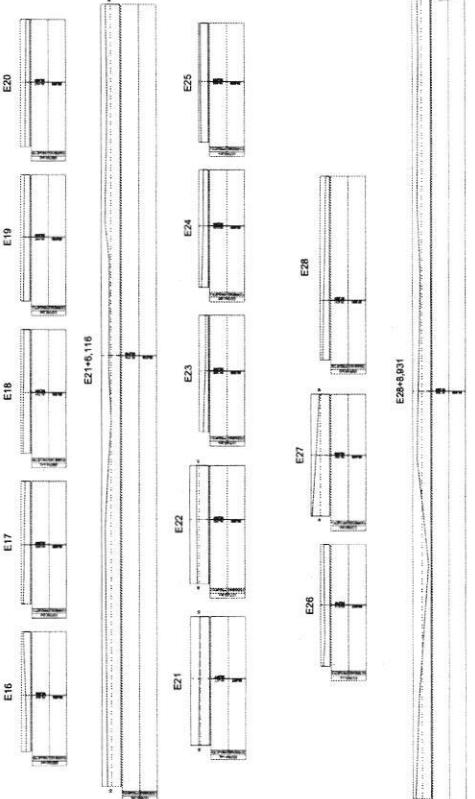


PERFIL PLANIMÉTRICO DO EIXO DA VIA

ESCALA 1:1.000

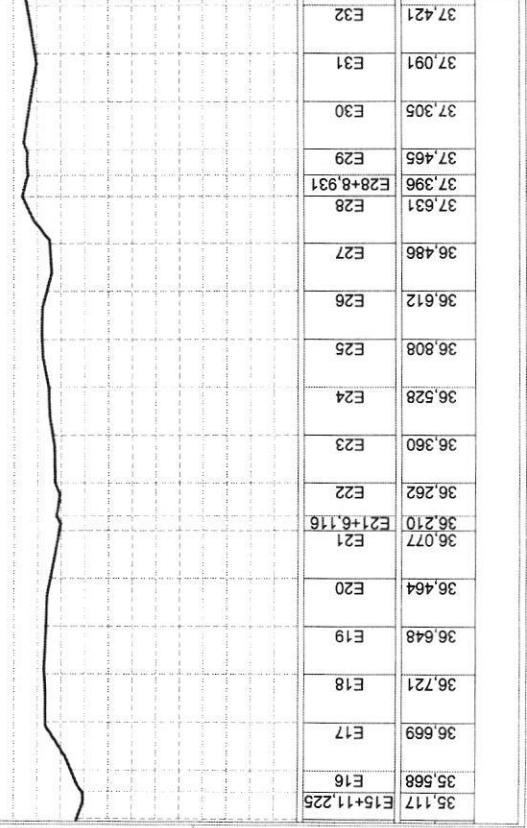


ARTICULAÇÃO DAS PRANCHAS

LEVANTAMENTO PLANIMÉTRICO
ESCALA: 1:500


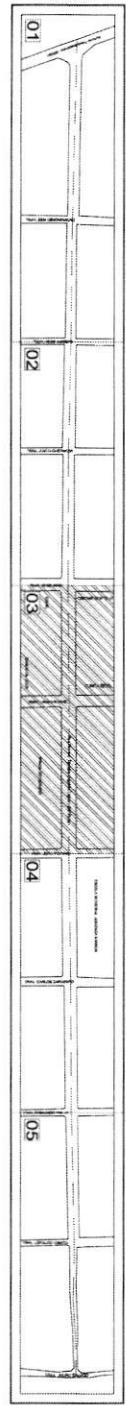


NOTAS:

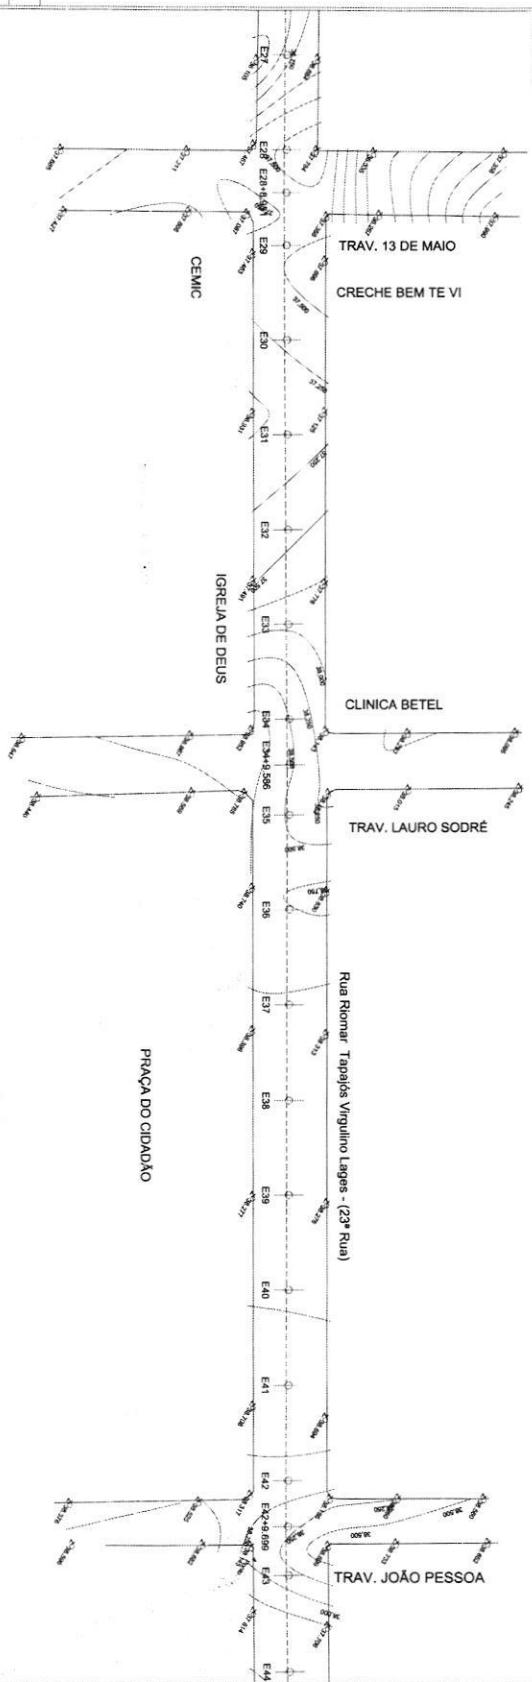

PERFIL PLANIMÉTRICO DO EIXO DA VIA
ESCALA: 1:1000

SEÇÕES TRANSVERSAIS
ESCALA: 1:2500

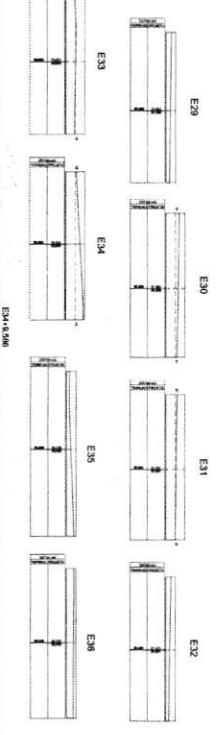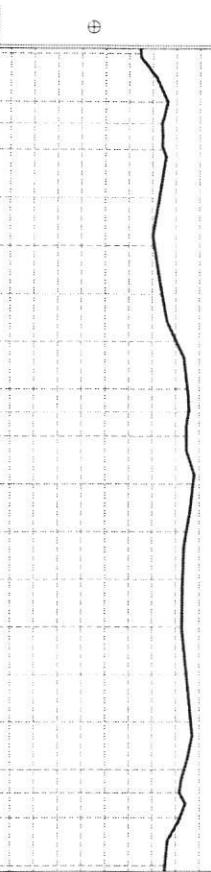

RESERVADOS TODOS OS DIREITOS. É PROIBIDA A DUPLICAÇÃO, REPRODUÇÃO OU ALTERAÇÃO
DESTE PROJETO. NOTÔDO OU EM PARTE SEM A FERNANDEZ DOPREZA DOS SEUS AUTORES.



PREFEITURA MUNICIPAL DE ITATUBA

Serviço Municipal de Administração - SEMAD
Coordenadoria de Planejamento - COOPLAN
Diretoria Técnica


Levantamento Topográfico

Proprietário (1)	CPF:	04.142.790.000-17
MUNICÍPIO DE ITATUBA	Nome:	Samuel Henrique
Data: 04/07/2019		

CORREDOR VÍARIO ECOLÓGICO DE ITATUBA
Extensão: 1.380m
Largura: 15,00m


Larissa Sabrina S. Aguiar
Engenheira Civil
CNPJ: PA 15160429647
Av. 01
Indicada

37,631	E28
37,396	E28+8,931
37,465	E29
37,305	E30
37,091	E31
37,421	E32
38,024	E33
38,504	E34
38,560	E34+9,586
38,459	E35
38,742	E36
38,463	E37
38,308	E38
38,278	E39
38,458	E40
38,646	E41
38,368	E42
38,166	E42+9,699
38,189	E43
37,558	E44

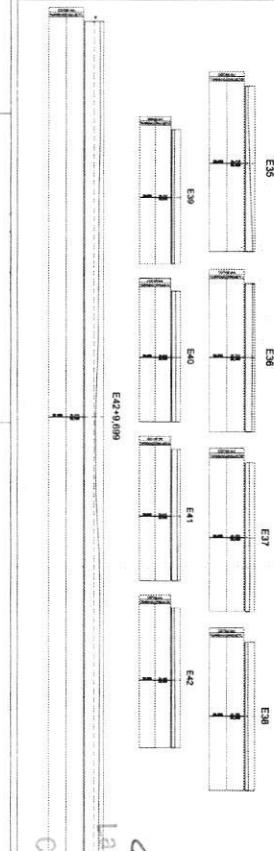


Larissa Sabrina S. Aguiar	LEIA MATERIAIS ADICIONAIS LARISSA SABRINA S. AGUIAR
Engenheira Civil	Projeto
CNPJ: PA 15160429647	Município de Itatuba Preparação
Av. 01	CPF: 04.142.790/0007-17
Indicada	Area Total 20.700,00m²


ARTICULAÇÃO DAS PRANCHAS

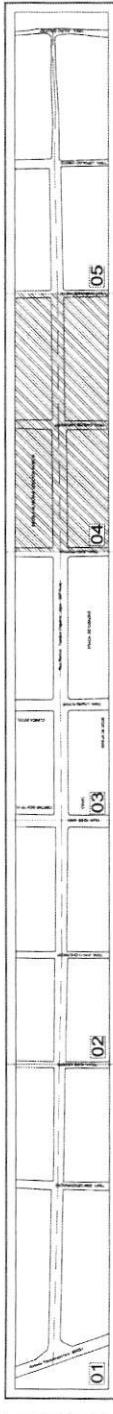

LEVANTAMENTO PLANIMÉTRICO
ESCALA: 1:500

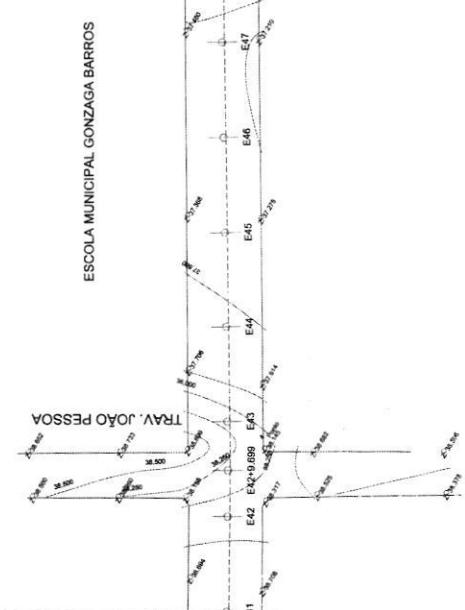

ESCOLA MUNICIPAL GONZAGA BARROS

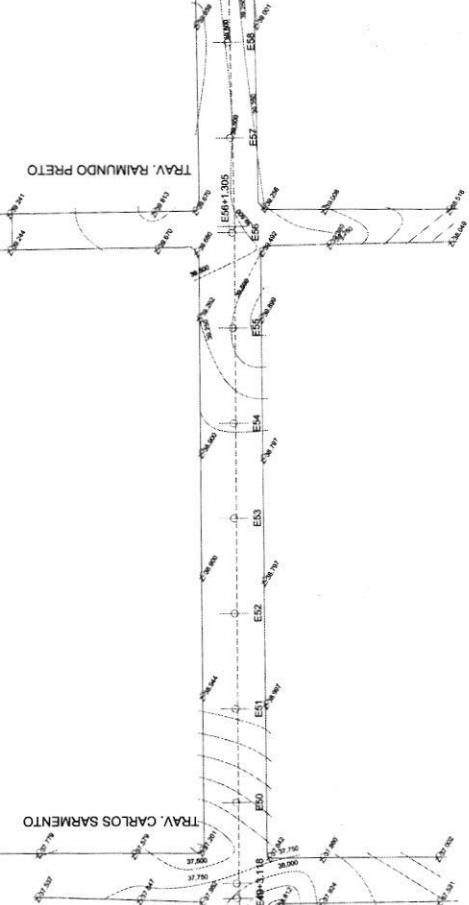


TRAV. CARLOS SARMENTO

TRAV. RAMUNDO PRETO


NOTAS:

Lançamento S.A.
Engenharia Civil
CREA - PA 151604203-4

PERFIL PLANIMÉTRICO DO EIXO DA VIA
ESCALA: 1:1.000

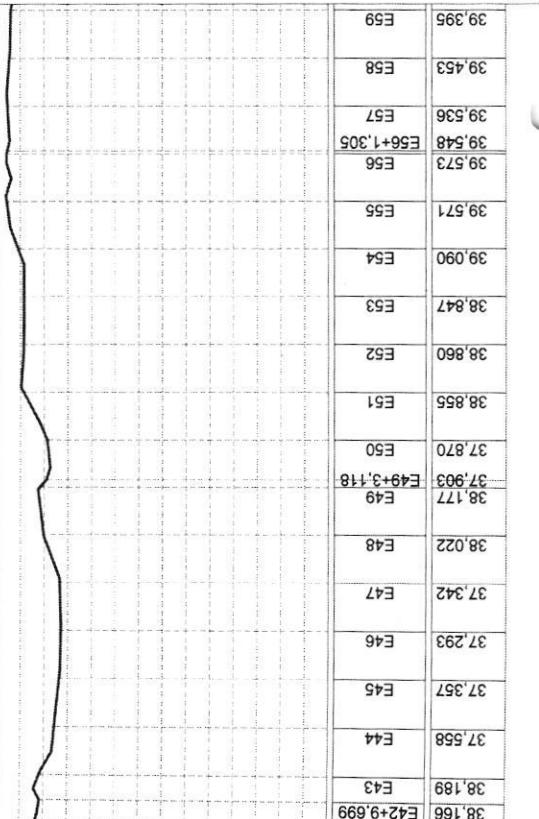


SEÇÕES TRANSVERSAIS
ESCALA: 1:250

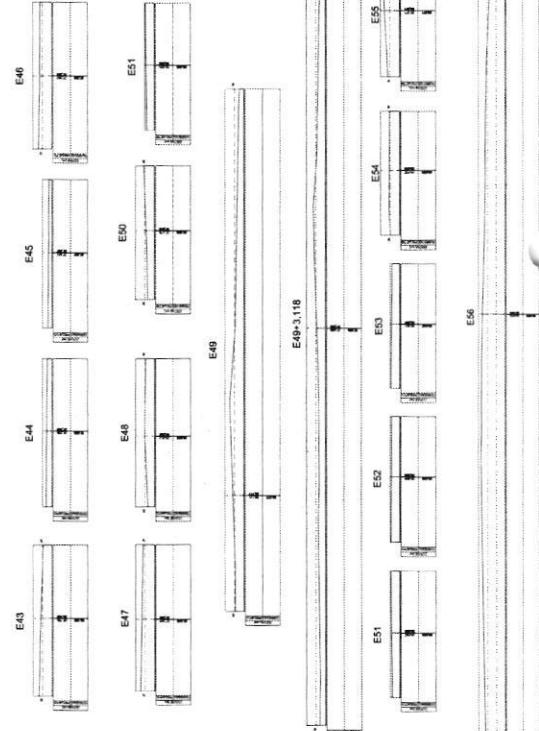

RESERVAÇÃO DE DIREITOS. É PROIBIDA A DUPLAÇÃO, REPRODUÇÃO OU ALTERAÇÃO
DESTE PROJETO, NO TODO OU EM PARTE SEM A PERMISSÃO DIRETA DOS SEUS AUTORES.

República Federativa do Brasil
Estado do Pará
PREFEITURA MUNICIPAL DE ITAITUBA
Secretaria Municipal de Administração - SEMAD
Coordenadoria de Planejamento - COOPLAN
Diretoria Técnica

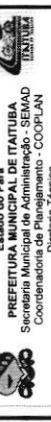

Avenida Marechal (13º Rue), nº47 - Bela Vista - Itaituba - PA.
Levantamento Topográfico 04 06
Município de Itaituba
Data: 04/03/2018
Cadastral: 04/03/2018
Escala: 1:500
Relatório: 04/03/2018

Levantamento Topográfico

04 06

Município de Itaituba

Data: 04/03/2018

Cadastral: 04/03/2018

Escala: 1:500

Relatório: 04/03/2018

Município de Itaituba

Projeto: 04/03/2018

Relatório: 04/03/2018

Município de Itaituba

Projeto: 04/03/2018

Relatório: 04/03/2018

Município de Itaituba

Projeto: 04/03/2018

Relatório: 04/03/2018




ARTICULAÇÃO DAS PRANCHAS




NOTAS:

LEVANTAMENTO PLANIMÉTRICO
ESCALA: 1:500

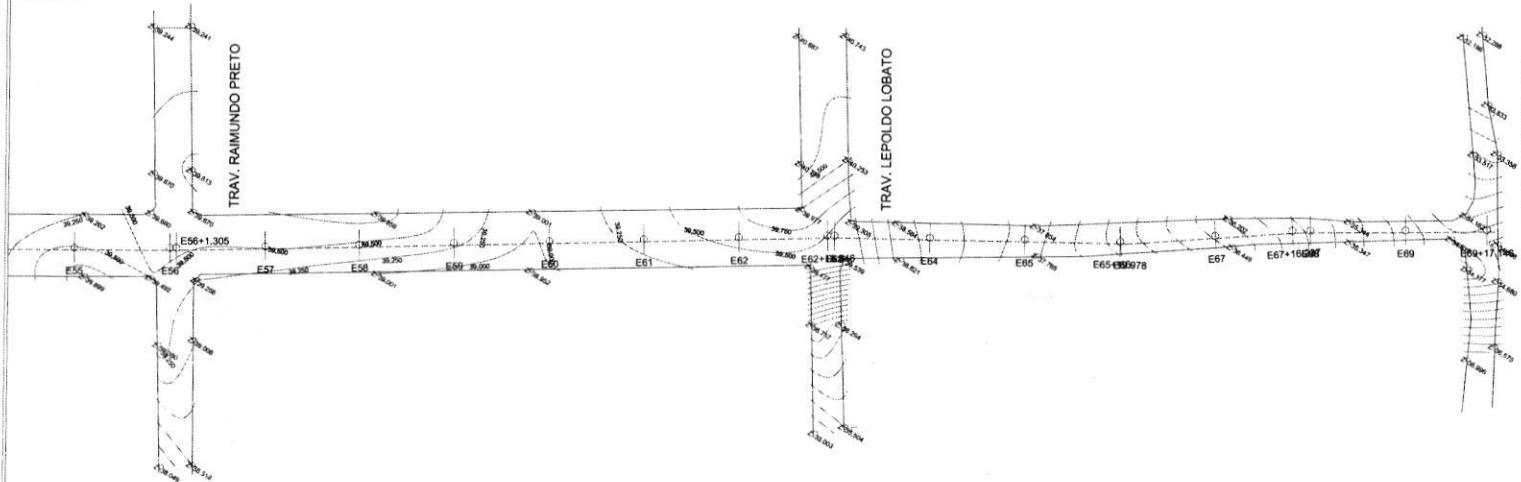


PERFIL PLANIMÉTRICO DO EIXO DA VIA

ESCALA: 1:1.000

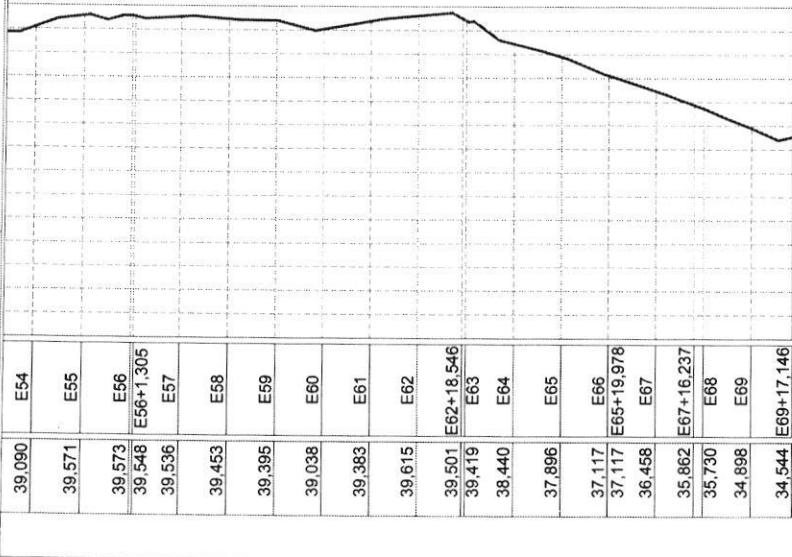

SECÇÕES TRANSVERSAIS

ESCALA: 1:250

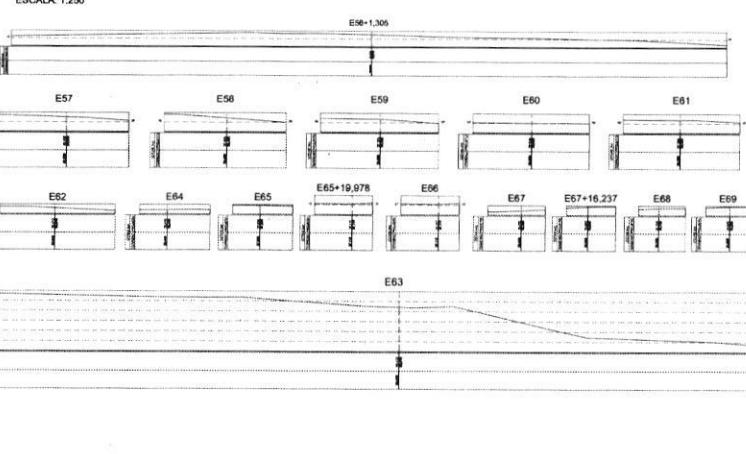

RESERVADOS TODOS OS DIREITOS. É PROIBIDA A DUPLICAÇÃO, REPRODUÇÃO OU ALTERAÇÃO
DESTE PROJETO, NO TODO OU EM PARTE SEM A PERMISSÃO EXPRESSA DOS SEUS AUTORES

República Federativa do Brasil
Estado do Pará
PREFEITURA MUNICIPAL DE ITAITUBA
Secretaria Municipal de Administração - SEMAD
Coordenadoria de Planejamento - COOPLAN
Diretoria Técnica


Avenida Maranhão (13ª Rua), N°447 - Bela Vista - Itaituba - PA

Levantamento Topográfico

Folha De
05 06

Proprietário(s)	MUNICÍPIO DE ITAITUBA	CNPJ: 05.138.736/0001-77	Data: 06/2018
Obs:	CORREDOR VITÁRIO ECOLÓGICO DE ITAITUBA Extensão: 1.380m Largura: 15.00m		
Observações:	Lana Sabryna S. Aguiar Engenharia Civil CRA-PA 119-296-4		
Proprietário	MUNICÍPIO DE ITAITUBA Proprietário(s) CNPJ: 05.138.736/0001-77		
Indicada	Área Total 20.700,00m ²		

FOLHA FORMATO A1+ (914,00 x 610,00 mm)

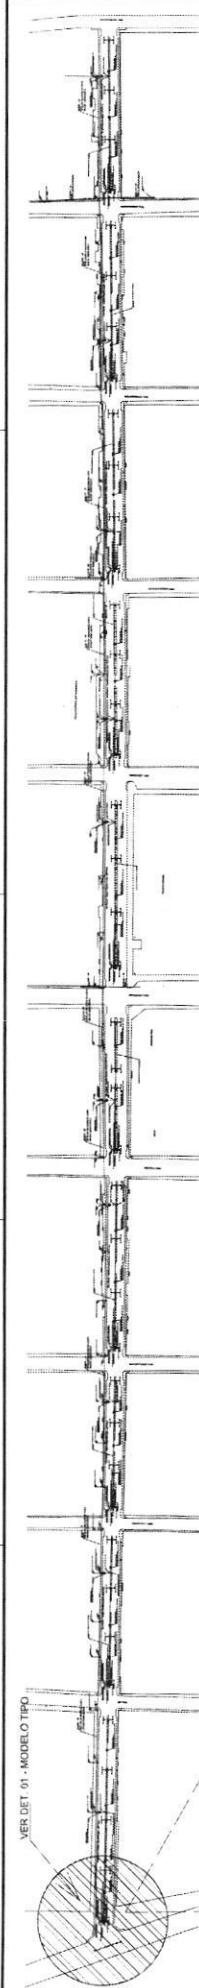

PLANTA BAIXA GERAL DA LINHA DE TRANSMISSÃO (CANTEIRO CENTRAL)

ESCALA: 1/2000

Ver Det. 01 - Modelo tipo
Cabo de cobre nú Ø6,0mm (Lâmpada)
aumentado após o conector metálico

HASTE DE ATERRAMENTO EM AÇO GALVANIZADO COM 1,60 M.
DE COMPRIMENTO, 25 X 25 MM
E CHAPA DE 3,8" E CONECTOR DE 5/8"

DETALHE PARTE INFERIOR
POSTE MODELO TIPO

Cabo de cobre nú Ø10,0mm
LAMP. 220V - 250W

LUMINÁRIA FECHADA PARA ILUMINAÇÃO PÚBLICA COM
CONECTOR METÁLICO TIPO PARAFUSO FENDIDO (SPLIT BOLT), PARA CABOS ATE 10 MM²
CAIXA ENTERRADA ELÉTRICA RETANGULAR, EM ALVENARIA COM TUROS CERÂMICOS MACIÇOS, FUNDO COM BRITA, DIMENSÕES INTERNAS: 0,40x0,40x0,4 M.

LAMP. 220V - 250W

HASTE DE ATERRAMENTO EM AÇO GALVANIZADO COM 1,60 M.
DE COMPRIMENTO, 25 X 25 MM
E CHAPA DE 3,8" E CONECTOR DE 5/8"

Poster contínuo contínuo em epó galvanizado
curvo, braço duplo, engastado, H 9,00m diâmetro inferior =135mm

Cabo de cobre nú Ø10,0mm
LAMP. 220V - 250W

DETALHE PARTE SUPERIOR
POSTE MODELO TIPO

LAMP. 220V - 250W

Prioridade é a Lâmpada de 220V,
mas caso houver a necessidade o neutro
estará a disposição para uma futura mudança para 110v. (110v opcional)

DETALHE 01 - MODELO TIPO
ESCALA: 1/75

Cabo de cobre envelopado 06,0mm (Fase lâmpada 220v)

PONTO ONDE O FIO TERRA SERÁ DESCOBERTO

TAMPA DE CONCRETO
CONECTOR METÁLICO Ø70mm
Parafuso M16 aço galvanizado
Cabo de cobre envelopado Ø6,0mm (Lâmpada)
aumentado após o conector metálico
CONECTOR METÁLICO 10 MM²

CABO DE COBRE 2#70mm² (220V)
OU FIO DE AÇO-COBREADO 30 AWG
HASTE DE ATERRAMENTO EM AÇO GALVANIZADO COM 1,60 M
DE COMPRIMENTO, 25 X 25 MM E CHAPA DE Ø36"


DETALHE CX. DE PASS.
BASE DO POSTE - MODELO TIPO
CONECTOR Ø5/8"
Cabo de cobre nºØ70mm²
NEUTRO (OPCIONAL)

DETALHE PARTE INFERIOR
ESCALA: 1/15

ELETRODUTO DE PVC RÍGIDO ROSCAVEL DE Ø2" - ANTICHAMA

Rua

LAMP. 220V - 250W

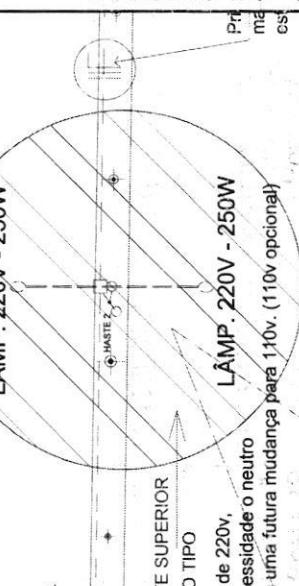

RESERVADOS TODOS OS DIREITOS. É PROIBIDA A DUPLICAÇÃO, REPRODUÇÃO OU ALTERAÇÃO
DESTE PROJETO. NO TODO OU EM PARTE SEM A PERMISSÃO EXPLÍCITA DOS SEUS AUTORES

República Federativa do Brasil
Estado do Pará
PREFEITURA MUNICIPAL DE ITAITUBA
Secretaria Municipal de Administração - SEMAD
Coordenação de Planejamento - COOPLAN
Diretoria Técnica


Avenida Marechal (1º Rum.), Nº447, Bela Vista Itaituba - PA

PROJETO DE TRANSMISSÃO DE 220V 01 05

Propriedade(s)	MUNICÍPIO DE ITAITUBA	CPF	Data
	06.134.730.000-77	Set/2018	

Lana Sabrina Simões Aguiar
Engenheira Civil
cda.3300004
Indicada
Lan
CPEA - PA
151604296-4
Lan
CPEA - PA
20.700,00m²
Indicada
FOLHA FÔRUMATO A1 (841,00 x 594,00 mm)


DETALHE PARTE SUPERIOR
ESCALA: 1/25

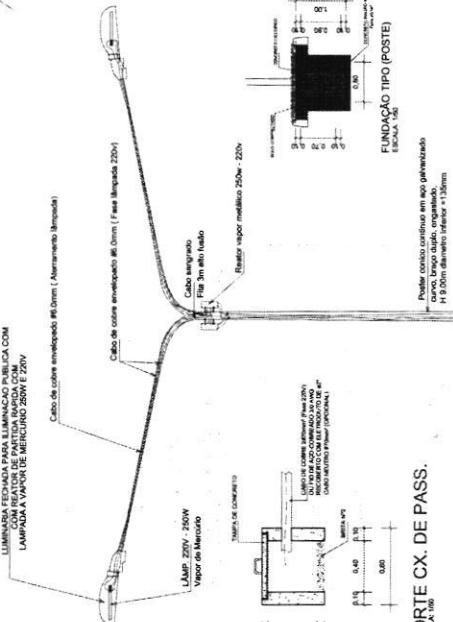


+ Poste comum construído em aço galvanizado
liso, fino, duplo, engatado,
Ø 9,00mm diâmetro exterior x 1,30mm
Espessura

CORTE CX. DE PASS.
ESCALA: 1/50
Cabo de cobre nºØ70mm²
NEUTRO (OPCIONAL)

DETALHE PARTE INFERIOR
ESCALA: 1/15

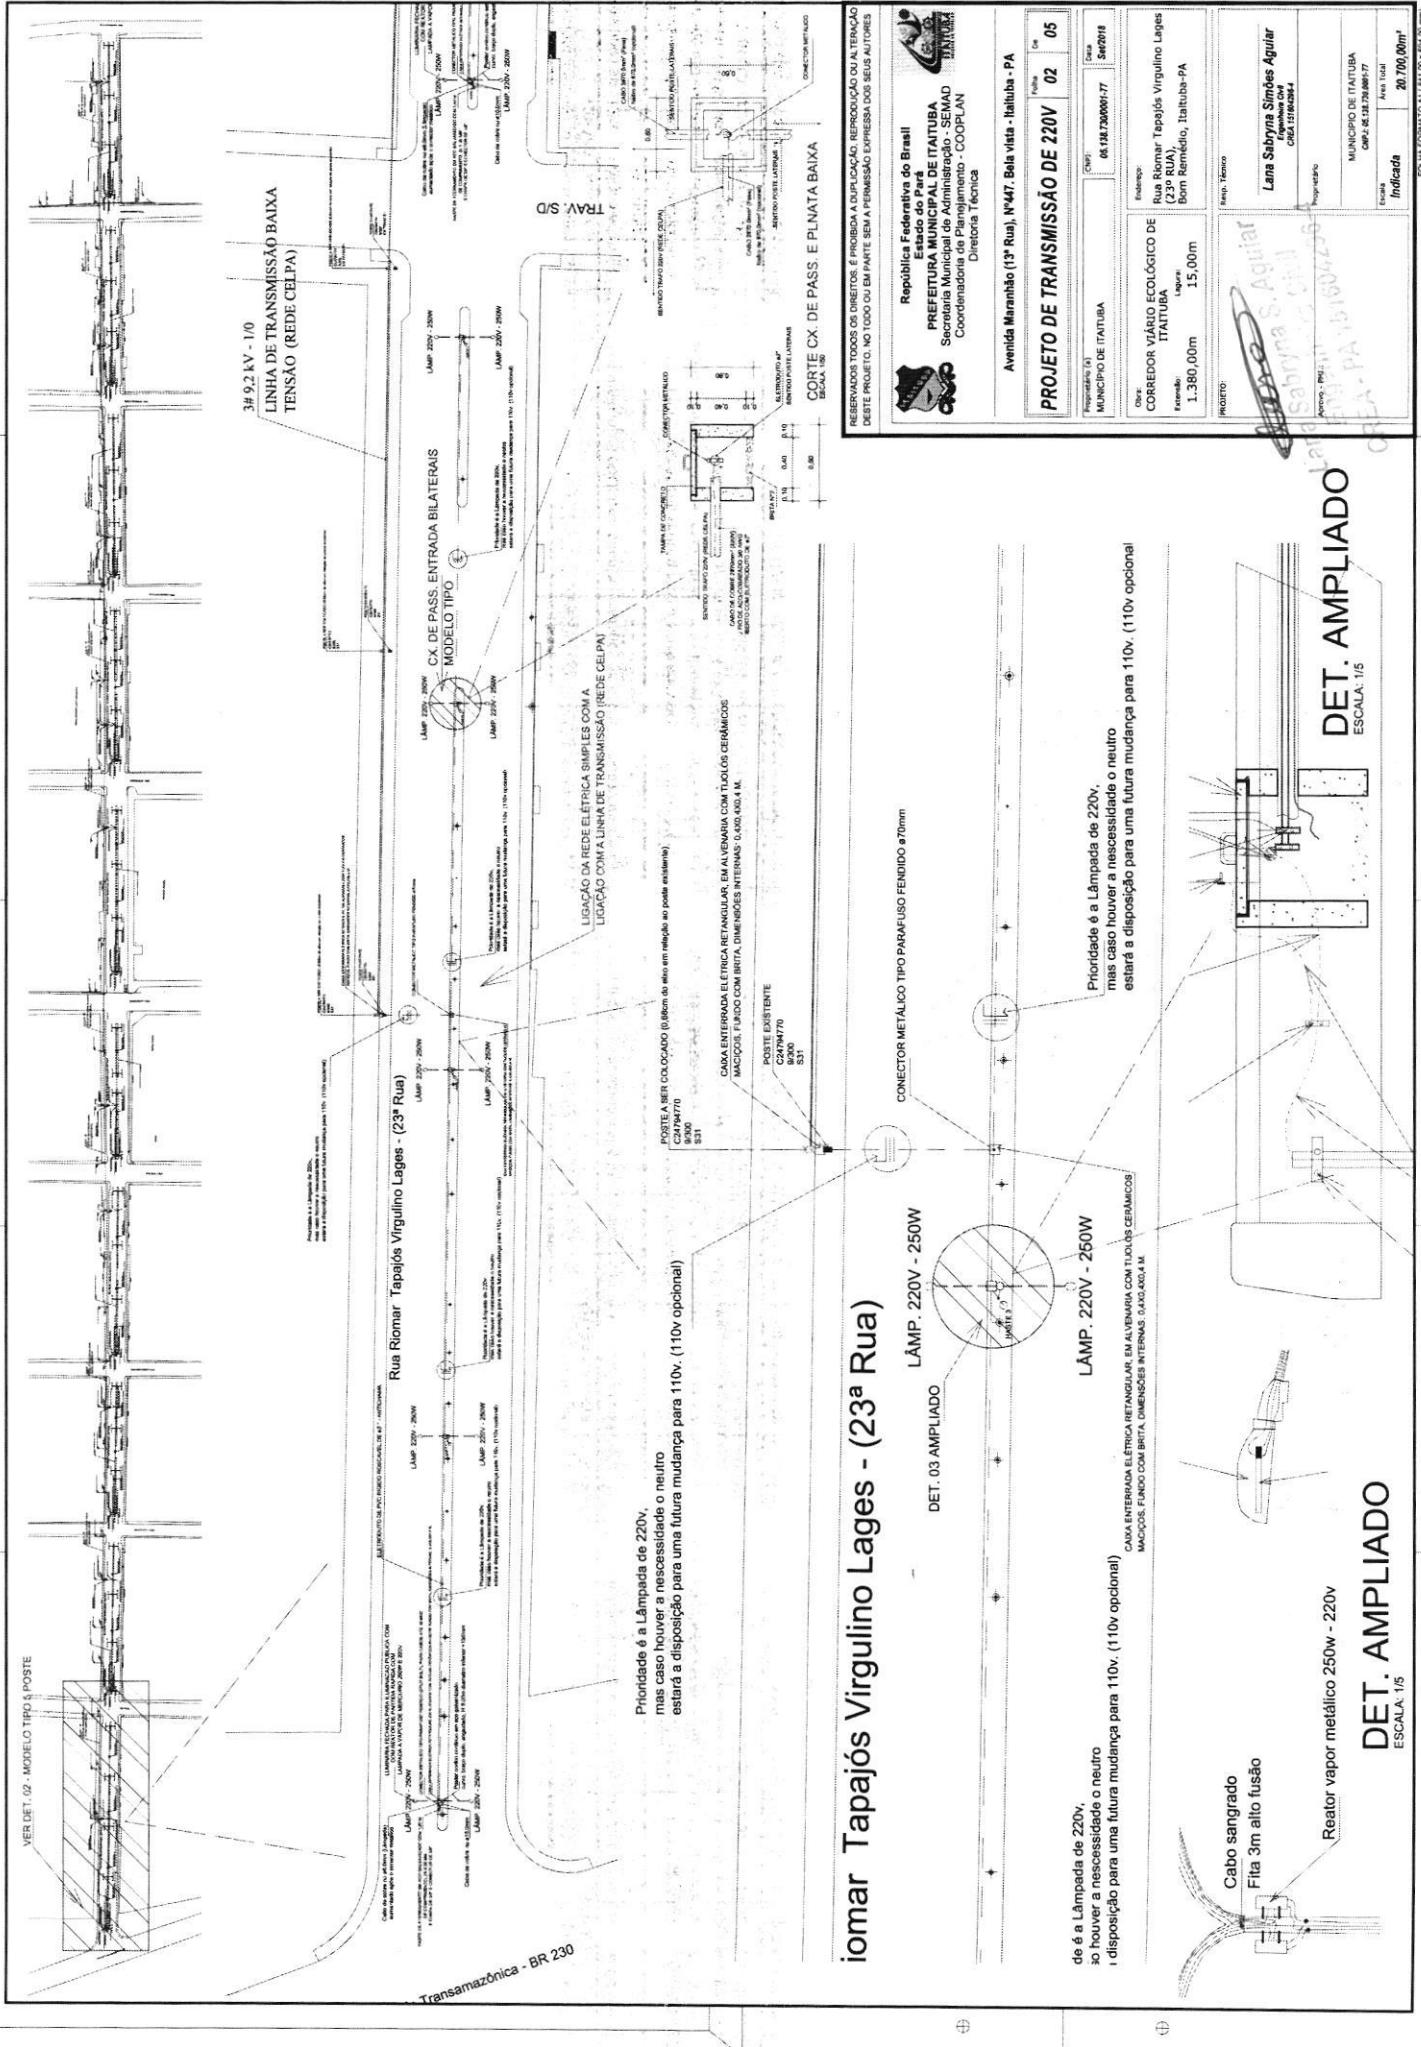

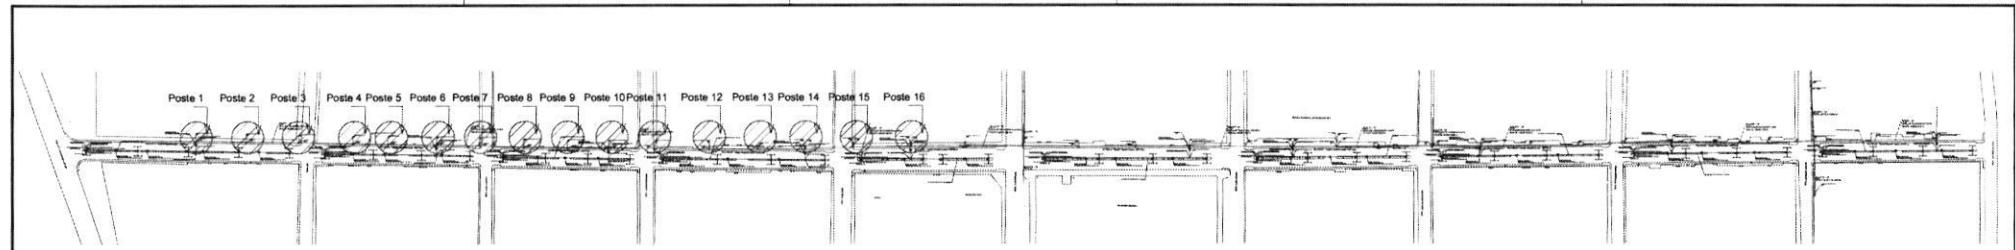

PLANTA BAIXA GERAL DA LINHA DE TRANSMISSÃO (CANTEIRO CENTRAL)

Poste 1

ESCALA: 1/100
POSTE A SER COLOCADO (0,68cm do eixo em relação ao poste existente)
C24794770
9/300
S1

CAIXA ENTERRADA ELÉTRICA RETANGULAR, EM ALVENARIA COM TÜJOLS CERÂMICOS MACIÇOS, FUNDO COM BRITA, DIMENSÕES INTERNAS: 0,4X0,4X0,4 M.

POSTE EXISTENTE
C24794770
9/300
S1

Poste 2

ESCALA: 1/100

POSTE A SER COLOCADO (0,68cm do eixo em relação ao poste existente)
C24794772
9/300
S1

POSTE EXISTENTE
C24794772
9/150
S1

Poste 3

ESCALA: 1/75

POSTE A SER DESLOCADO (0,68cm do eixo em relação ao poste existente)
C24794774
9/300
S1 TRANS S1

POSTE EXISTENTE
C24794774
9/300
S1 TRANS S1

Poste 4

ESCALA: 1/75
POSTE A SER DESLOCADO (0,61cm do eixo em relação ao poste existente)
C24794768
9/300
S1

POSTE EXISTENTE
C24794768
9/150
S1

Poste 5

ESCALA: 1/75
POSTE A SER DESLOCADO (0,63cm do eixo em relação ao poste existente)
C24794766
9/300
S1

POSTE EXISTENTE
C24794766
9/150
S1

Poste 6

ESCALA: 1/75
POSTE A SER DESLOCADO (0,68cm do eixo em relação ao poste existente)
C24794764
9/300
S1

CAIXA ENTERRADA ELÉTRICA RETANGULAR, EM ALVENARIA COM TÜJOLS CERÂMICOS MACIÇOS, FUNDO COM BRITA, DIMENSÕES INTERNAS: 0,4X0,4X0,4 M.

POSTE EXISTENTE
C24794764
9/150
S1

Poste 7

ESCALA: 1/75

POSTE A SER DESLOCADO (0,68cm do eixo em relação ao poste existente)
C24794762
9/300
S1

POSTE EXISTENTE
C24794762
9/150
S1

Poste 8

ESCALA: 1/75

POSTE A SER DESLOCADO (0,68cm do eixo em relação ao poste existente)
C24794760
9/300
S1

POSTE EXISTENTE
C24794760
9/150
S1

Poste 9

ESCALA: 1/75
POSTE A SER DESLOCADO (0,68cm do eixo em relação ao poste existente)

Prioridade é a Lâmpada mas caso houver a
estará à disposição

POSTE EXISTENTE
C24794644
9/150
S1 94

Poste 10

ESCALA: 1/75
POSTE A SER DESLOCADO (0,56cm do eixo em relação ao poste existente)

CADAS ENTERRADAS ELÉTRICAS RETANGULARES, EM ALVENARIA COM TÜJOLS CERÂMICOS MACIÇOS, FUNDO COM BRITA, DIMENSÕES INTERNAS: 0,4X0,4X0,4 M.

POSTE EXISTENTE
C24794546
9/150
S1 94

Poste 11

ESCALA: 1/75
POSTE A SER DESLOCADO (Segui cota relação ao poste existente)
C24794548
9/300
S1 94

POSTE EXISTENTE
C24794548
9/150
S1 94

Poste 12

ESCALA: 1/75

POSTE A SER DESLOCADO (0,63cm do eixo em relação ao poste existente)

Poste 13

ESCALA: 1/75

SUBSTITUIÇÃO DO POSTE EXISTENTE
C24794502
9/300
S1

POSTE EXISTENTE
C24794502
9/150
S1

Lages - (23^a Rua)

Poste 14

ESCALA: 1/100
SUBSTITUIÇÃO DO POSTE EXISTENTE

C2479454
9/300
S1
POSTE EXISTENTE
C2479454
9/150
S1
CAIXA ENTERRADA ELÉTRICA RETANGULAR, EM ALVENARIA COM TÜJOLS CERÂMICOS MACIÇOS, FUNDO COM BRITA, DIMENSÕES INTERNAS: 0,4X0,4X0,4 M.
10v opcional

Poste 15

ESCALA: 1/100

SUBSTITUIÇÃO DO POSTE EXISTENTE

C24794556
9/300
S1 94
POSTE EXISTENTE
C24794556
9/150
S1 94

IV. (110v opcional)

Poste 16

ESCALA: 1/100

SUBSTITUIÇÃO DO POSTE EXISTENTE

C24794558
9/300
S1
POSTE EXISTENTE
C24794558
9/150
S1
CAIXA ENTERRADA ELÉTRICA RETANGULAR, EM ALVENARIA COM TÜJOLS CERÂMICOS MACIÇOS, FUNDO COM BRITA, DIMENSÕES INTERNAS: 0,4X0,4X0,4 M.

RESERVADOS TODOS OS DIREITOS. É PROIBIDA A DUPLICACAO, REPRODUÇÃO OU ALTERAÇÃO
DESTE PROJETO. NO TODO OU EM PARTE SEM A PERMISSÃO EXPRESSA DOS SEUS AUTORES



República Federativa do Brasil
Estado do Pará
PREFEITURA MUNICIPAL DE ITAITUBA
Secretaria Municipal de Administração - SEMAD
Coordenadoria de Planejamento - COPLAN
Diretoria Técnica

Avenida Maranhão (13^a Rua), N°447, Bela vista - Itaituba - PA

PROJETO DE TRANSMISSÃO DE 220V

Folha 03 De 05

Proprietário (a)
MUNICÍPIO DE ITAITUBA

CNPJ: 05.128.730/0001-77
Data: Set/2018

Obra:
CORREDOR VIÁRIO ECOLÓGICO DE
ITAITUBA

Endereço:
Rua Riomer Tapajós Virgulino Lages
(23^a RUA),
Bom Remédio, Itaituba-PA

Extensão:
1.380,00m

Largura:
15,00m

Projeto:

Resp. Técnico

Assinatura: *Lana Sabrina Simões Aguiar*
Engenheira Civil
CREA-PA 15100424-4

Proprietário:

MUNICÍPIO DE ITAITUBA


CNPJ: 05.128.730/0001-77


Folha: Indicada

Área Total

20.700,00m²







FOLHA FORMATO A1 (841,00 x 594,00 mm)

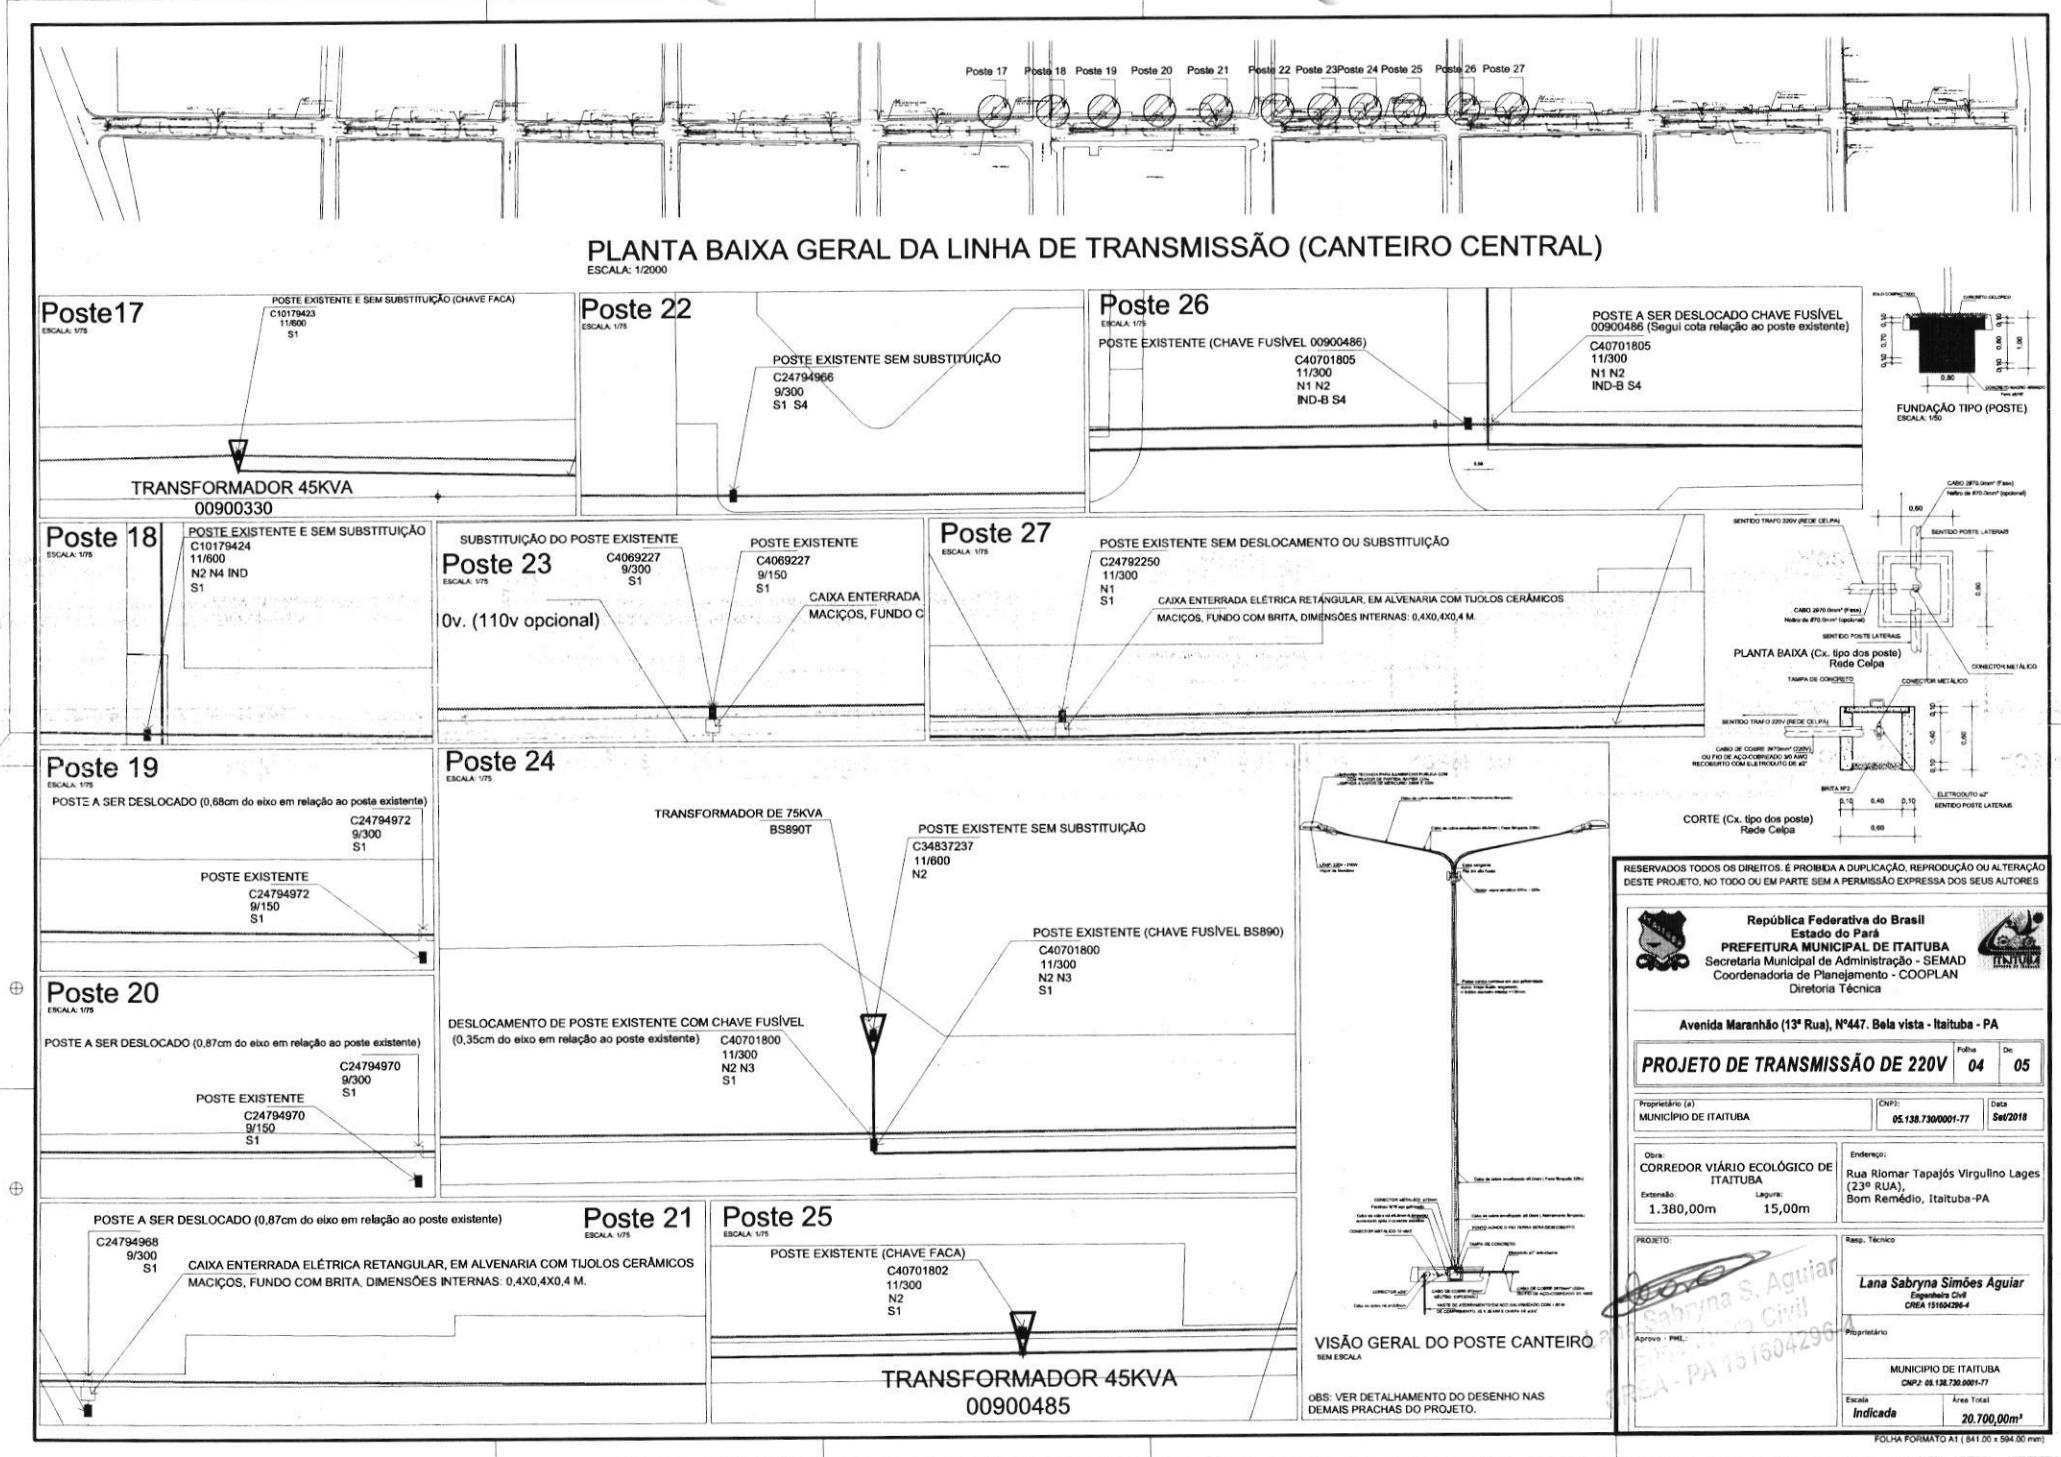

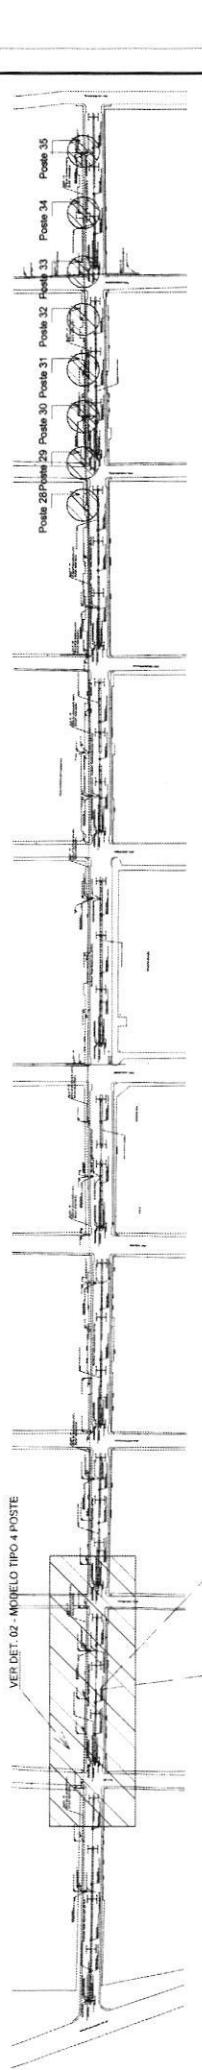


PLANTA BAIXA GERAL DA LINHA DE TRANSMISSÃO (CANTEIRO CENTRAL)

Poste 28
ESCALA 1/75

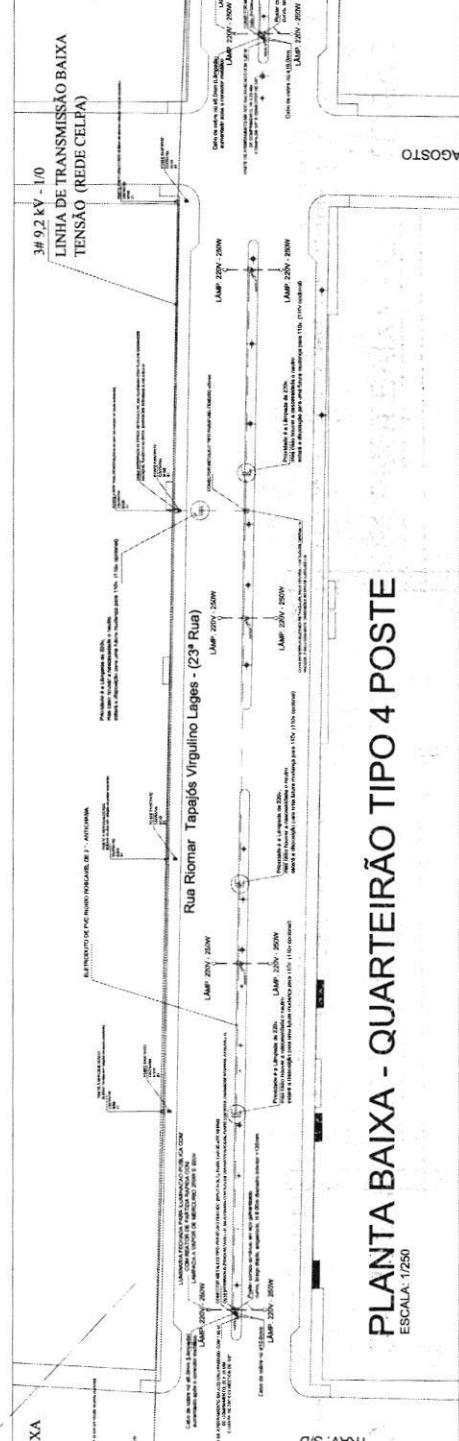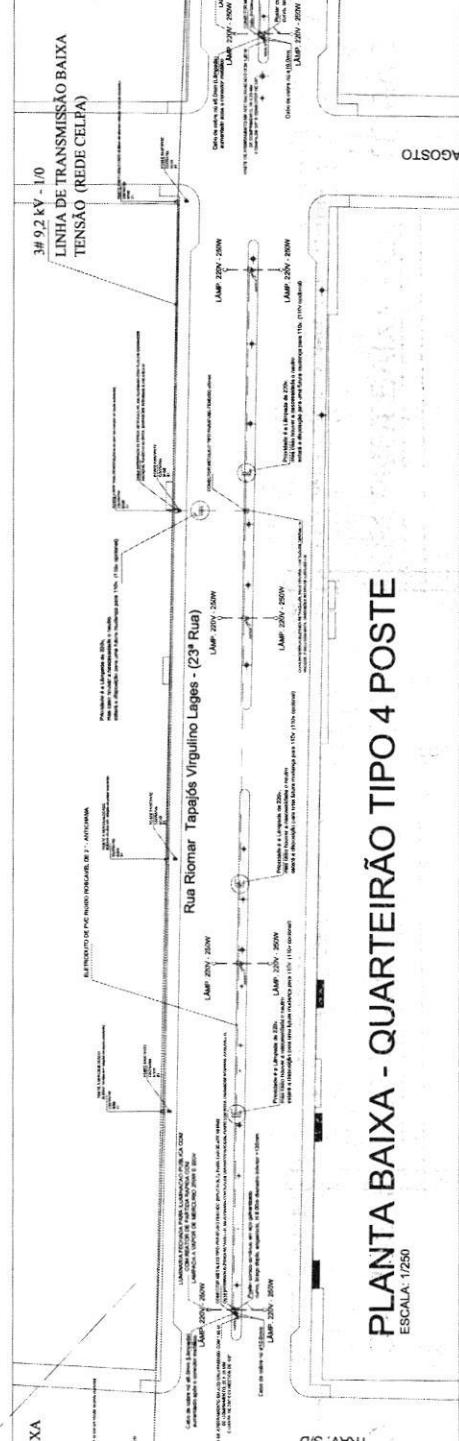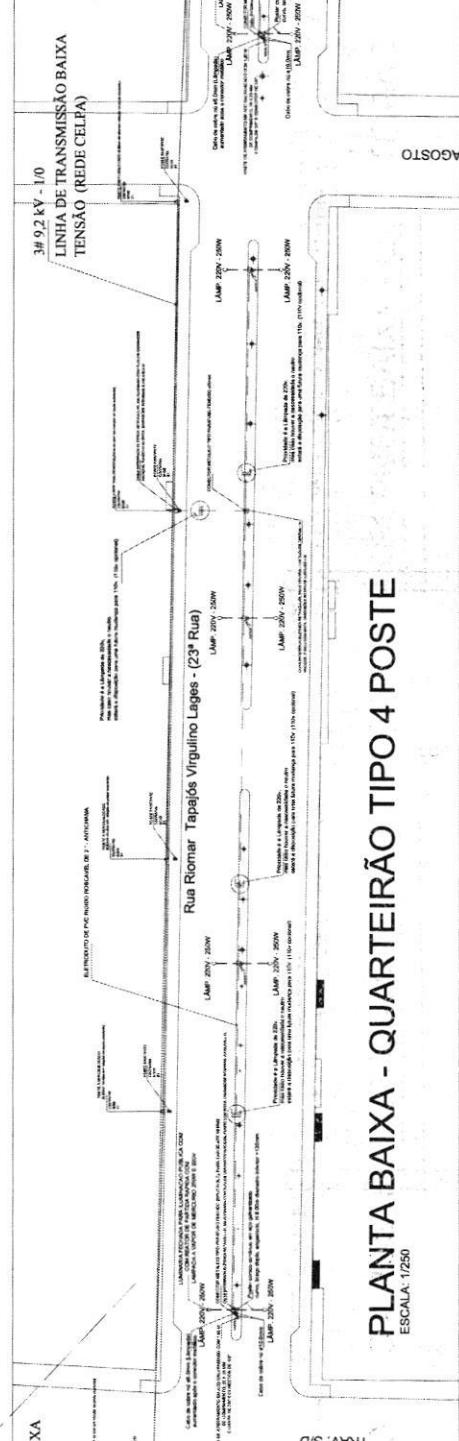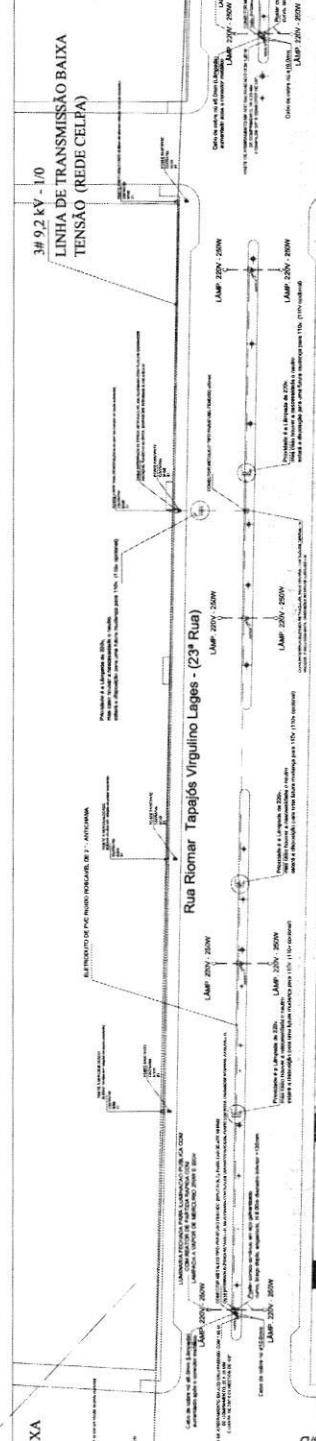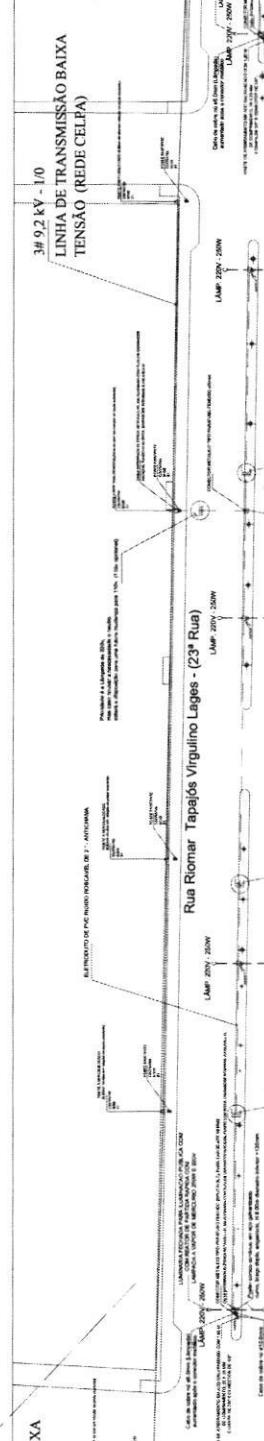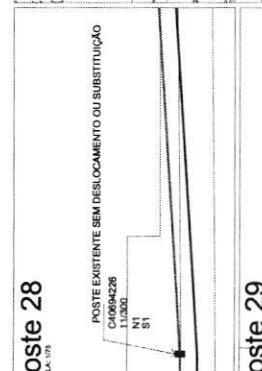

PLANTA BAIXA - QUARTEIRÃO TIPO 4 POSTE

ESCALA 1/250

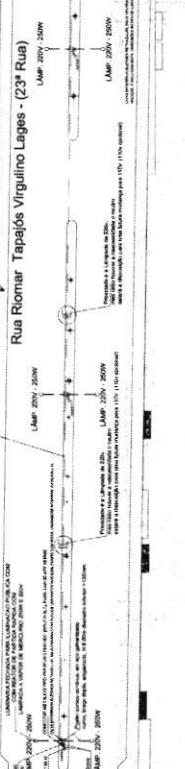

Poste 35
ESCALA 1/75



Poste 34
ESCALA 1/75



⊕

⊕

Poste 31
ESCALA 1/75



⊕

⊕

Poste 32
ESCALA 1/75



⊕

⊕

⊕



AGOSTO

2008

08/08/08

Laranjeiras



⊕

⊕

Poste 35
ESCALA 1/75



⊕

⊕

Poste 36
ESCALA 1/75



⊕

⊕

Poste 37
ESCALA 1/75



⊕

⊕

Poste 38
ESCALA 1/75



⊕

⊕

Poste 39
ESCALA 1/75



⊕

⊕

Poste 40
ESCALA 1/75



⊕

⊕

Poste 41
ESCALA 1/75



⊕

⊕

Poste 42
ESCALA 1/75



⊕

⊕


Poste 43
ESCALA 1/75

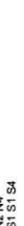

⊕

⊕

Poste 44
ESCALA 1/75



⊕

⊕

Poste 45
ESCALA 1/75



⊕

⊕

⊕

⊕